


**P**ORTAFOLIO

ERNESTO



RESÉNDIZ

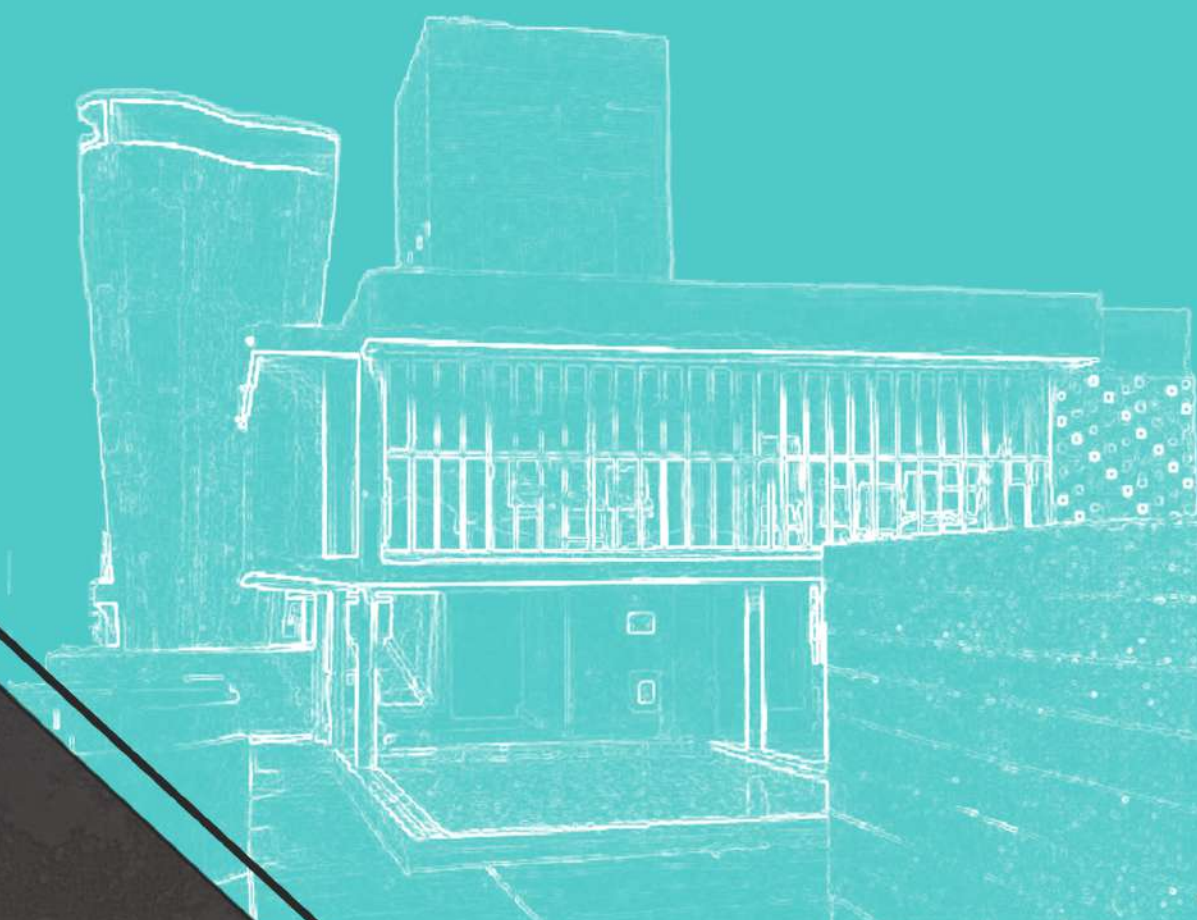


2019





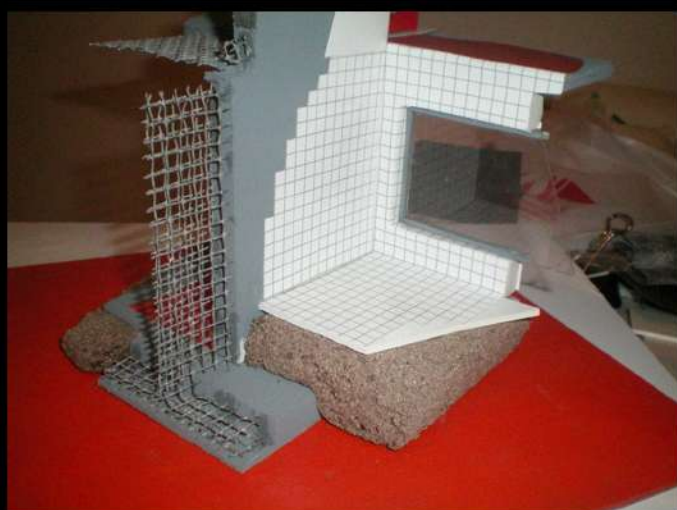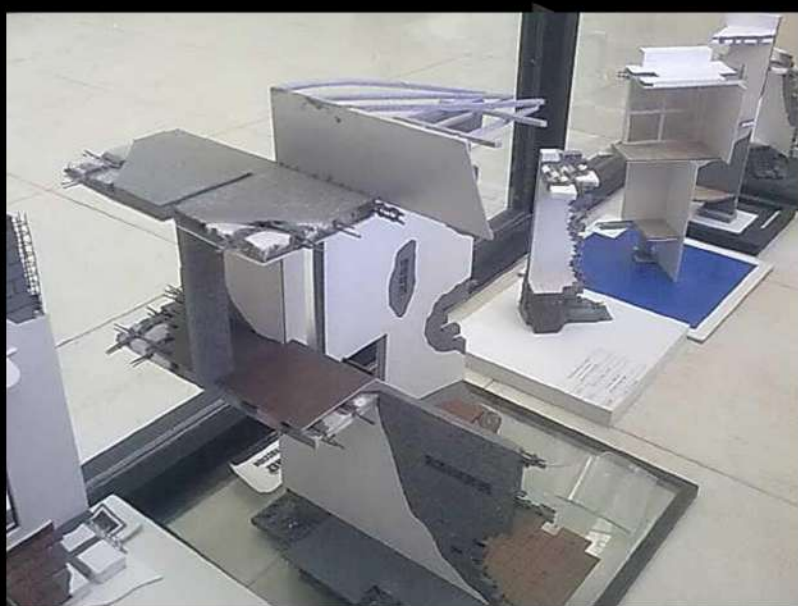

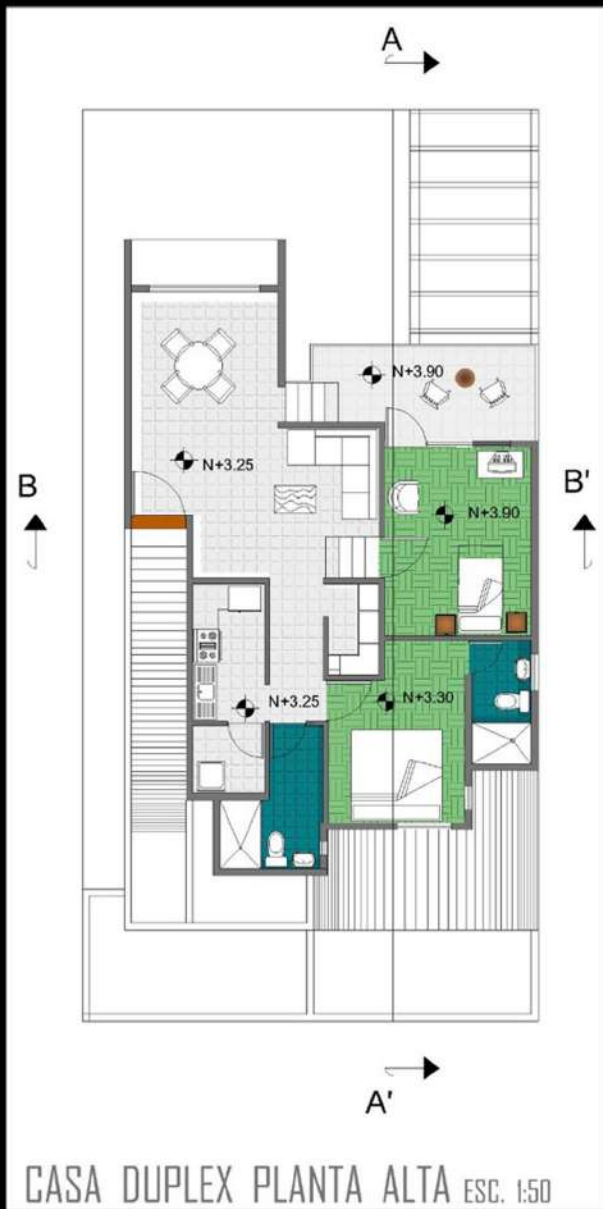

**P** LANTAS Y  
FACHADAS  
AMBIENTADAS  
EN AUTOCAD  
2D.

**P** ROYECTO  
ARQUITECTÓNICO DE  
VIVIENDA DUPLEX.

**P** ROGRAMAS:  
-AUTOCAD 2D







PLANTAS AMBIENTADAS

**P**ROYECTO DE REMODELACIÓN DE VIVIENDA UNIFAMILIAR DE 2 NIVELES, UBICADA EN EL CENTRO DE LA CIUDAD DE MÉRIDA. PLANTAS ARQUITECTÓNICAS DIBUJADAS EN AUTOCAD Y POSTERIORMENTE AMBIENTADAS EN PHOTOSHOP.

**P**ROGRAMAS:  
-AUTOCAD 2D  
-PHOTOSHOP



## P ROGRAMAS:

- SKETCH UP
- PHOTOSHOP

PERSPECTIVAS EN SKETCH UP .....  
 ANTES DE SER RENDERIZADAS  
 CON V RAY.



PERSPECTIVA DE BAÑO 1



PERSPECTIVA DE ESTUDIO

CASA FIORINI | PROYECTO  
 MÉRIDA, YUCATÁN  
 AGO./2014





FACHADA PRINCIPAL



**P**ROGRAMAS:  
-SKETCH UP  
-PHOTOSHOP



FACHADA AUDITORIO




MODELO 3D




## PROGRAMAS:

-AUTOCAD  
-PHOTOSHOP  
-3D MAX

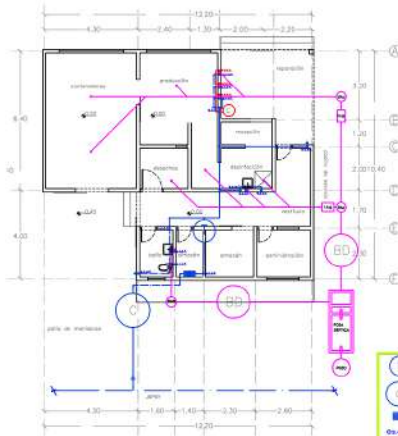

PLANTA INSTALACIONES HIDROSANITARIAS

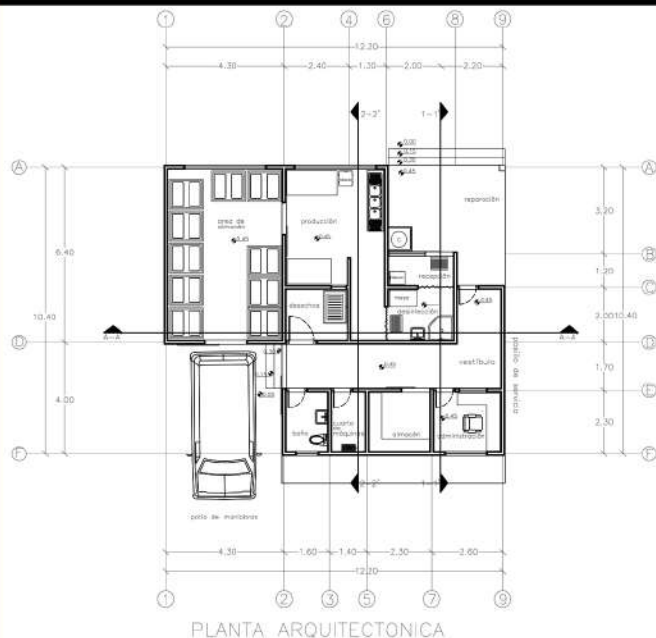


PLANTA ARQUITECTÓNICA



PERSPECTIVA FACHADA HACIA LA COSTA

PROYECTO EJECUTIVO DE COOPERATIVA PARA LA RECOLECCIÓN Y DISTRIBUCIÓN DE PULPO EN LA COSTA YUCATECA.

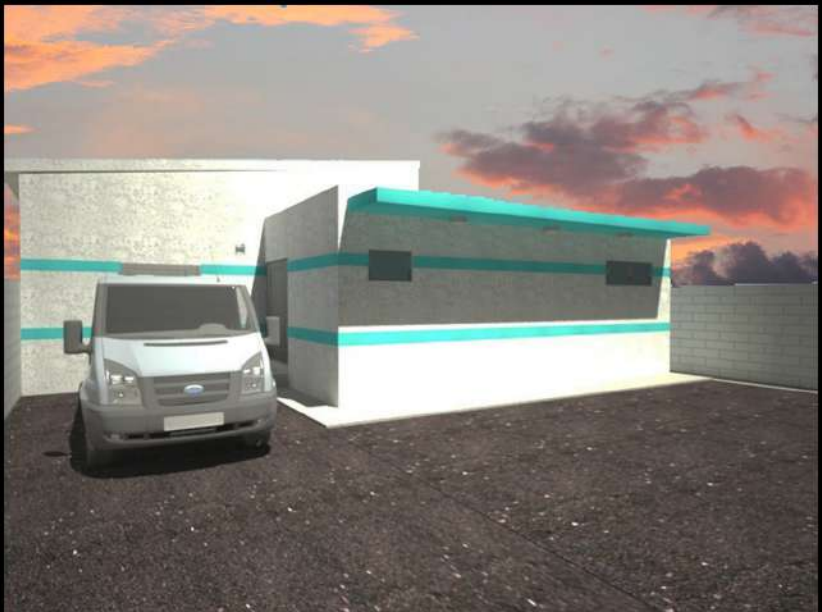

PERSPECTIVA FACHADA PRINCIPAL

COOPERATIVA DE PULPO | PROYECTO  
MÉRIDA, YUCATÁN  
AGO./2015



**P**ROYECTO EJECUTIVO DE CAFETERÍA EN LA PREPARATORIA 3 DE LA UADY, CON TALLER DE COCINA, ÁREA DE COMENSALES Y ÁREAS DE DESCANSO.



ANÁLISIS DE VIENTOS DOMINANTES



ANÁLISIS DE SOLEAMIENTO

**P**ROGRAMAS:  
-AUTOCAD 2D  
-PHOTOSHOP  
-3D MAX



PLANTA ARQUITECTÓNICA



CORTES

**P**ROGRAMAS:  
-AUTOCAD 2D  
-PHOTOSHOP  
-3D MAX



FACHADAS





**P**ROGRAMAS:  
-AUTOCAD 2D  
-PHOTOSHOP  
-3D MAX



PERSPECTIVA 3D MAX



CORTE LONGITUDINAL



CORTE TRANSVERSAL



FACHADA PRINCIPAL



FACHADA POSTERIOR



## LÁMINA 01

01 CASA DEL LECTOR  
CASA DEL LECTOR

**Espacio informal destinado a la promoción de la literatura en todas sus manifestaciones y otras actividades relacionadas hacia esta. Enfocado principalmente en los jóvenes.**


## CONCEPTUALIZACIÓN

La casa del lector tiene el propósito de ser un espacio enfocado sólo en los libros, sino que a partir de la literatura los jóvenes e puedan desenvolver en otras áreas como las artes escénicas o el cine. Además se ofrecerán conferencias, exposiciones, talleres y/o cursos para fortalecer el conocimiento en estas áreas y la formación en poesía, novelas, cuentos, etc.

Después de hacer una investigación de repertorio de proyectos similares se llegó a las siguientes conclusiones:

Se realizarán actividades para escritores, estudiantes y público especializado (encuentros, foros temáticos y por género, congresos, seminarios, clínicas, concursos y presentaciones de libros. Promoverá sellos editoriales independientes, cooperativos o universitarios dedicados al rescate y preservación de la cultura literaria

	ZONA	ESPACIO	M2
FORMATIVAS	ACCESO	ESTACIONAMIENTO	300
		VESTIBULO	30
	COORDINACIÓN	RECEPCIÓN	10
		OFICINA DE COORDINACIÓN	10.4
RECREATIVAS	BIBLIOTECA	OFICINA DE ADMINISTRACIÓN	10.4
		CUBÍCULOS	35.5
	SERVICIOS	SALA AUDIOVISUAL	48.4
		PLANTA LIBRE	55.5
DIFUSIÓN	GRUPALES	TALLER DE NARRACIÓN	41.3
		TALLER DE ENSEÑANZA DE CIENCIAS	35.2
	SERVICIOS	CÍRCULO DE LECTURA / SALA DE DEBATE	35.5
		CÓMPUTO	37.5
PROBLEMA	OBJETIVOS	BANOS	5.5
		COCINA	13
	PROBLEMA	COCINETA	31.3
		TERRAZA	55.4
OBJETIVOS	PROBLEMA	ESPACIO DE CONVIVENCIA	38.4
	PROBLEMA		

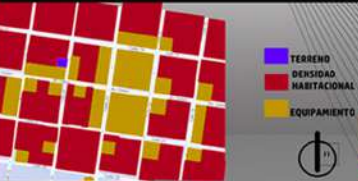

## PROPÓSITO

Crear una comunidad de jóvenes con interés en los diferentes géneros de la literatura para conservarla, creando espacios con características necesarias para desarrollar esta actividad.

## PROBLEMA

Actualmente existe un porcentaje cada vez menor de lectores por lo que es necesaria la conservación del hábito de la lectura.

## OBJETIVOS

- Que las personas compartan sus opiniones afines a la literatura.
- Ofrecer una amplia variedad de actividades que abarquen diferentes géneros literarios.
- Impulsar a los usuarios a adquirir conocimiento en otros temas.
- Ofrecer diversas temáticas para los diferentes gustos.

Para este proyecto se consideraron dos tipos de usuario:  
**Usuarios permanentes**, jóvenes, hombres y mujeres entre 15 y 25 años que tengan el interés en las diferentes formas de expresión artísticas y literarias, además del personal de enseñanza, administrativo y manual.  
**Usuarios temporales**, el público en general, niños, adultos y adultos mayores.

UNIVERSIDAD AUTÓNOMA DE YUCATÁN  
FACULTAD DE ARQUITECTURA  
PROGRAMA EDUCATIVO: LICENCIATURA EN ARQUITECTURA  
UNIDAD DE APRENDIZAJE:  
PROYECTOS B ARQUITECTURA Y ARTE

ENERO-MAYO 2016  
BR. ERNESTO RESÉNDIZ RAMÍREZ  
MTRO EN ARQ.  
MANUEL ANTONIO CANTO CASTRO

02 CASA DEL LECTOR  
CASA DEL LECTOR

## INTENCIONES FUNCIONALES


- Colocar las áreas principales que con las que requieren de mayor tranquilidad para poder llevar a cabo sus actividades de manera correcta, por este motivo se decidió que estuvieran en la planta alta.
- Acceso y fachada que llamen la atención de los transeúntes, para lograr esto se diseñó una fachada que rompa con el contexto.
- Proteger el edificio del asoleamiento orientándolo hacia el norte.

## INTENCIONES FORMALES


- Juego de volúmenes sencillos pero al mismo tiempo que sobresalgan del contexto.
- Volúmenes que favorezcan la ventilación e iluminación natural.
- Formas dinámicas para romper con la monotonía del contexto.

## INTENCIONES ESPACIALES

- Crear espacios que faciliten la concentración, el diálogo y la atención de los usuarios.
- Áreas públicas alejadas de los talleres.
- Favorecer la ventilación e iluminación natural del edificio.
- Áreas recreativas y de esparcimiento al aire libre.
- Área pública exterior que invite a la gente al edificio.
- Jerarquizar los espacios principales.

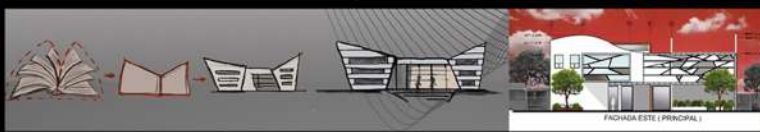

El edificio tiene una zonificación de áreas públicas en la planta baja y las de talleres y clases en la planta alta, esto para garantizar la tranquilidad de los usuarios, además de facilitar el acceso a personas ajenas y evitar que interrumpieran las actividades realizadas. Todos los eventos públicos como exposiciones, conferencias, presentaciones etc. se llevarán a cabo en la planta baja, de igual manera los cubículos, la oficina de coordinación y la administración estarán en planta baja, también hay un pequeño comedor con cocineta y patio trasero. En la fachada principal hay un área pública en donde la gente puede sentarse a leer o simplemente para descansar, también hay un pequeño espacio donde se exhibirán esculturas de artistas locales. El edificio tendrá estacionamiento para 8 coches y cajones para motocicletas y otro espacio para bicicletas. En la planta baja se encuentra el salón audiovisual que servirá para proyecciones y presentaciones, una planta libre para exposiciones de artes visuales. En la planta alta se encontrarán todos los talleres, un área de cómputo donde los usuarios podrán hacer consultas, leer libros digitales, etc. y una terraza.

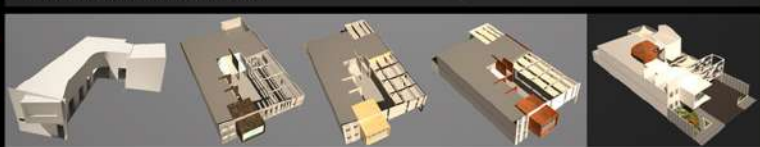

UNIVERSIDAD AUTÓNOMA DE YUCATÁN  
FACULTAD DE ARQUITECTURA  
PROGRAMA EDUCATIVO: LICENCIATURA EN ARQUITECTURA  
UNIDAD DE APRENDIZAJE:  
PROYECTOS B ARQUITECTURA Y ARTE

ENERO-MAYO 2016  
BR. ERNESTO RESÉNDIZ RAMÍREZ  
MTRO EN ARQ.  
MANUEL ANTONIO CANTO CASTRO



## LÁMINA 02

**P**ROGRAMAS:  
-AUTOCAD 2D  
-PHOTOSHOP  
-3D MAX



LÁMINA 03

## 03 CASA DEL LECTOR CASA DEL LECTOR




UNIVERSIDAD AUTÓNOMA DE YUCATÁN  
FACULTAD DE ARQUITECTURA  
PROGRAMA EDUCATIVO: LICENCIATURA EN ARQUITECTURA  
UNIDAD DE APRENDIZAJE:  
PROYECTOS B ARQUITECTURA Y ARTE

ENERO-MAYO 2016  
BR. ERNESTO RESÉNDIZ RAMÍREZ  
MTRO. EN ARQ.  
MANUEL ANTONIO CANTO CASTRO



## 04 CASA DEL LECTOR CASA DEL LECTOR

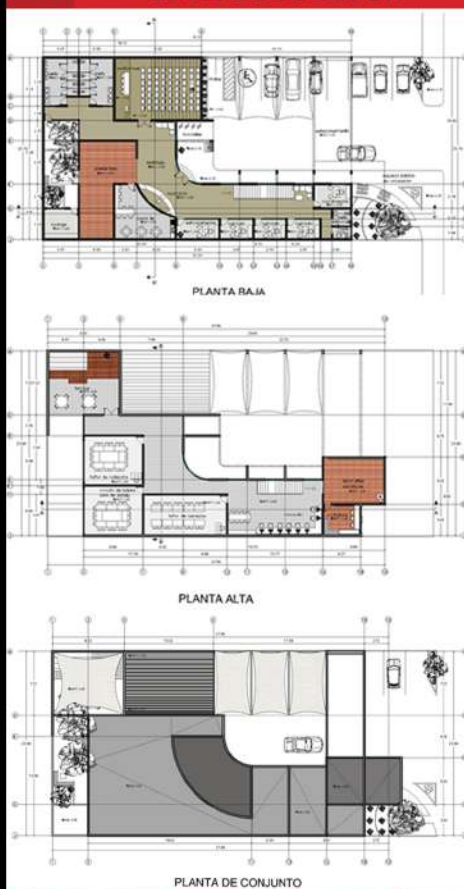

Espacio informal destinado a la promoción de la literatura en todas sus manifestaciones relacionadas hacia esta. Enfoque principalmente en los jóvenes.




UNIVERSIDAD AUTÓNOMA DE YUCATÁN  
FACULTAD DE ARQUITECTURA  
PROGRAMA EDUCATIVO: LICENCIATURA EN ARQUITECTURA  
UNIDAD DE APRENDIZAJE:  
PROYECTOS B ARQUITECTURA Y ARTE

ENERO-MAYO 2016  
BR. ERNESTO RESÉNDIZ RAMÍREZ  
MTRO. EN ARQ.  
MANUEL ANTONIO CANTO CASTRO



LÁMINA 04

PROGRAMAS:  
-AUTOCAD 2D  
-PHOTOSHOP  
-3D MAX

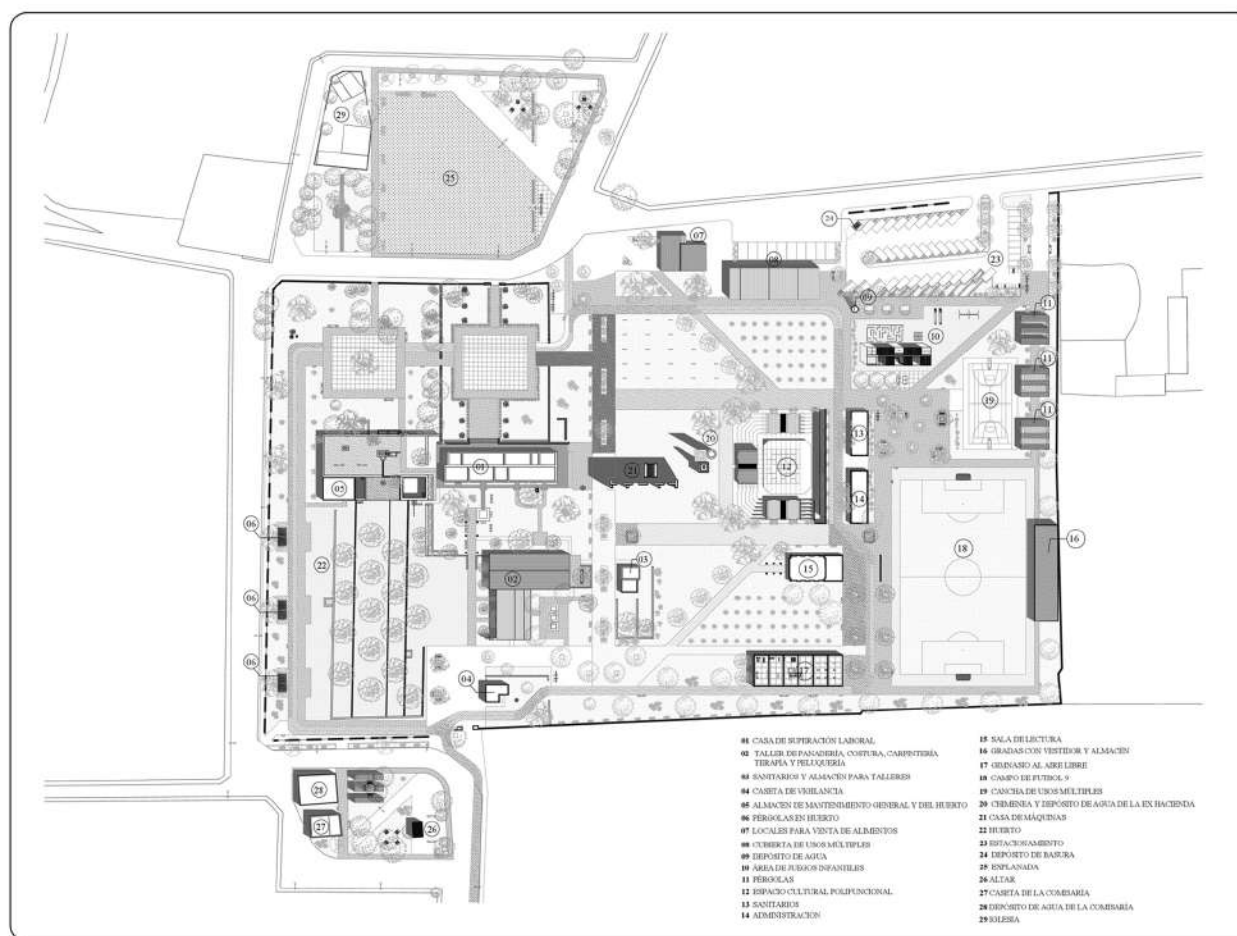

UNIVERSIDAD AUTÓNOMA DE YUCATÁN  
FACULTAD DE ARQUITECTURA

CROQUIS DE LOCALIZACIÓN:

PROYECTO: PARQUE PATRIMONIAL SUSULÁ  
COMBARÍA SUSULÁ

AUTOR: MARCO ANTONIO LEON FLORES  
ALUMNO: FERNANDO RESENDEZ RAMIREZ


ESCALA: 1:1000 ACOT. METROS  
FECHA: 09/05/2018  
REVISADO:

CLAVE: ARQ-01  
PLAN: CONJUNTO

SOTAS:

PLANTA DE CONJUNTO

PARA LA ENTREGA FINAL DE LOS PLANOS EJECUTIVOS SE ENTREGARON 5 PLANOS 90 X 60 Y 100 PLANOS DOBLE CARTA, LOS CUALES INCLUIAN PLANOS ARQUITECTÓNICOS, ESTRUCTURALES, DE INSTALACIONES, DE UBICACIÓN, DE LEVANTAMIENTO, CANCELERÍAS, ACABADOS, VOZ Y DATOS Y DE JARDINERÍA.

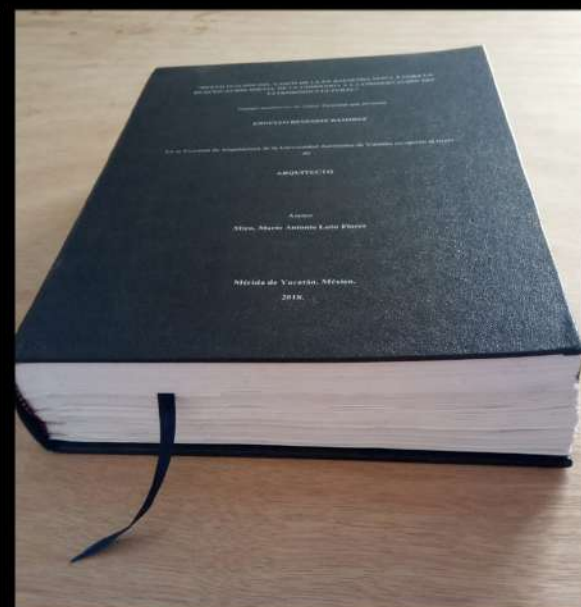





**P**ROYECTO PARA OBTENER EL TÍTULO DE ARQUITECTO EGRESADO DE LA UADY.

EL PROYECTO TUVO UNA PROPUESTA DE PERTINENCIA SOCIAL, PARA LA CUAL SE PROPUSO LA REUTILIZACIÓN Y RESTAURACIÓN DE UNA EX HACIENDA HENEQUENERA EN ABANDONO UBICADA EN LA PERIFERIA DE LA CIUDAD DE MÉRIDA, PARA LA CONSTRUCCIÓN DE UN PARQUE PATRIMONIAL, CON EL OBJETIVO DE DAR UNA NUEVA PROPUESTA PARA LA CONSERVACIÓN DEL PATRIMONIO CULTURAL ARQUITECTÓNICO Y LA REACTIVACIÓN SOCIAL EN LA COMISARÍA SUSULÁ.







**M**AQUETA-LÁMINA PARA PRESENTACIÓN DE PROYECTO COMBINANDO PERSPECTIVAS Y MAQUETAS DE UBICACIÓN DE DETALLE Y CONSTRUCTIVAS, ADEMÁS DE UNA PRESENTACIÓN PARA UNA MEJOR COMPRENSIÓN DEL PROYECTO.



SALA DE LECTURA





EL CONJUNTO DEL PARQUE DE MÁS DE 4 HECTÁREAS ESTÁ CONSISTIDO POR LA CASA DE SUPERACIÓN LABORAL CON TALLERES, TECHUMBRE DE USOS MÚLTIPLES, 2 LOCALES PARA LA VENTA DE ALIMENTOS CON ÁREA DE COMENSALES, CASETA DE VIGILANCIA, ESPACIO CULTURAL POLIFUNCIONAL, ÁREA DE JUEGOS INFANTILES, CANCHA DE BASQUETBOL, CAMPO DE FUTBOL 9 CON GRADAS, VESTIDOR Y ALMACÉN, SALA DE LECTURAS CON ÁREA DE EXPOSICIONES...

ADMINISTRACIÓN, SANITARIOS PÚBLICOS, GIMNASIO AL AIRE LIBRE, ESTACIONAMIENTO, HUERTO PÚBLICO, ASÍ COMO DIVERSOS ESPACIOS DE DESCANSO Y ÁREAS VERDES DISTRIBUIDAS EN TODO EL CONJUNTO.



ESPACIO CULTURAL POLIFUNCIONAL Y SALA DE LECTURA



GIMNASIO AL AIRE LIBRE Y SALA DE LECTURA



LOCALES, ÁREA DE COMENSALES, TECHUMBRE DE USOS MÚLTIPLES, ESTACIONAMIENTO Y DEPÓSITO DE AGUA.

PERSPECTIVAS

PARQUE PATRIMONIAL  
HACIENDA SUSULÁ | UADY  
MÉRIDA, YUCATÁN  
JUN./2018






**M**AQUETA DE DETALLE DE  
LA SALA DE LECTURA Y DE  
EXPOSICIONES DEL PARQUE.




INTERIOR DE LA SALA DE LECTURA



## Ubicación

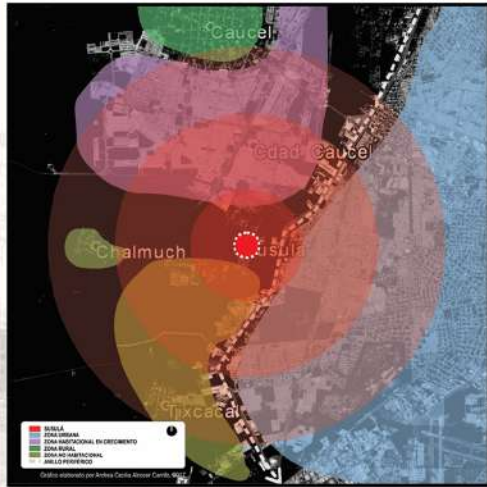

Susulá como punto de tensión entre distintas zonas

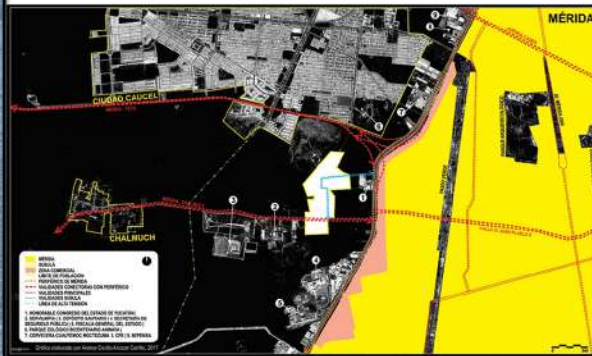


Susulá como punto articulador

PARA LA PRESENTACIÓN SE ELABORARON ESQUEMAS QUE EXPLICAN CONCEPTOS E INTENCIONES EN EL PROYECTO, EL ESTADO ACTUAL DEL SITIO Y ZONIFICACIONES.

ESQUEMAS

### Análisis del sitio

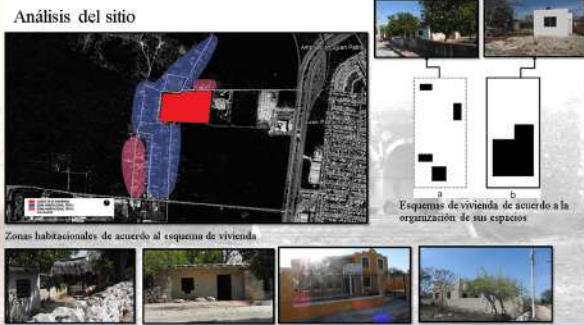

### Propuesta conceptual a nivel urbano



### Propuesta conceptual a nivel urbano




## Zonificación y esquematización




Zona Recreativa Zona de Servicio Zona Cultural Zona Educativa Zona Comercial Parques existentes

P  
R  
E  
S  
E  
N  
T  
A  
C  
I  
Ó  
N

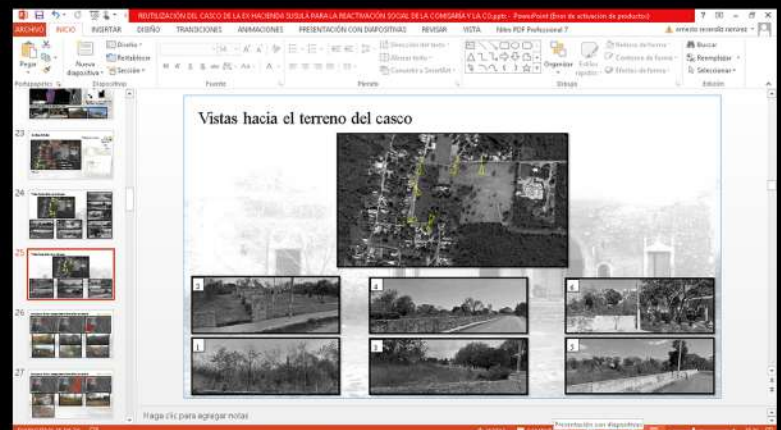





TODO EL PROYECTO SE MODELO EN AUTOCAD 3D PARA POSTERIORMENTE EXPOSTARLO A 3D MAX Y HACER LAS PERSPECTIVAS EN DICHO PROGRAMA.

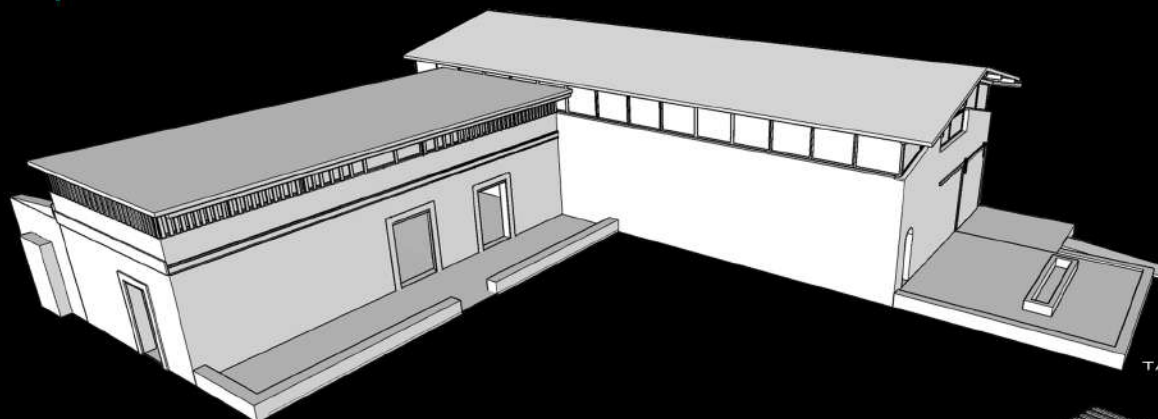


TALLERES

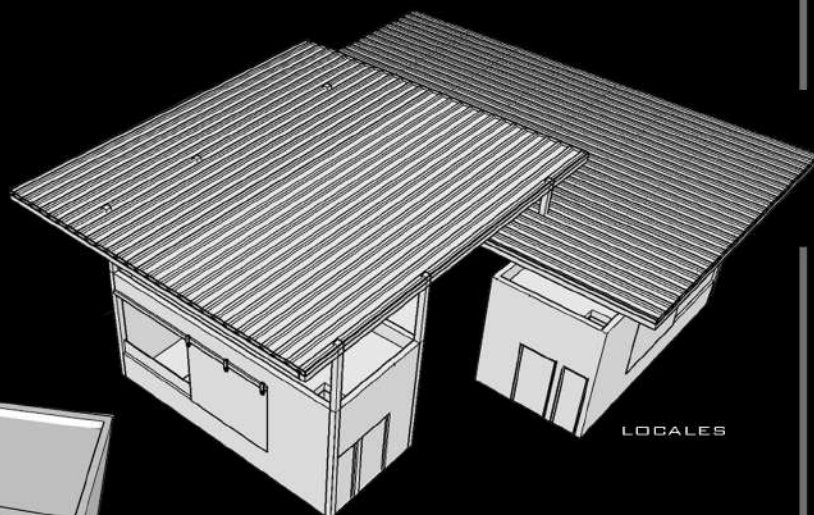


LOCALES

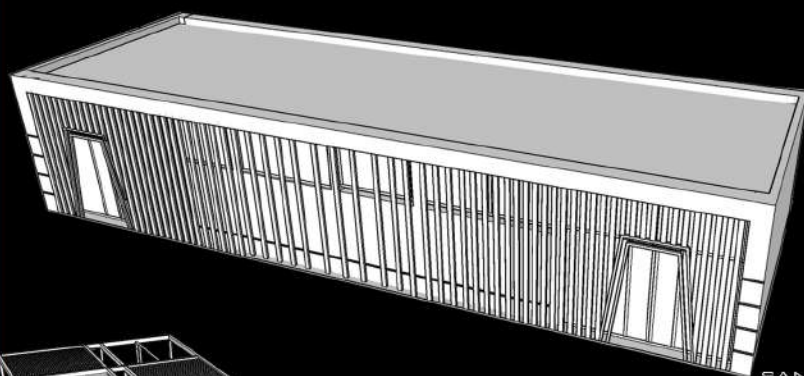

SANITARIOS

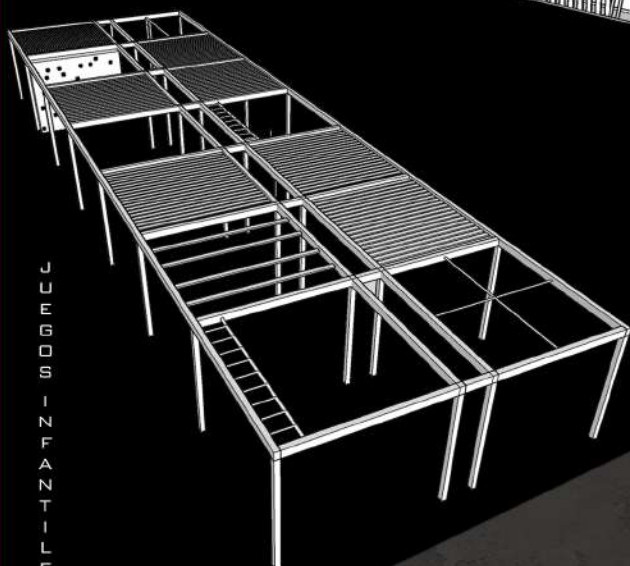


JUEGOS INFANTILES

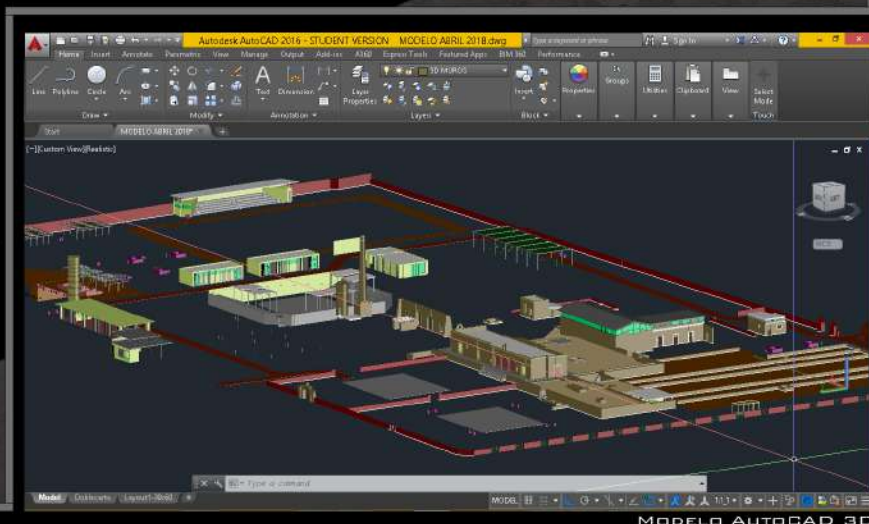


MODELO AUTOCAD 3D




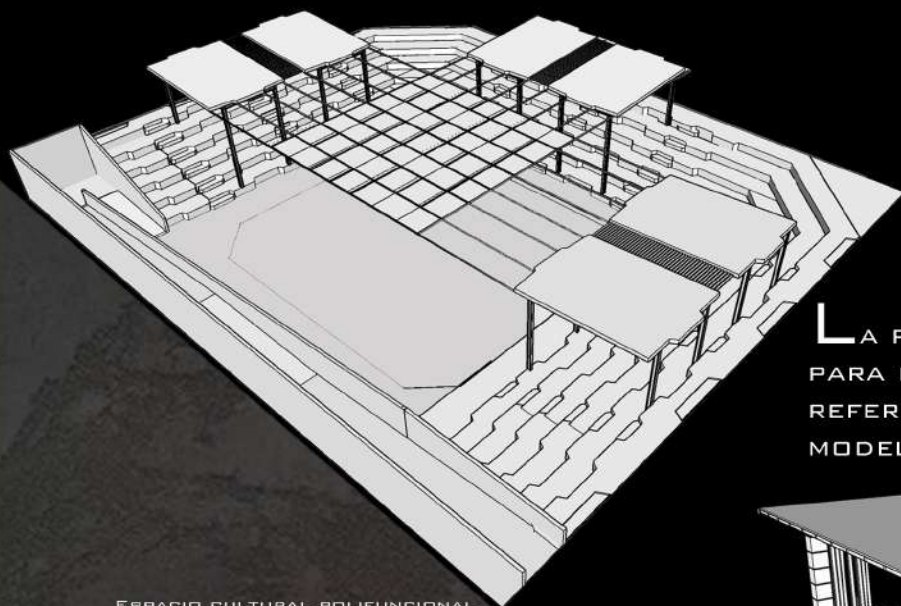



ESPACIO CULTURAL POLIFUNCIONAL

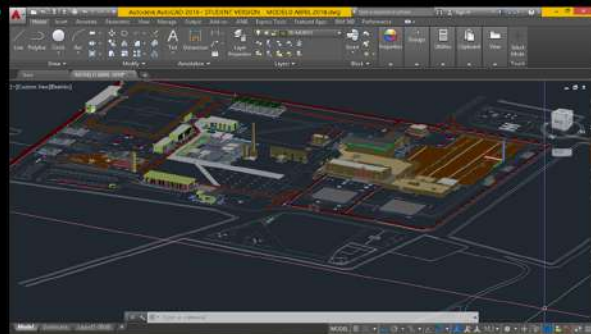


LA PLANTA SE TRABAJÓ EN UN ARCHIVO 2D PARA POSTERIORMENTE USARLO COMO REFERENCIA EXTERNA Y PODER EXTRUIR EL MODELO.

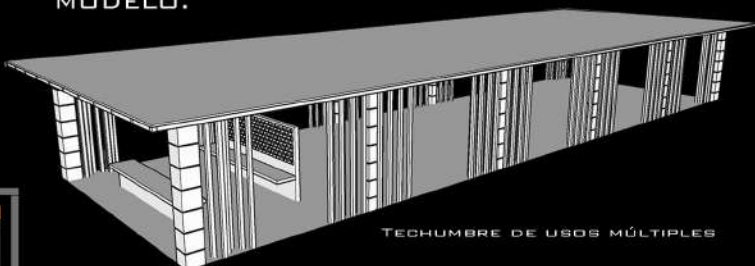


TECHUMBRE DE USOS MÚLTIPLES

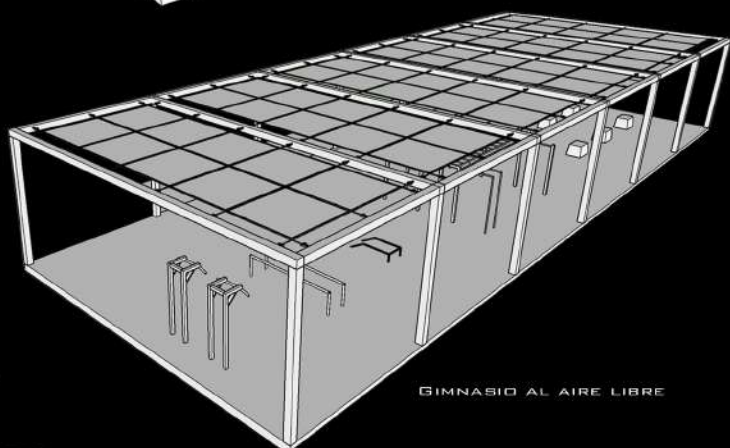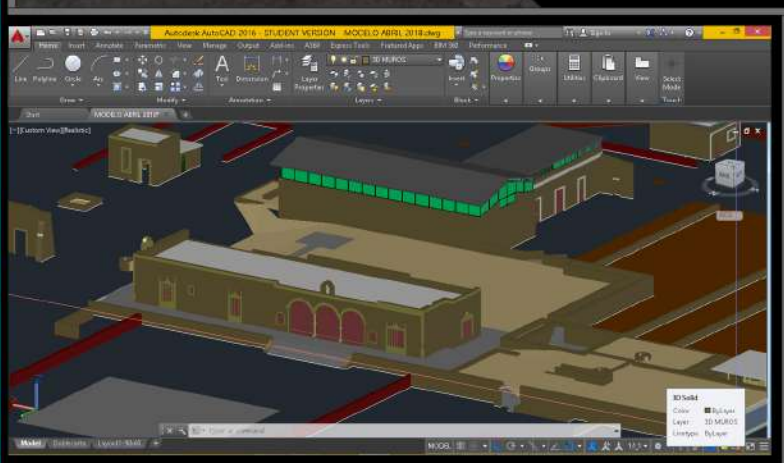

GIMNASIO AL AIRE LIBRE

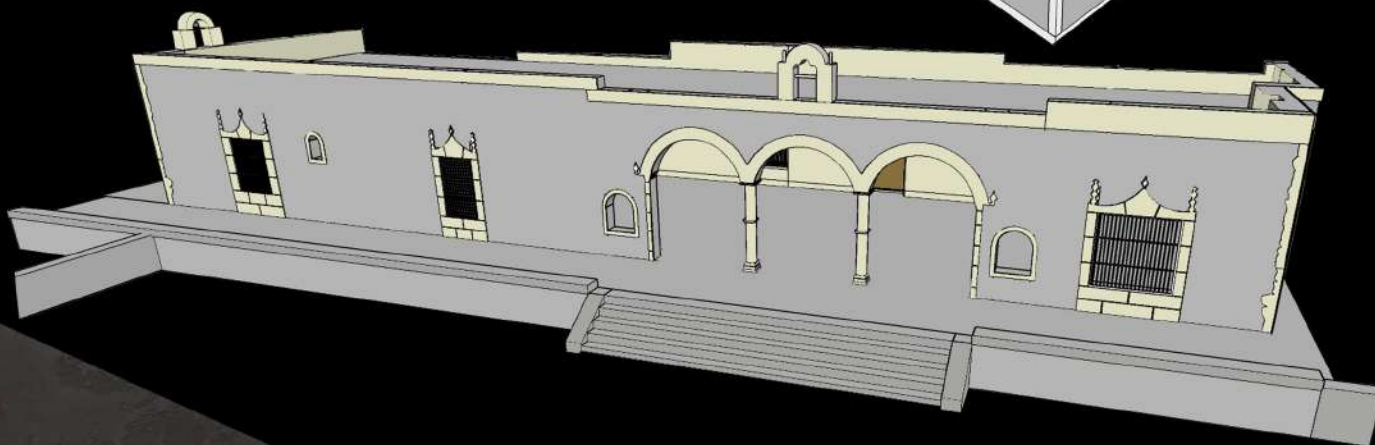

CASA DE SUPERACIÓN LABORAL

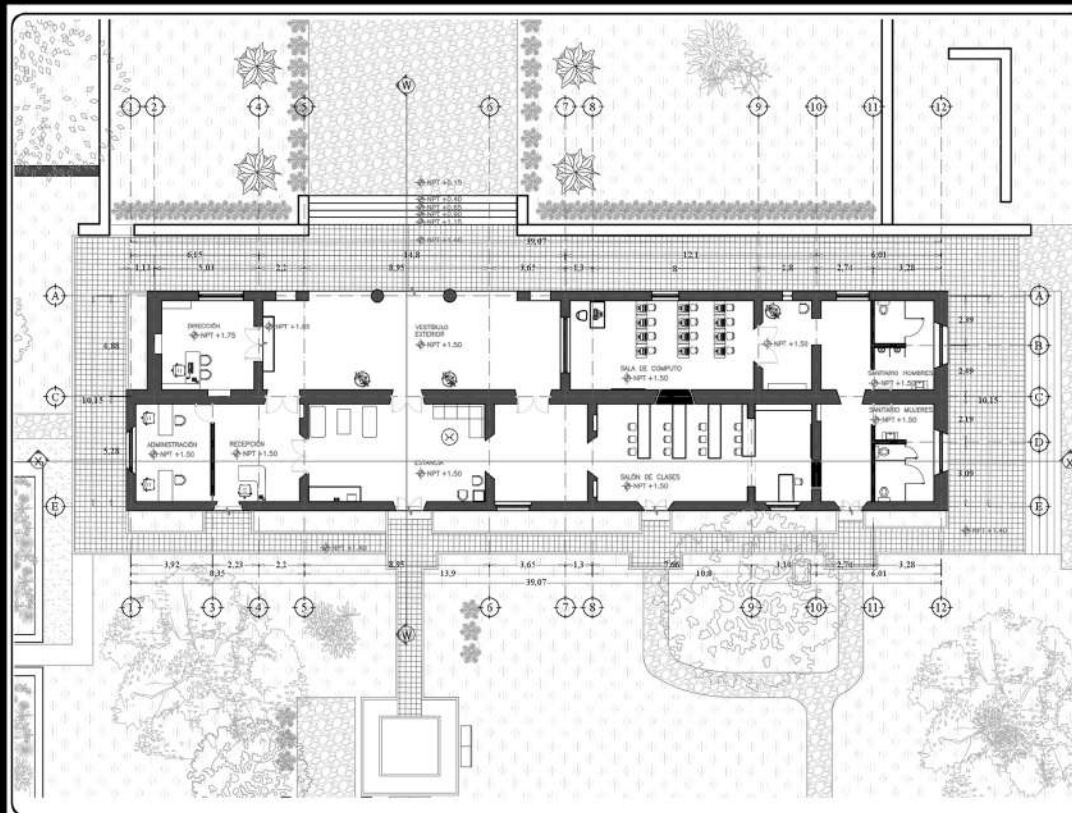

UNIVERSIDAD AUTÓNOMA DE YUCATÁN  
FACULTAD DE ARQUITECTURA

CROQUIS DE LOCALIZACIÓN


PROYECTO: PARQUE PATRIMONIAL SUSULÁ  
COMISARIA SUSULÁ

ARQUITECTO: MARIO ANTONIO LEÓN FLORES  
AYUDANTE: ERODITO RESÉNDEZ RAMÍREZ

ESCALA: 1:500  
FECHA: 04/07/2018  
LUGAR: YUCATÁN

CLAVE: ARQ-02a

PLANTA: ARQUITECTÓNICA  
TÍTULO: PLANTA DE DISTRIBUCIÓN

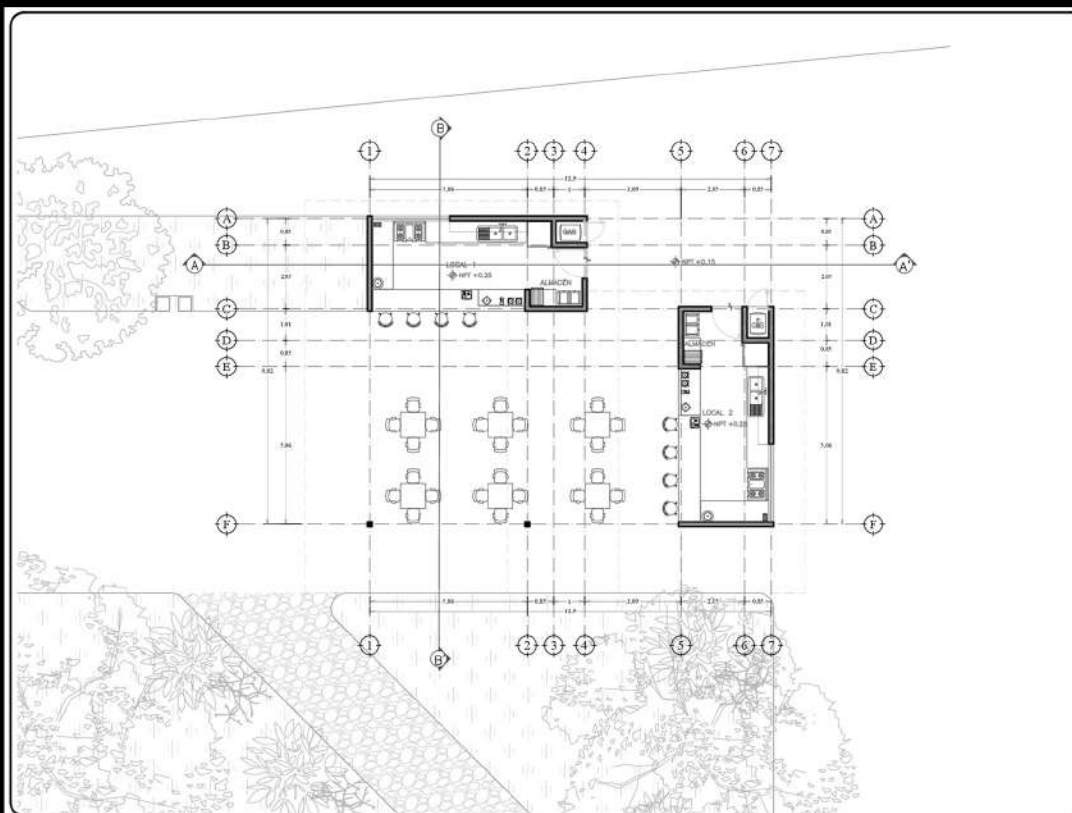

UNIVERSIDAD AUTÓNOMA DE YUCATÁN  
FACULTAD DE ARQUITECTURA

CROQUIS DE LOCALIZACIÓN

PROYECTO: PARQUE PATRIMONIAL SUSULÁ  
COMISARIA SUSULÁ


ARQUITECTO: MARIO ANTONIO LEÓN FLORES  
AYUDANTE: ERODITO RESÉNDEZ RAMÍREZ

ESCALA: 1:500  
FECHA: 04/07/2018  
LUGAR: YUCATÁN

CLAVE: ARQ-08a

PLANTA: ARQUITECTÓNICA  
TÍTULO: PLANTA DE DISTRIBUCIÓN



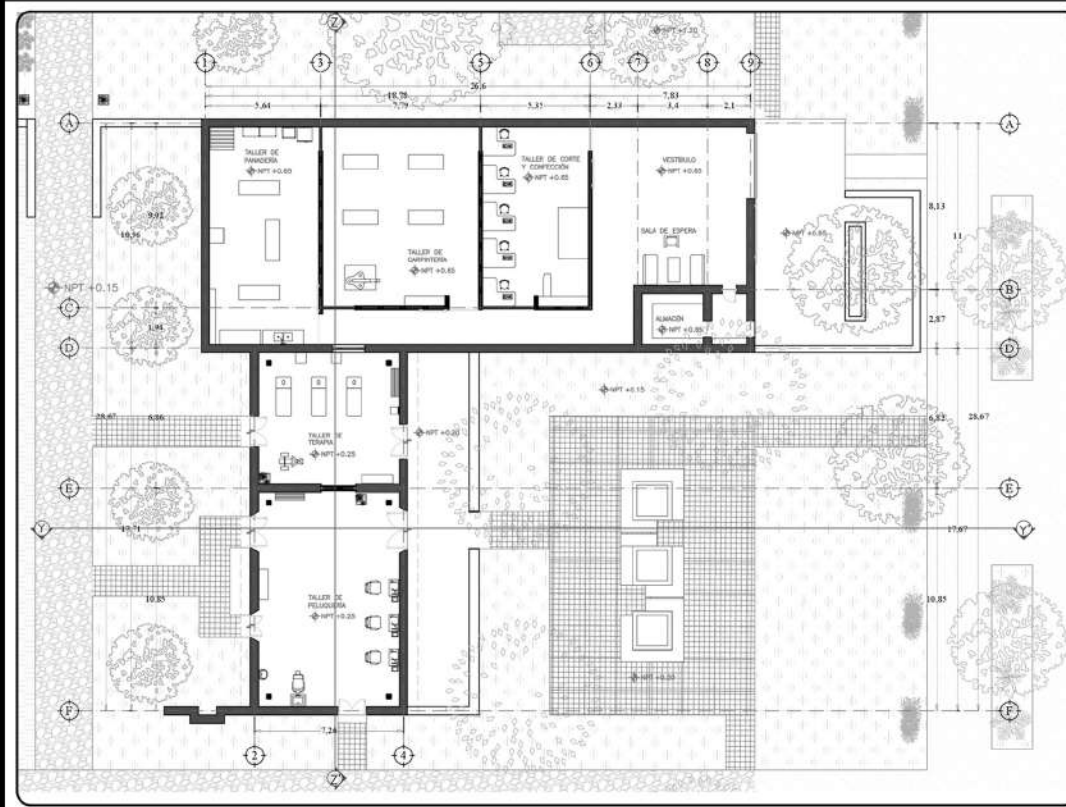

UNIVERSIDAD AUTÓNOMA DE YUCATÁN  
FACULTAD DE ARQUITECTURA

---


CROQUIS DE LOCALIZACIÓN:

PROYECTO: PARQUE PATRIMONIAL HACIENDA SUSULÁ  
COMEDIANZA SUSULÁ

ARQUITECTO: MARCO ANTONIO LEÓN FLORES  
DISEÑO: ERNESTO ROSENTEZ RAMÍREZ

ESCALA 1:100 8.00 METROS  
FECHA: 04/05/2018  
REVISADO:

CLAVE: ARQ-03a  
PLANTA: PLANTA ARQUITECTÓNICA TALLERES

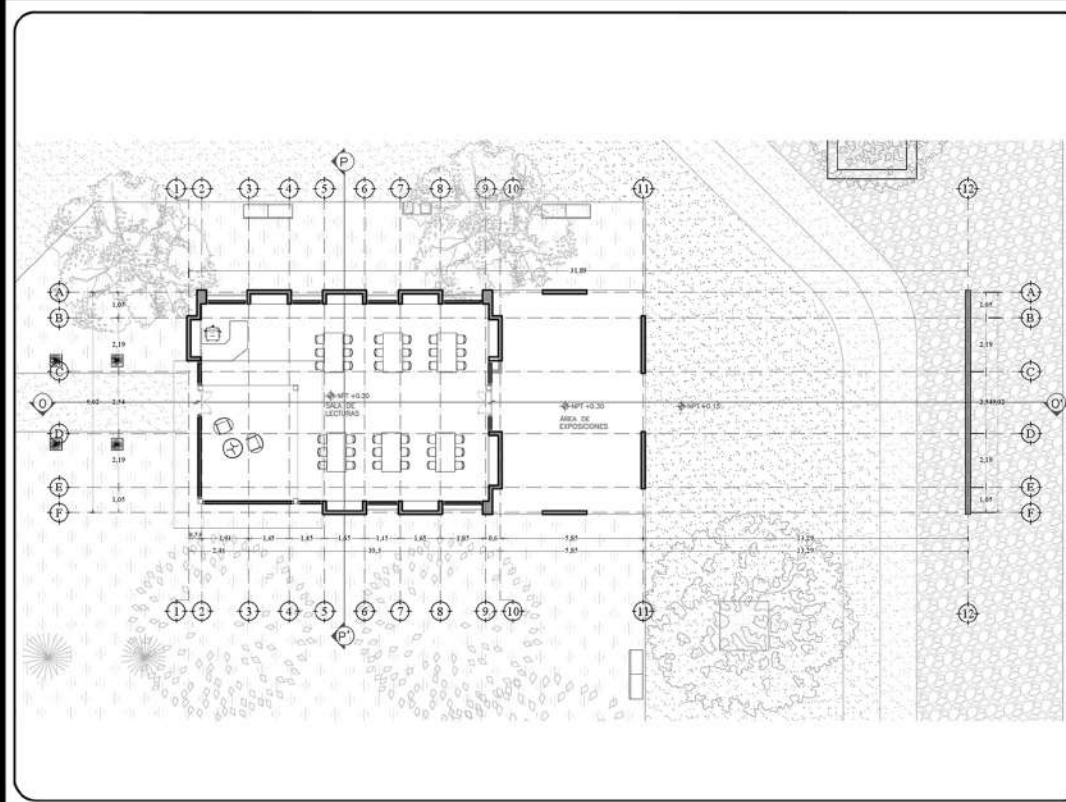

UNIVERSIDAD AUTÓNOMA DE YUCATÁN  
FACULTAD DE ARQUITECTURA

---


CROQUIS DE LOCALIZACIÓN:

PROYECTO: PARQUE PATRIMONIAL HACIENDA SUSULÁ  
COMEDIANZA SUSULÁ

ARQUITECTO: MARCO ANTONIO LEÓN FLORES  
DISEÑO: ERNESTO ROSENTEZ RAMÍREZ

ESCALA 1:100 8.00 METROS  
FECHA: 04/05/2018  
REVISADO:

CLAVE: ARQ-15a  
PLANTA: PLANTA ARQUITECTÓNICA SALA DE LECTURA

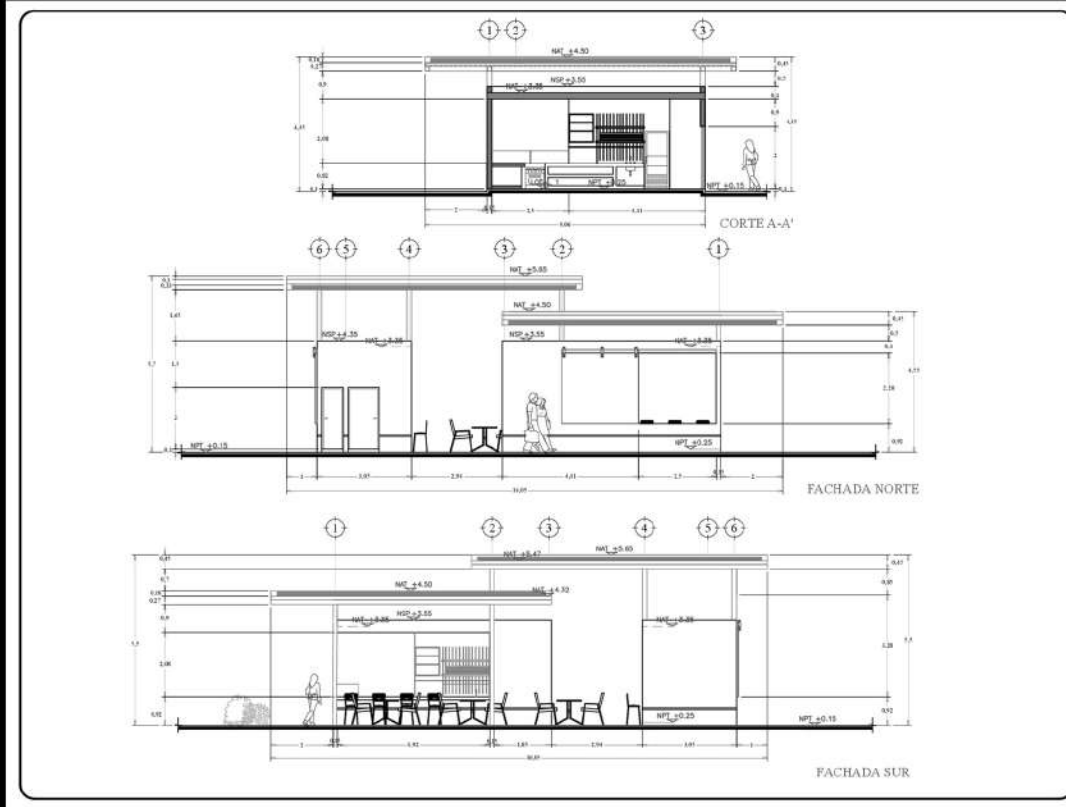

UNIVERSIDAD AUTÓNOMA DE YUCATÁN  
FACULTAD DE ARQUITECTURA


CROQUIS DE LOCALIZACIÓN:

PROYECTO: PARQUE PATRIMONIAL SUSULÁ  
CERAMICA SUSULÁ

SEÑOR: MARCO ANTONIO LEÓN FLORES  
ALUMNO: ERNESTO REBENDEZ RAMÍREZ

ESCALA: 1:500  
FECHA: 20/05/2018  
REVISADO:

CLAVE: ARQ-08c  
PLANTA: CORTES Y FACHADAS  
LOCALIZACIÓN:

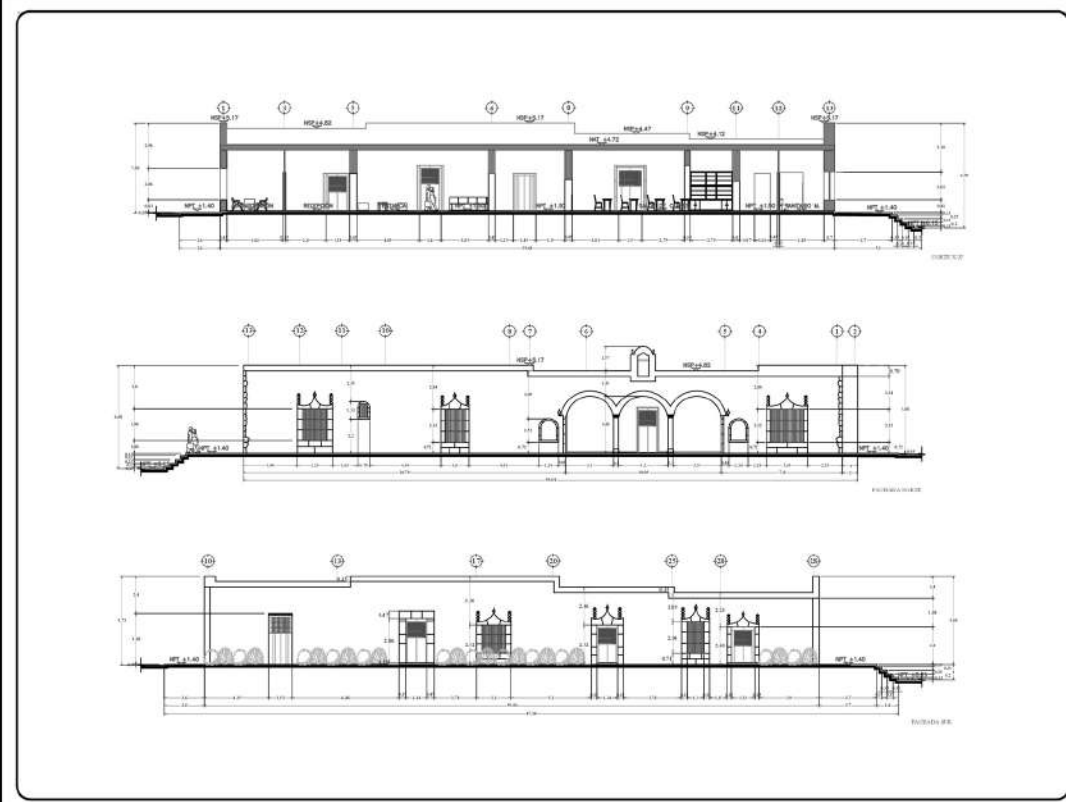

UNIVERSIDAD AUTÓNOMA DE YUCATÁN  
FACULTAD DE ARQUITECTURA

CROQUIS DE LOCALIZACIÓN:



PROYECTO: PARQUE PATRIMONIAL SUSULÁ  
CERAMICA SUSULÁ



SEÑOR: MARCO ANTONIO LEÓN FLORES  
ALUMNO: ERNESTO REBENDEZ RAMÍREZ

ESCALA: 1:500  
FECHA: 20/05/2018  
REVISADO:


CLAVE: ARQ-02c  
PLANTA: CORTES Y FACHADAS  
LOCALIZACIÓN:



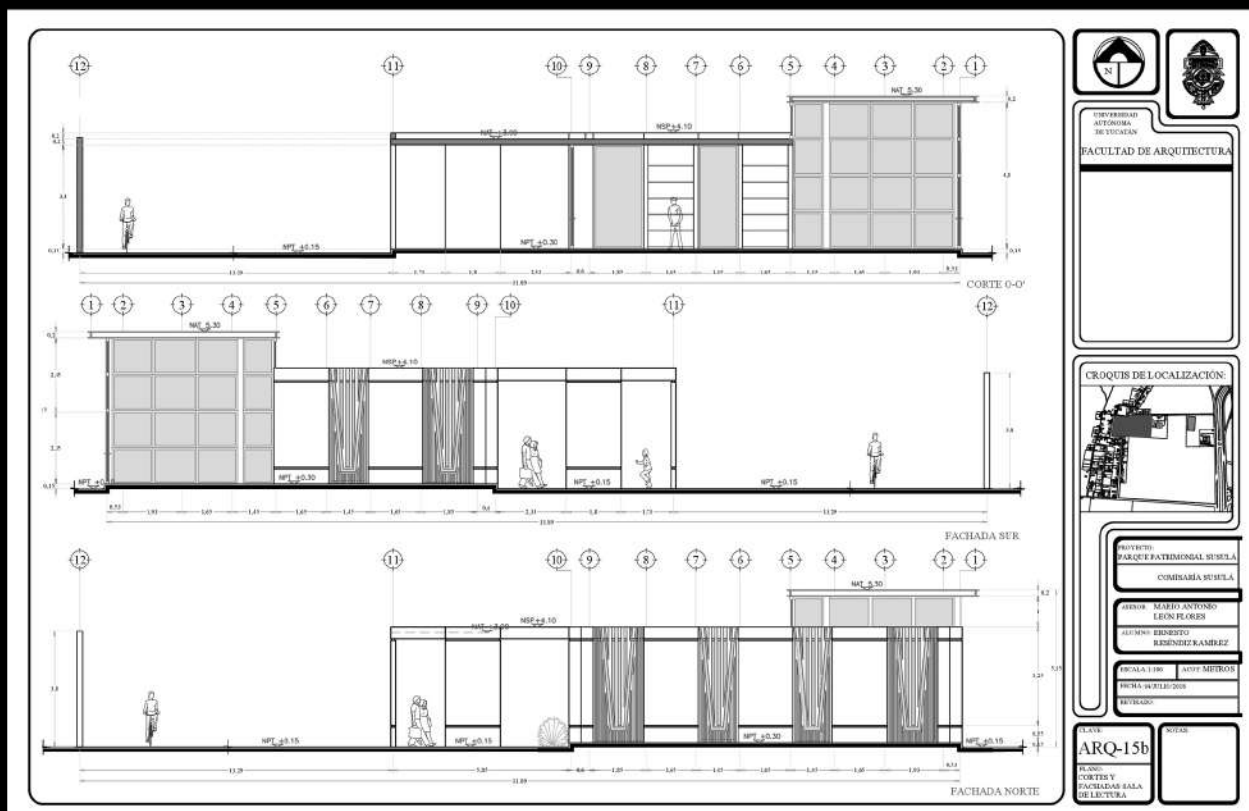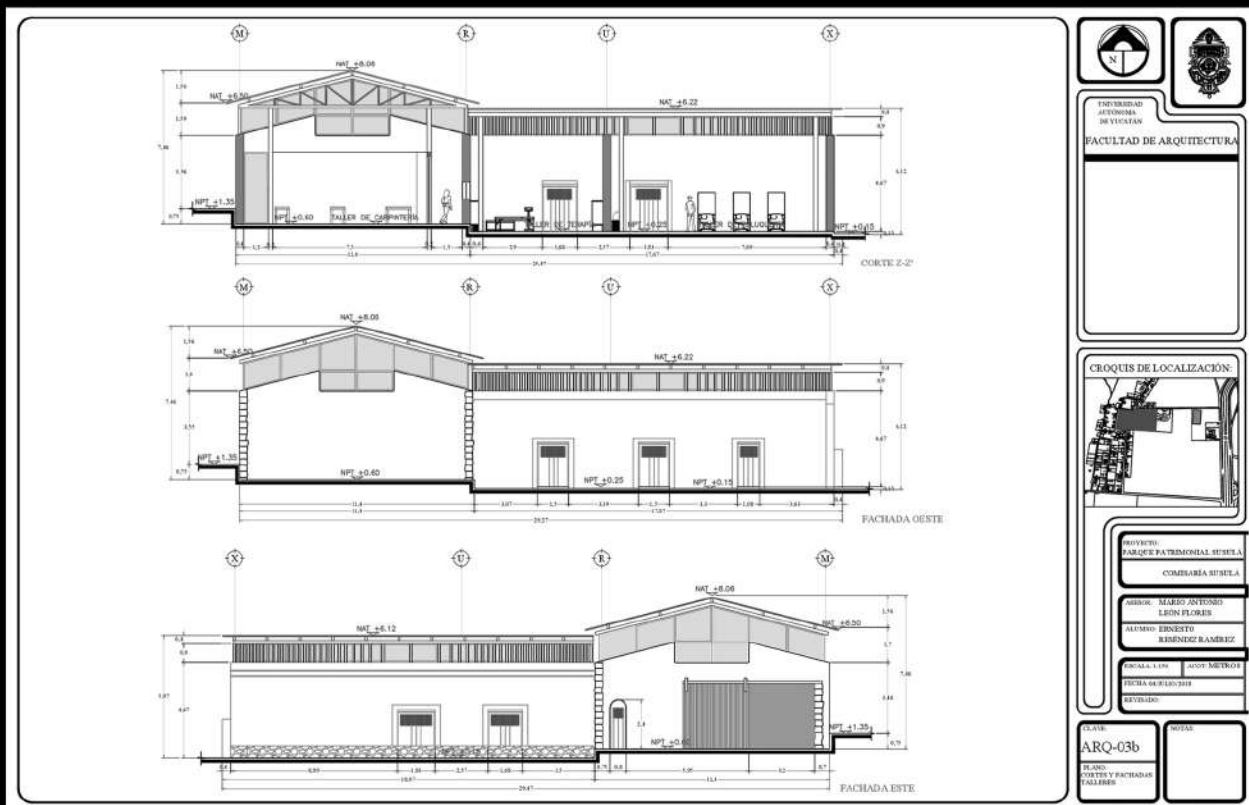

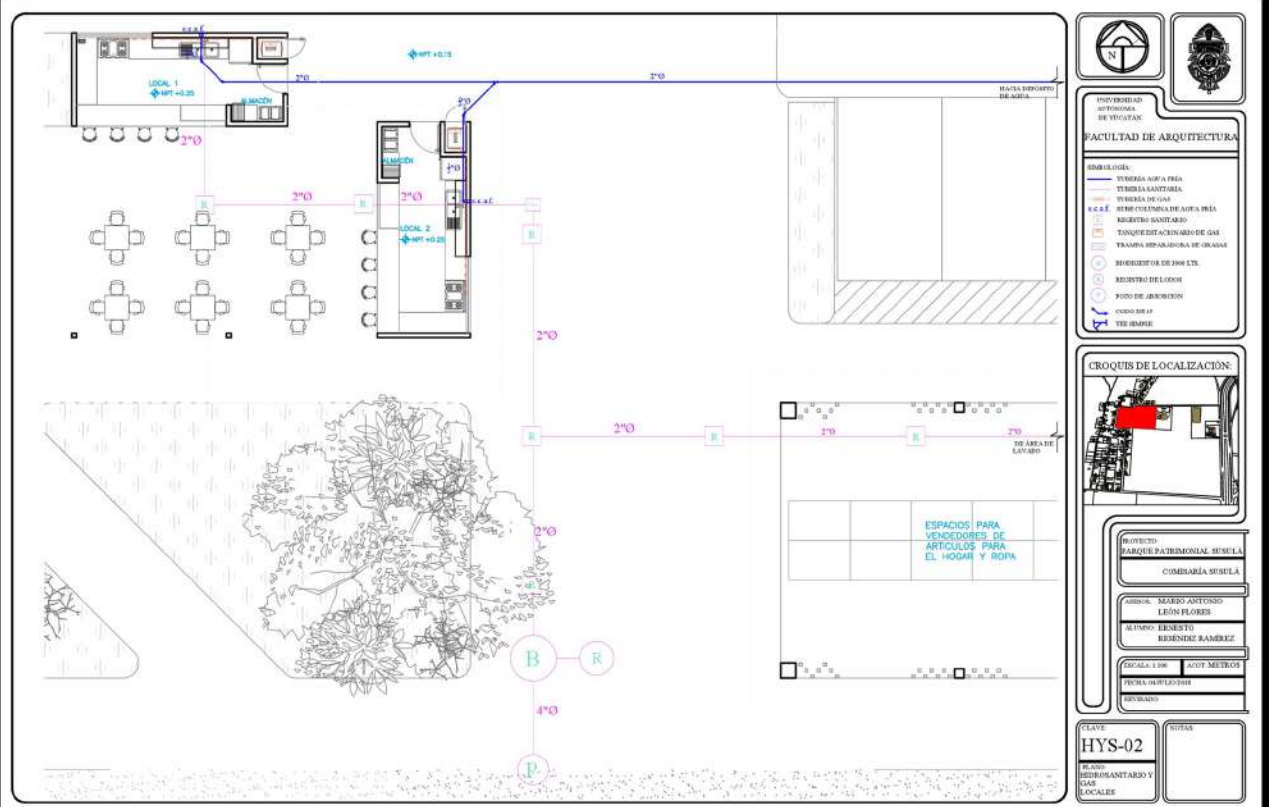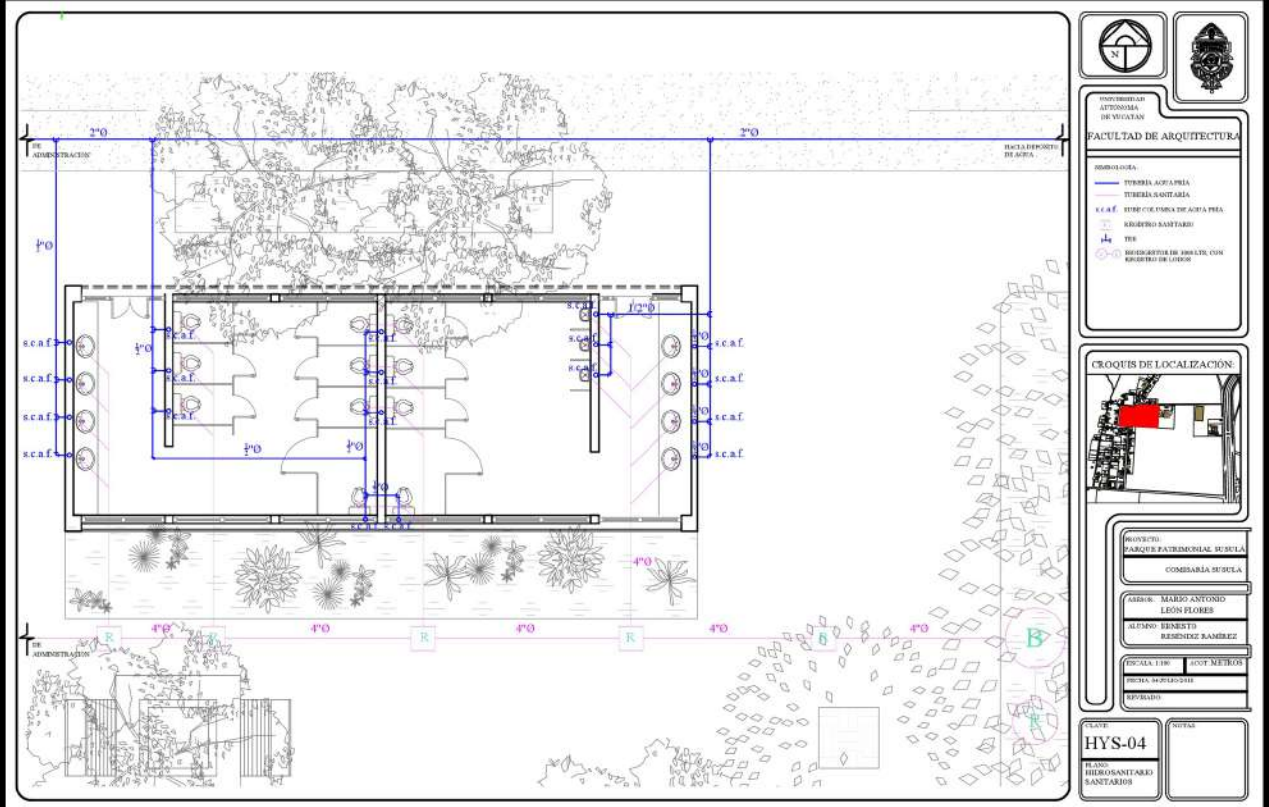



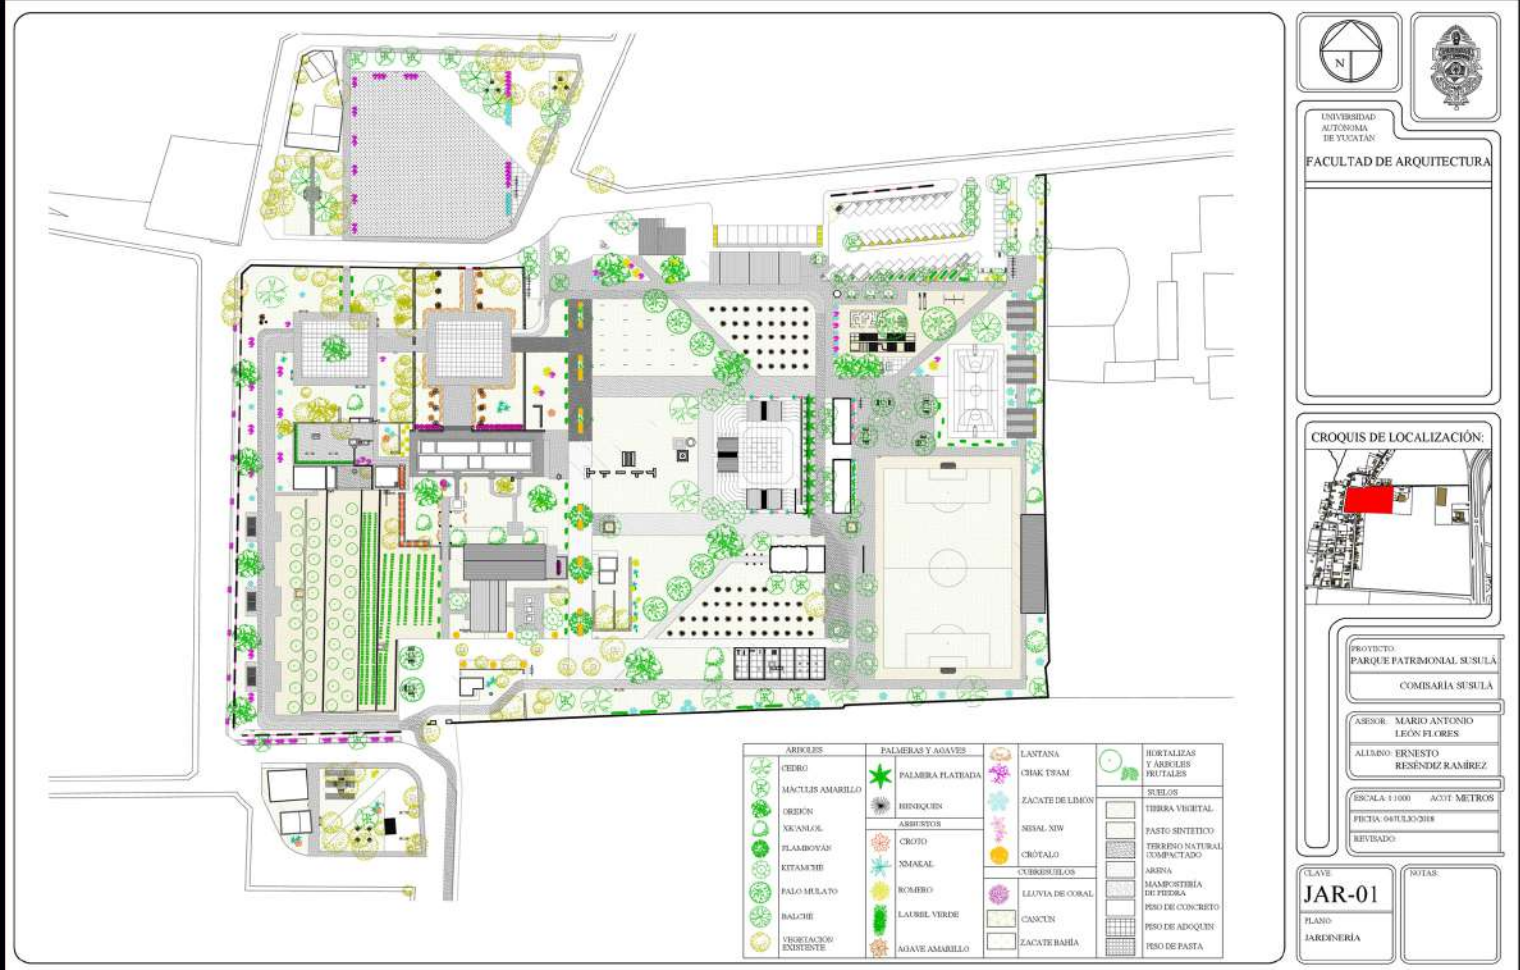

## PLANO DE JARDINERÍA


PALETA VEGETAL	PALETA VEGETAL
<p><b>Arbores:</b></p> <p><b>Palmeras y Agaves:</b></p> <p><b>Lastana:</b></p> <p><b>Hortalizas y Arbustos Frutales:</b></p>	<p><b>Arbores:</b></p> <p><b>Palmeras y Agaves:</b></p> <p><b>Lastana:</b></p> <p><b>Hortalizas y Arbustos Frutales:</b></p>

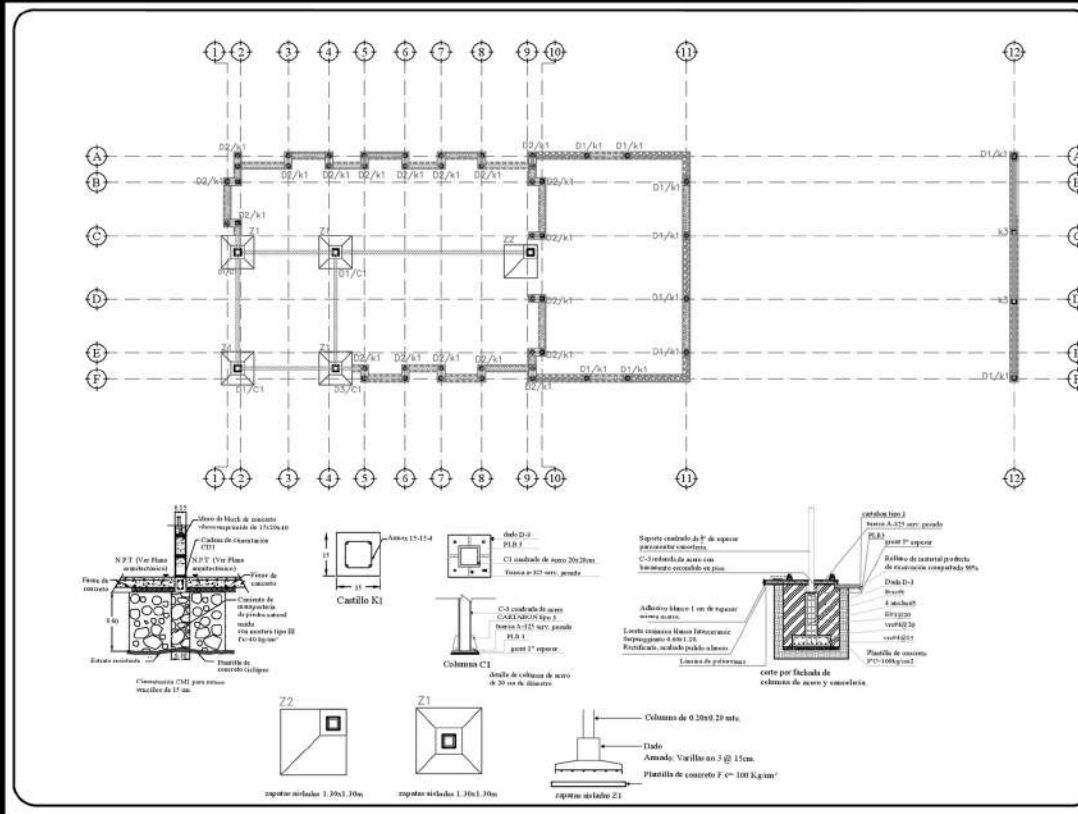

UNIVERSIDAD AUTÓNOMA DE YUCATÁN

FACULTAD DE ARQUITECTURA

CROQUIS DE LOCALIZACIÓN

PROYECTO: PARQUE PATRIMONIAL SUSULÁ

COMISARIA SUSULÁ

ARQUITECTO: MARIO ANTONIO LEÓN FLORES

ALFABETIZADO: ERNESTO RESENDEZ RAMÍREZ

ESCALA: 1:100


FECHA: 15/05/2018

ESTADO: YUCATÁN

EST-01

ESTRUCTURA

SALA DE LECTURA

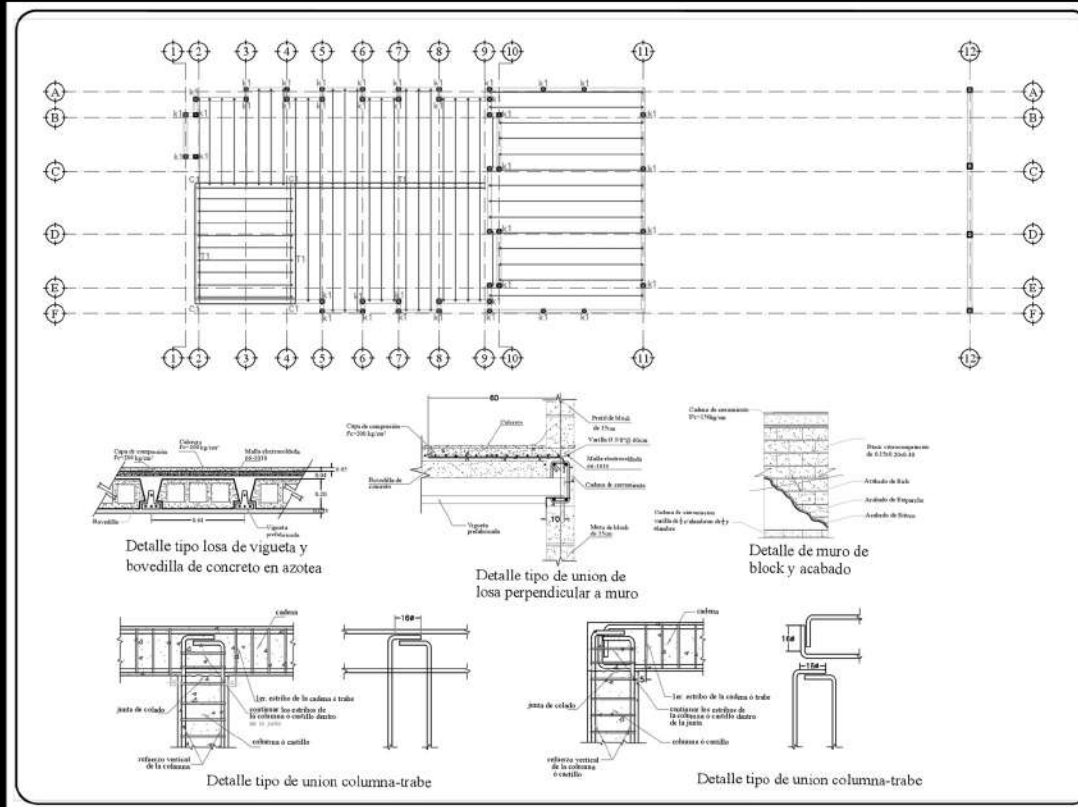

UNIVERSIDAD AUTÓNOMA DE YUCATÁN

FACULTAD DE ARQUITECTURA

CROQUIS DE LOCALIZACIÓN

PROYECTO: PARQUE PATRIMONIAL SUSULÁ

COMISARIA SUSULÁ

ARQUITECTO: MARIO ANTONIO LEÓN FLORES

ALFABETIZADO: ERNESTO RESENDEZ RAMÍREZ

ESCALA: 1:100

FECHA: 15/05/2018


ESTADO: YUCATÁN


EST-02

ESTRUCTURA

SALA DE LECTURA



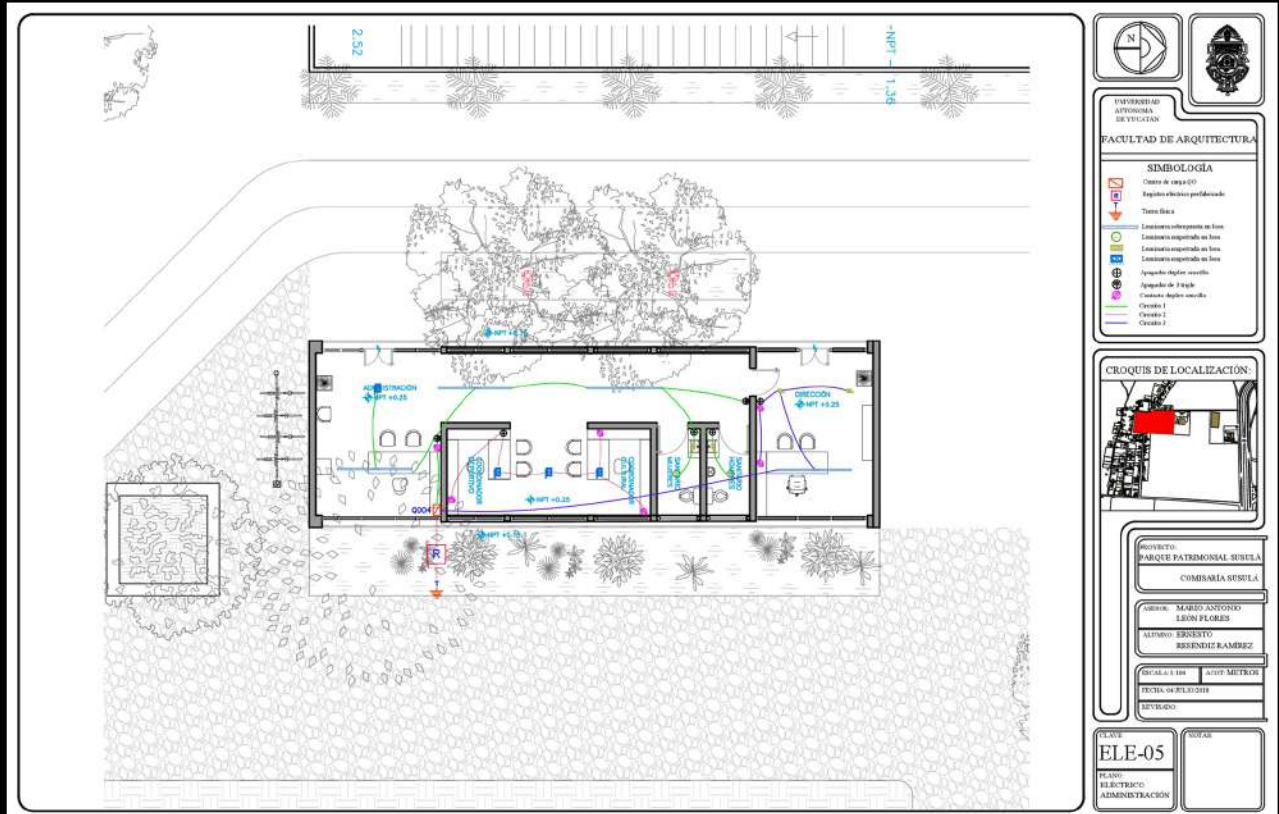

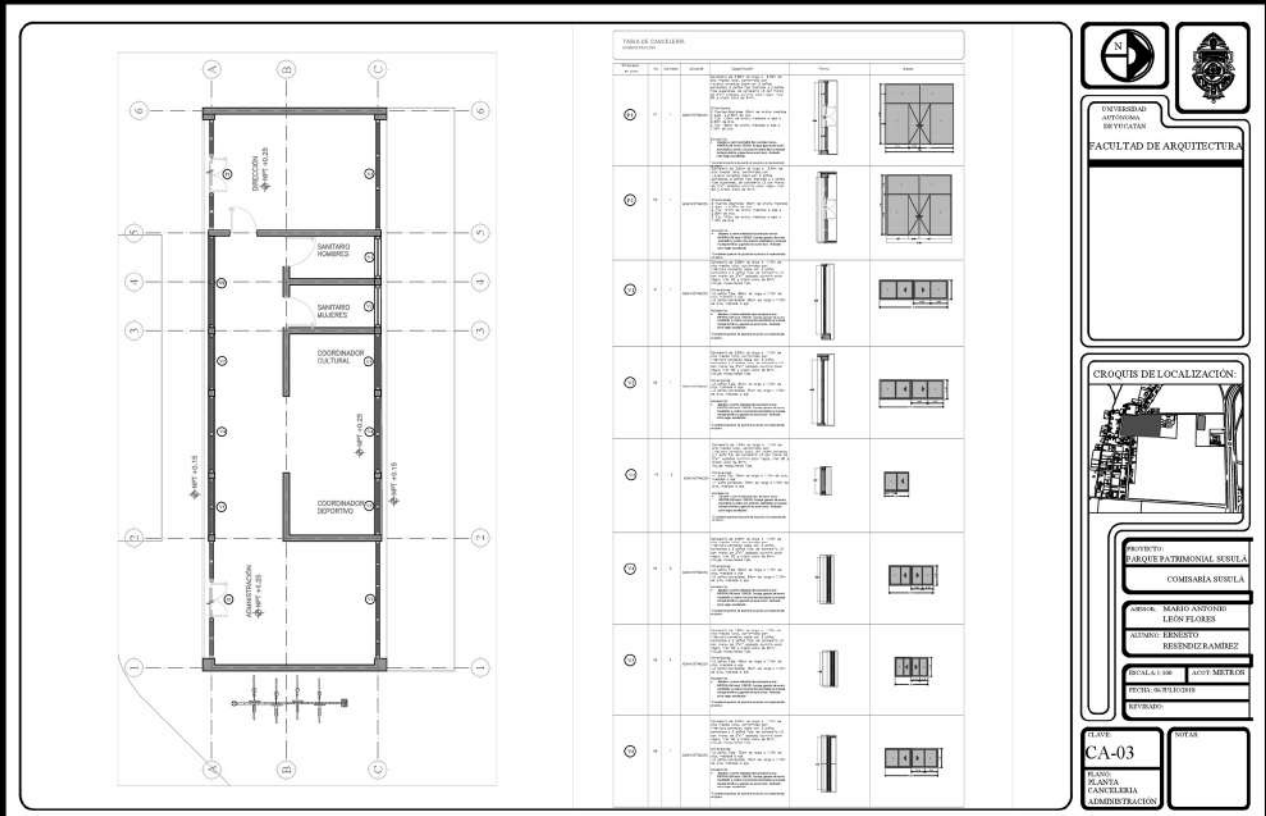




## MUSEO URBANO | RAMBLA PANTEÓN FRANCÉS LA PIEDAD

La idea del conjunto parte de la revalorización del sitio y el rescate del espacio urbano subutilizado: el respeto a la privacidad misma del panteón y la apreciación de su valor histórico, así como la sensibilidad ante las necesidades del usuario en cada componente del proyecto. De esta manera, se propone dotar al ciudadano de un espacio urbano tanto de permanencia como de tránsito: diseñando la Rambla de manera integral con el muro perimetral del Panteón Francés "La Piedad".

El muro se conceptualiza como un umbral, una puerta que permite tanto observar como exhibir el valor tangible e intangible del panteón: su belleza arquitectónica, histórica y ambiental. De igual manera, el conjunto de la Rambla y el muro, funcionan como un museo urbano, teniendo una secuencia espacial que parte de un preámbulo, con la exhibición de la línea del tiempo de las celebridades del panteón; asciende, convirtiéndose en un mirador que permite observar el valor tangible del espacio, y culmina con la planta libre de usos mixtos, convirtiéndose en un nodo importante del recorrido.

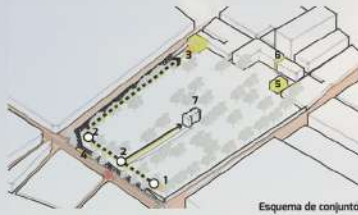


1. Inicio del recorrido
2. Mirador
3. Fin del recorrido (planta baja del conjunto de departamentos)
4. Área locales comerciales
5. Grutas y velatorio
6. Capilla (nueva)
7. Iglesia (existente)

1808061\_A



**C**OLABORACIÓN EN CONCURSO DE ARQUITECTURA. EL CONCURSO CONSISTIÓ EN UNA PROPUESTA DE DISEÑO DE UNA RAMBLA EN EL PERÍMETRO DEL PANTEÓN FRANCÉS DE LA PIEDAD, ADemás DE UNA PROPUESTA PARA EL MURO PERIMETRAL, UN EDIFICIO DE DEPARTAMENTOS Y UNA CAPILLA AL INTERIOR DEL TERRENO.

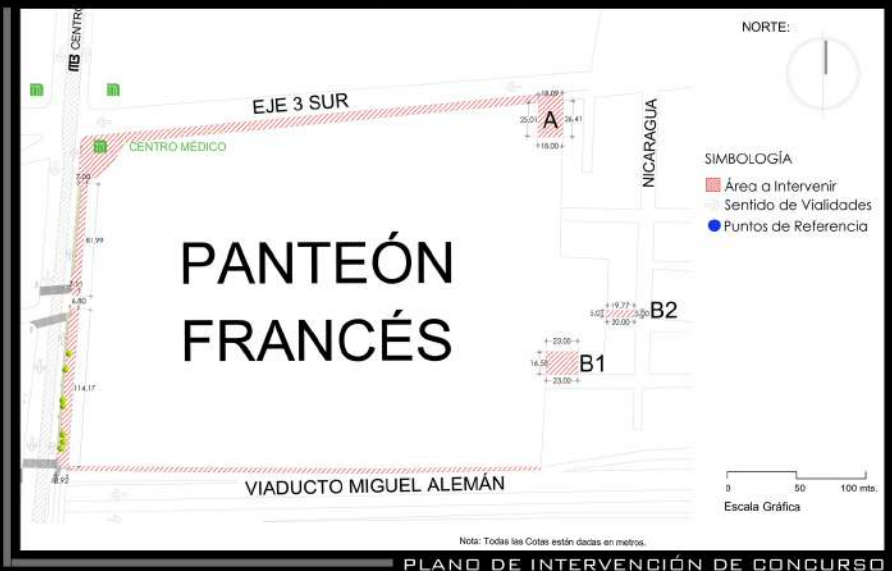



## DEPARTAMENTOS PARA ESTUDIANTES

"Negar el contexto también significa tomarlo en consideración", de esta manera se conceptualiza el proyecto, siendo así un sistema totalmente introvertido y privado, pero que genera un gesto hacia el contexto inmediato mediante el carácter público de la planta baja, siendo parte importante del recorrido del Museo/ Rambla.

El proyecto parte de dos ejes principales compositivos, que dotan al proyecto de un esquema libre y articulado. De esta manera, el cruce de dichos ejes forma el núcleo de convivencia haciendo partícipes a todos los usuarios. El proyecto vive hacia su interior; donde las habitaciones y los espacios comunes son abrazados por vegetación. De esta manera, cada departamento cuenta con acceso independiente, generando privacidad y, a su vez, dotando de iluminación y ventilación natural.




## CAPILLA

La capilla se concibe como un espacio semiabierto en total conexión con la naturaleza, permitiendo la continuidad con el exterior y las áreas verdes del Panteón Francés. El esquema parte de un solo eje compositivo, que genera una dirección hacia el encuentro de la espiritualidad, acompañado con luz cenital dirigida a lo largo del recorrido. El acceso adquiere una escala humana y dirige para entrar a la capilla; en la nave, el espacio se expande mediante el uso de la doble altura y las entradas de luz natural. La capilla hace un gesto hacia lo urbano, mediante el muro curvo que remata en la calle y que por su escala permite ver el interior.

1808061\_B

### Capilla: corte longitudinal

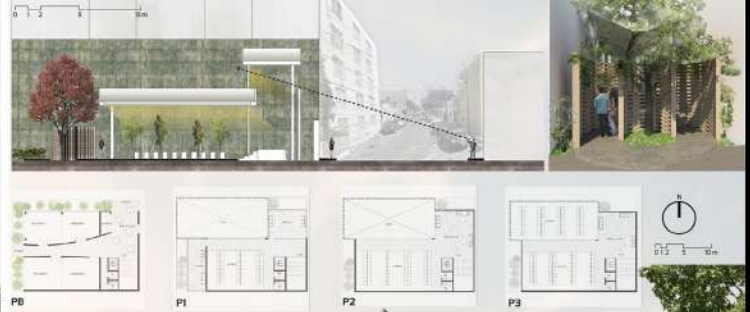


## EDIFICIO DE CRIPTAS + VELATORIOS

La importancia del proceso del ser humano para pasar de lo terrenal a la trascendencia espiritual es de gran inspiración para este proyecto, conceptualizado de esta manera y, tomando en cuenta las actividades del mismo, la planta baja es un eje horizontal que convive con el exterior (la naturaleza del Panteón) de tal suerte que, los velatorios forman parte de la transición del alma, mientras que el espacio de las criptas se desarrollan en un eje vertical que conviven directamente con la luz cenital y el cielo, ascendiendo hacia un plano espiritual.



LA CONCEPCIÓN DEL PROYECTO SE HIZO EN COLABORACIÓN CON 3 ARQUITECTOS MÁS. LA ENTREGA FINAL DEL CONCURSO CONSISTIÓ EN LA ENTREGA DE 2 LÁMINAS 90X60.

SE PARTICIPÓ EN EL DISEÑO DEL CONJUNTO, DE CADA UNO DE LOS ESPACIOS QUE LO CONFORMABAN, LA ELABORACIÓN DE LOS PLANOS Y DE LAS LÁMINAS, EL MODELADO 3D Y LOS MONTAJES.

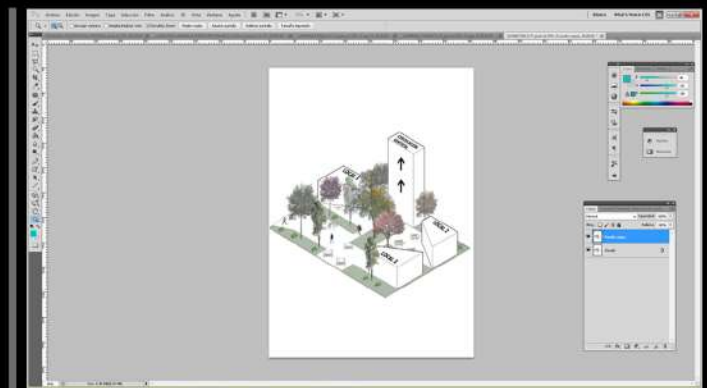

**P**ROGRAMAS:  
-AUTOCAD 2D Y 3D  
-PHOTOSHOP





**C**OLABORACIÓN  
EN LA  
CONSTRUCCIÓN DE  
INCINERADOR  
ECOLÓGICO PARA  
LA  
DESCOMPOSICIÓN  
DE DESECHOS  
HOSPITALARIOS.




**P**ARTICIPACIÓN EN LA CONSTRUCCIÓN Y  
EL ENSAMBLADO DE PIEZAS, EN EL  
PINTADO DEL INCINERADOR, LA  
INSTALACIÓN Y CONEXIÓN DE TUBERIAS.





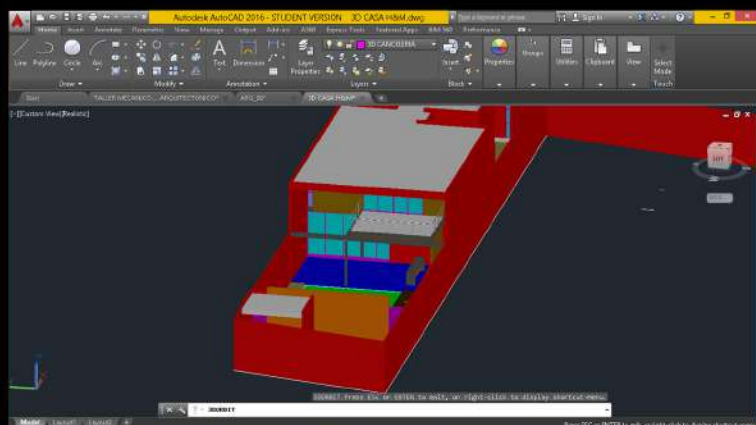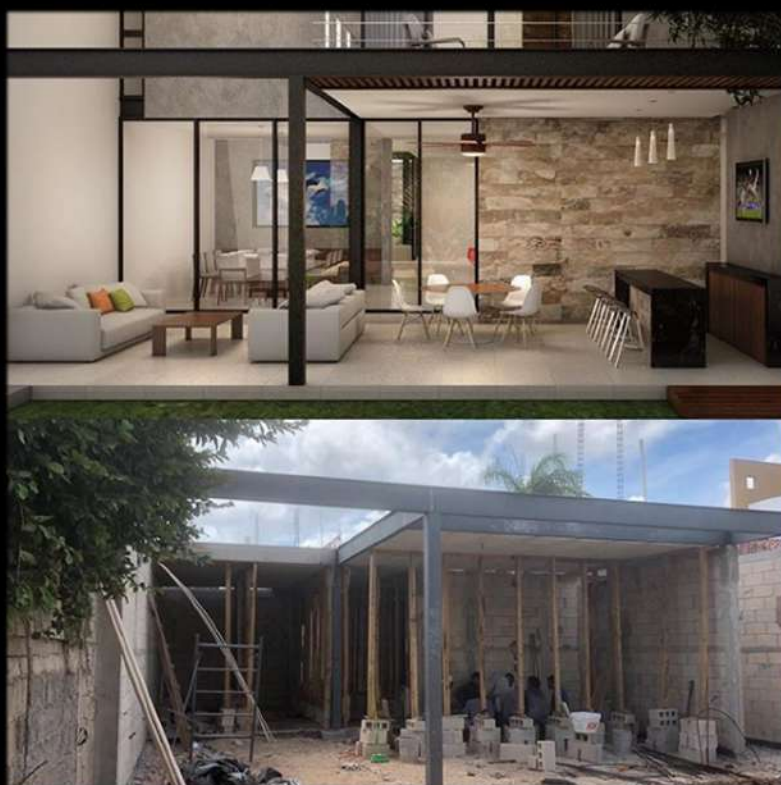

**E**LABORACIÓN DE MODELO EN AUTOCAD 3D DEL PROYECTO DE CASA HABITACIÓN, CONFORMADA POR 3 RECÁMARAS, JARDÍN, GARAGE, PISCINA, TERRAZA, 4 BAÑOS, SALA COMEDOR, COCINA, SALA DE TV/ESTUDIO Y CUARTO DE SERVICIO, ALMACÉN, CUARTO DE MÁQUINAS Y SALÓN.

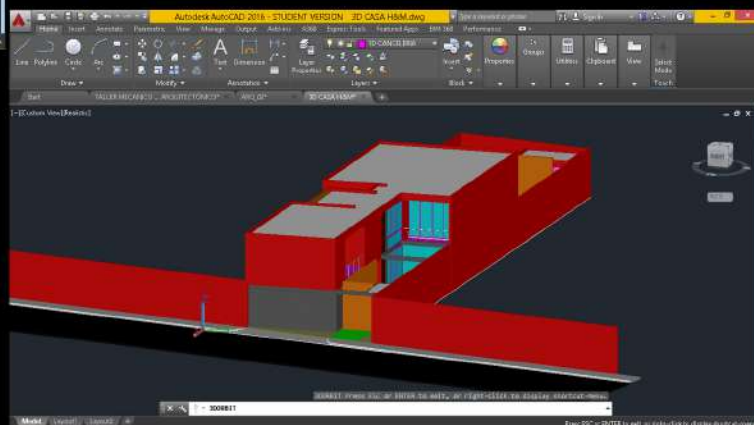

**P**ROGRAMAS:  
-AUTOCAD 2D Y 3D



RENDER FINAL





MODELO FACHADA PRINCIPAL






RENDER FINAL

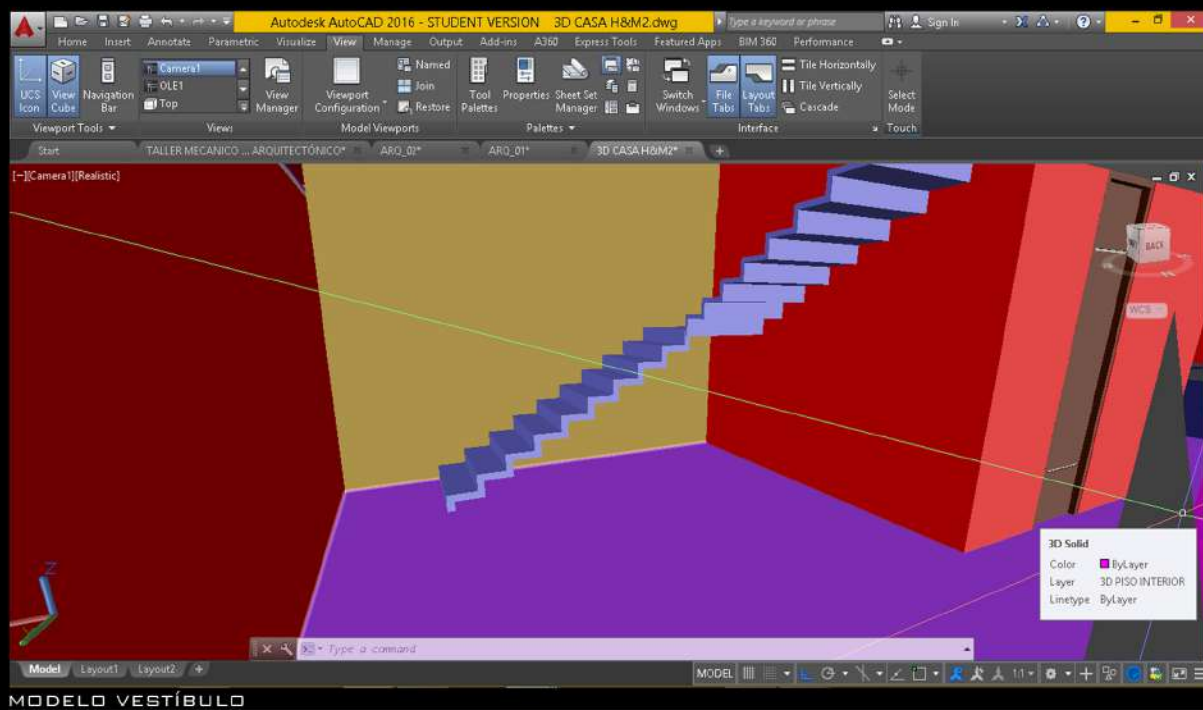

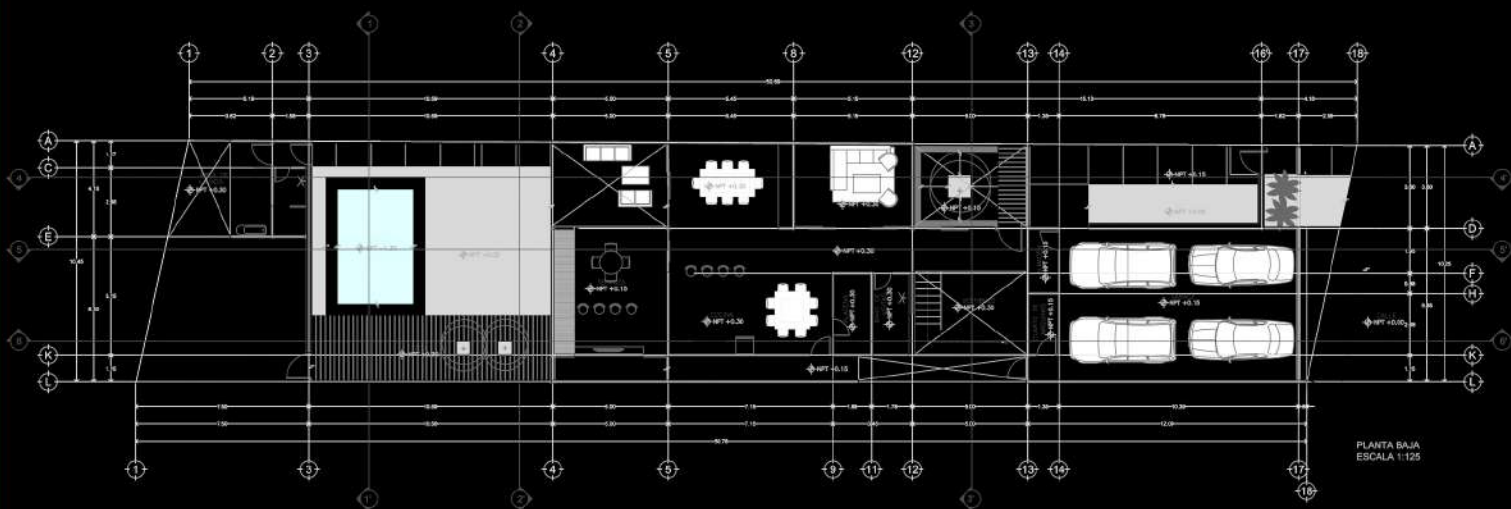


PLANTA BAJA  
ESCALA 1:125

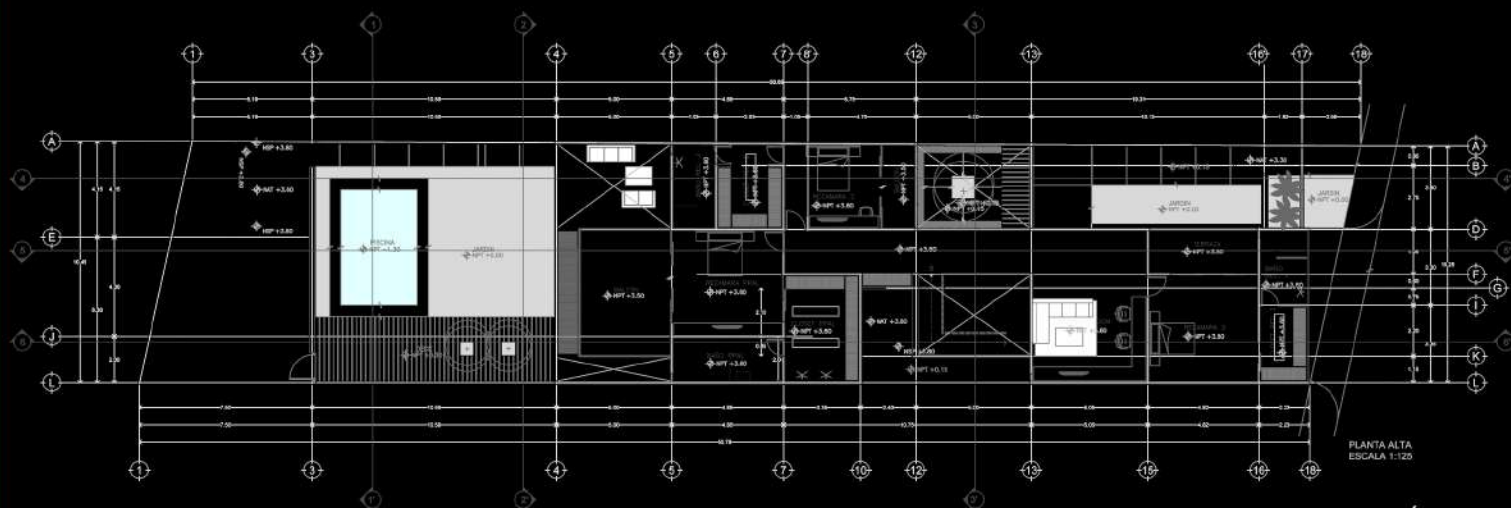



PLANTA ALTA  
ESCALA 1:125


## PLANTAS ARQUITECTÓNICAS

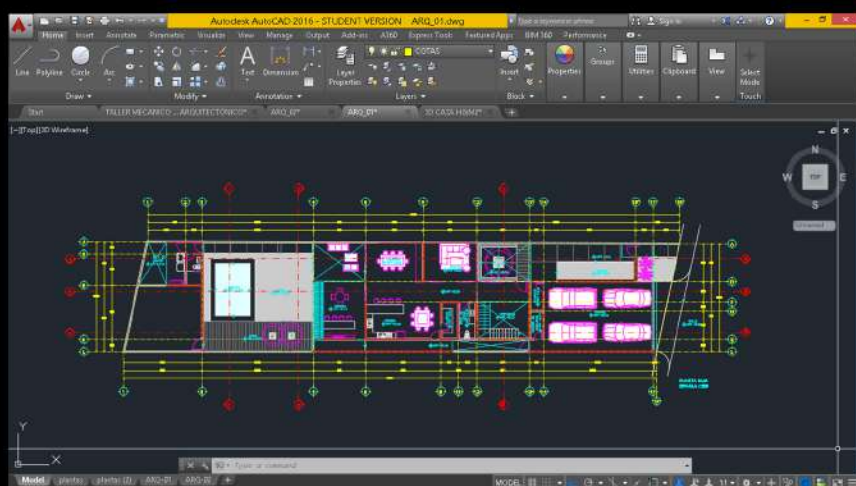


**P**ROGRAMAS:  
-AUTOCAD 2D



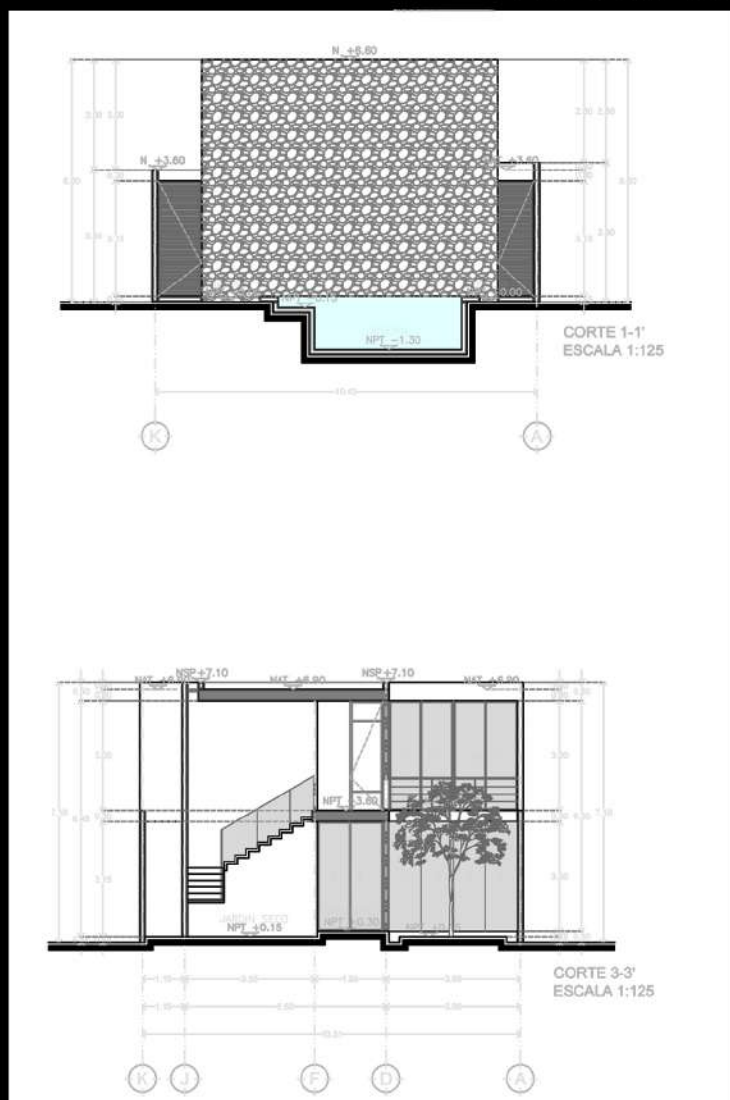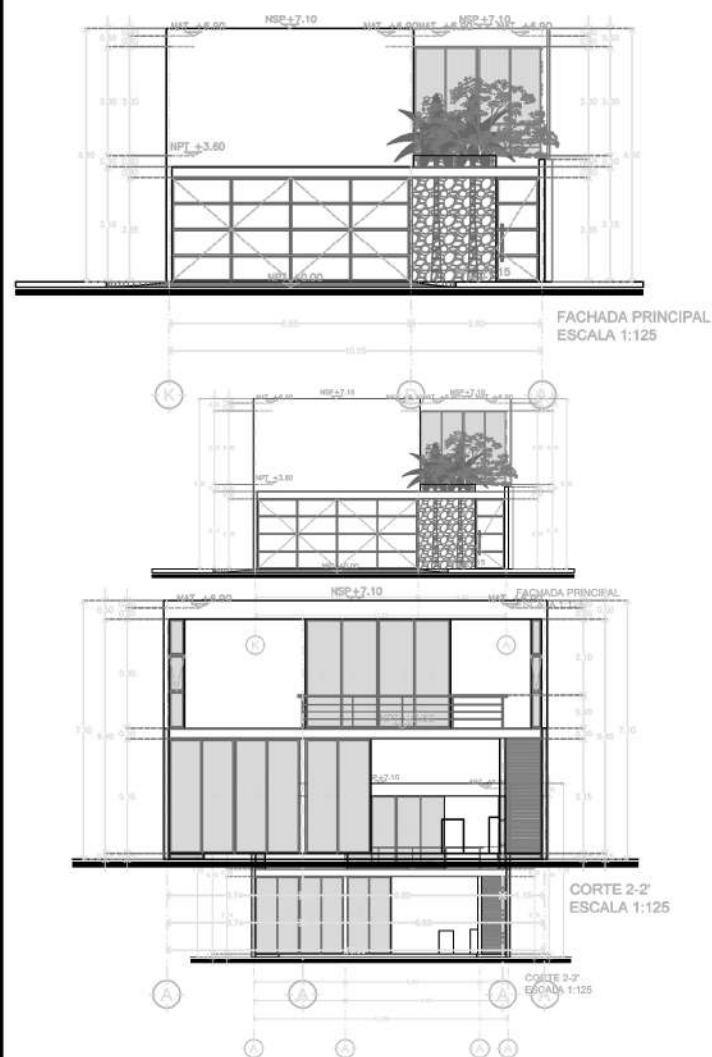

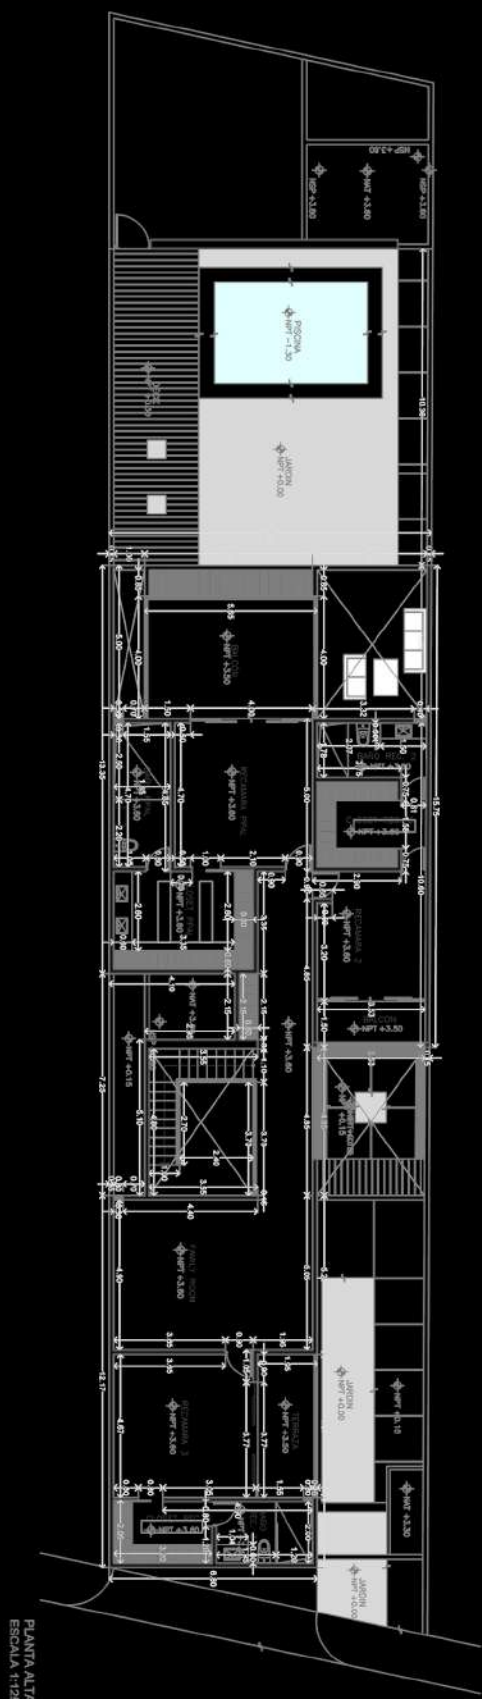


PLANOS DE  
ALBAÑILERÍA

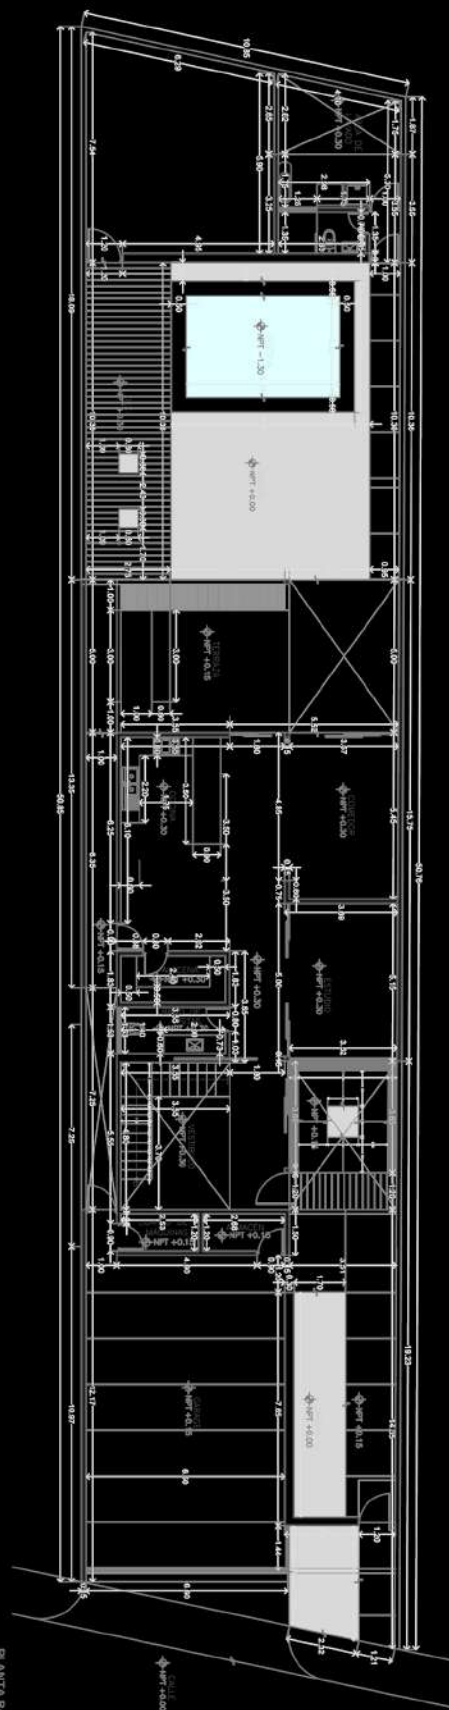







PLANOS DE  
ACABADOS

PLANTA ALTA  
ESCALA 1:125

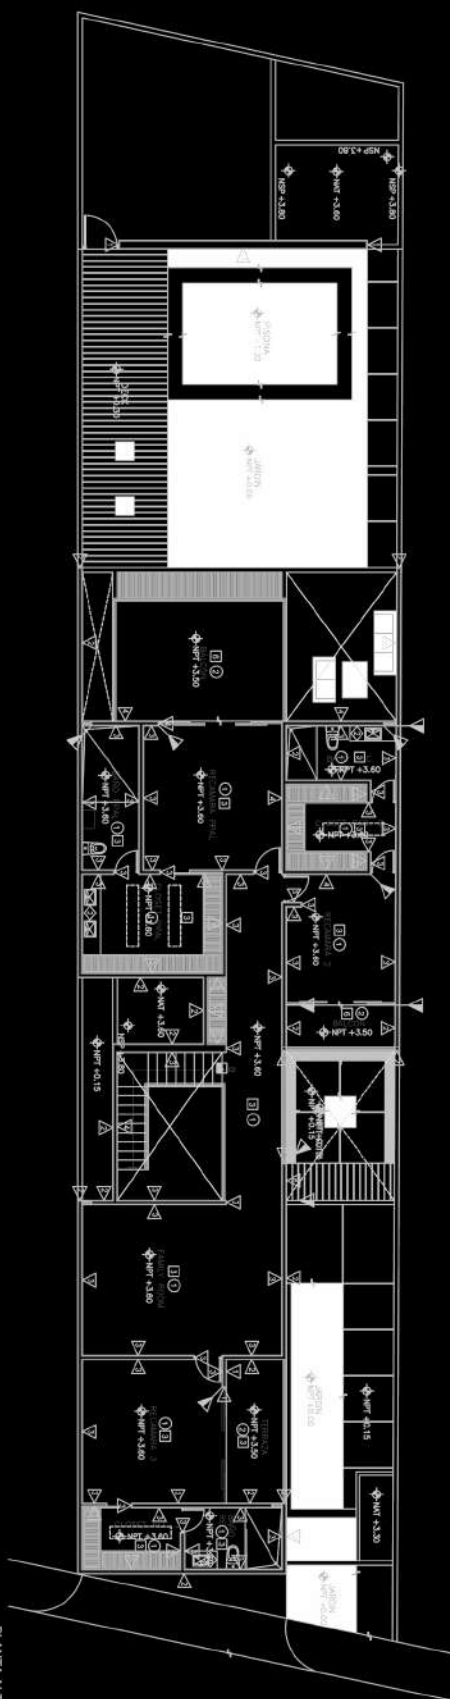

PLANTA BAJA  
ESCALA 1:125

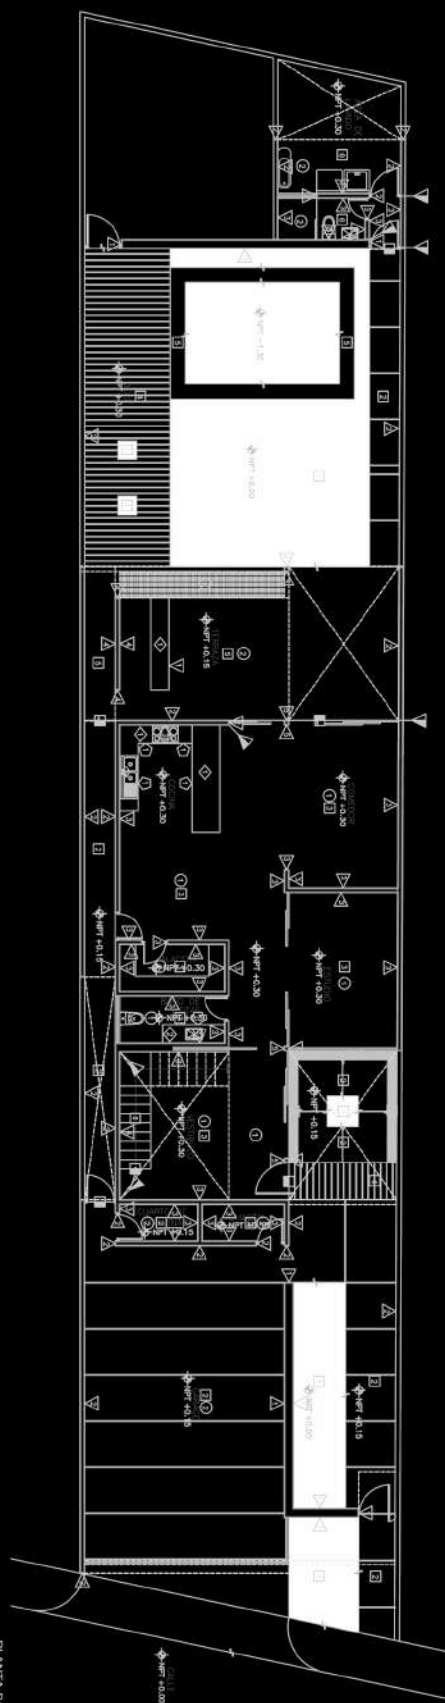


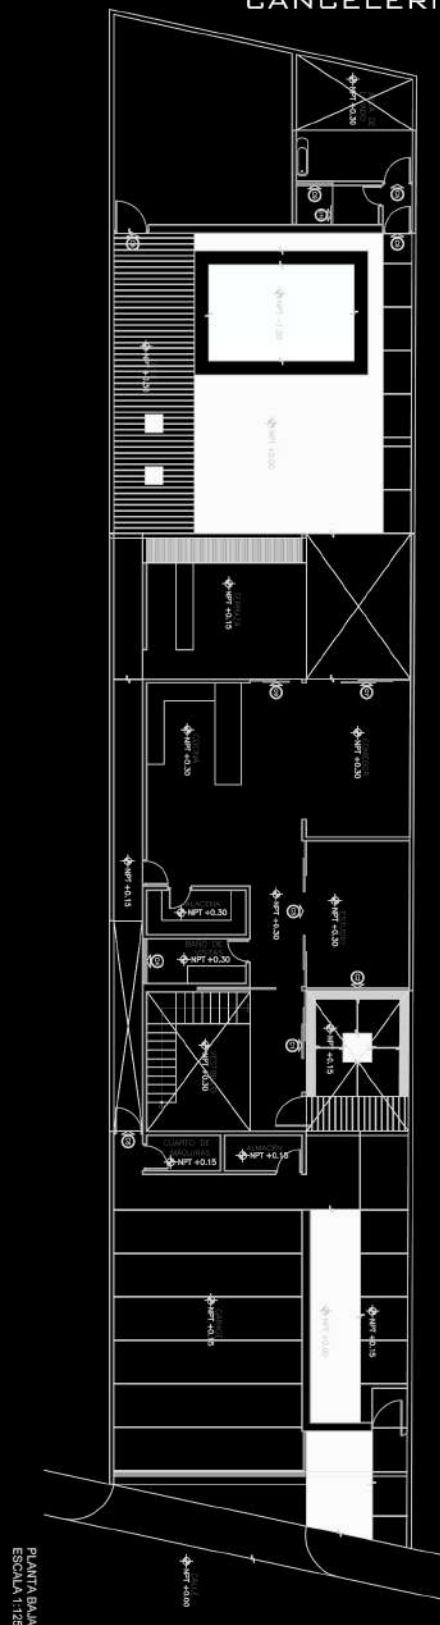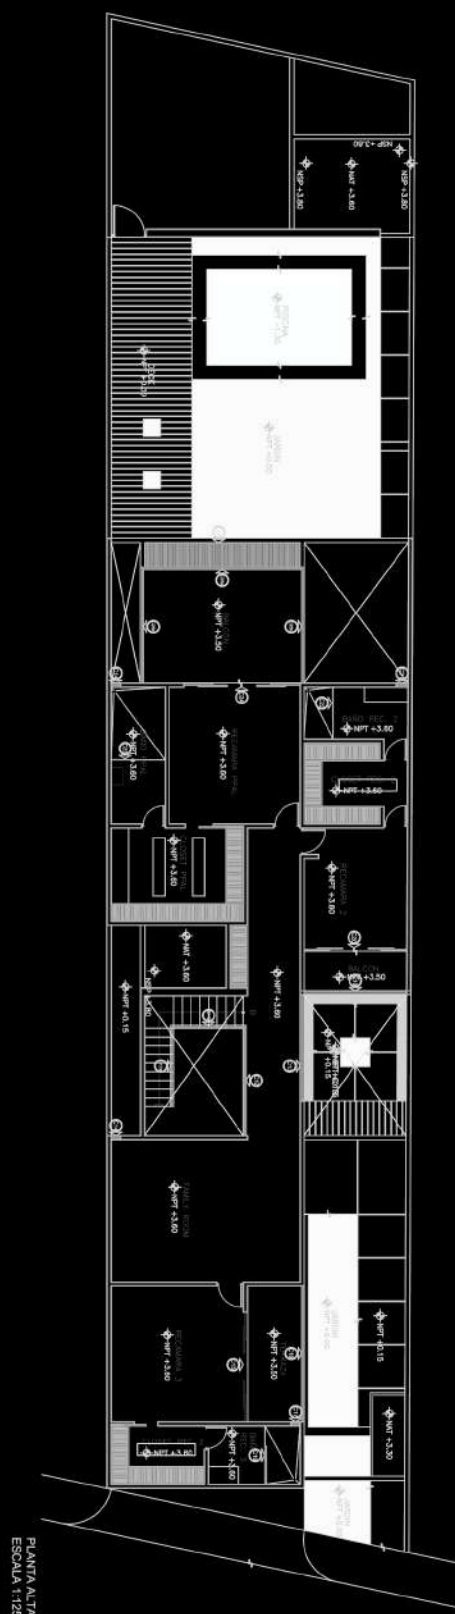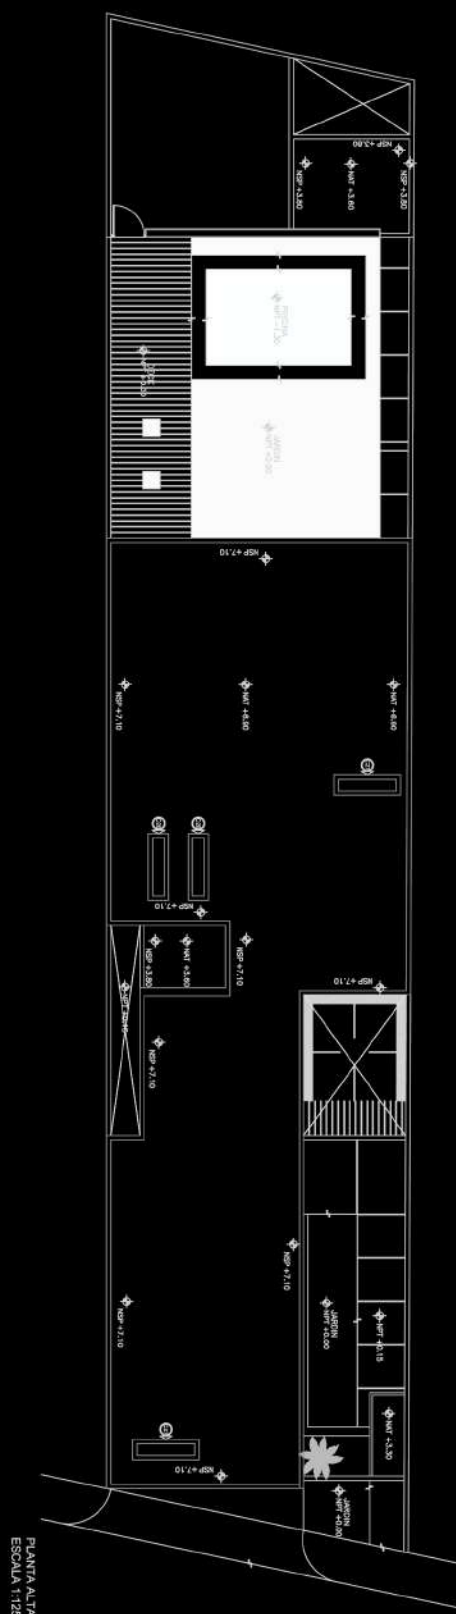



<table border="1"> <thead> <tr> <th>LOCALIZACION</th> <th>CANTIDAD</th> <th>ESPECIFICACION</th> </tr> </thead> <tbody> <tr> <td>C1</td> <td>1</td> <td>Sistema formado por una (1) y dos (2) unidades de ventana de aluminio anodizado, con acabado de pintura electrocoat.</td> </tr> </tbody> </table>	LOCALIZACION	CANTIDAD	ESPECIFICACION	C1	1	Sistema formado por una (1) y dos (2) unidades de ventana de aluminio anodizado, con acabado de pintura electrocoat.	<table border="1"> <thead> <tr> <th>LOCALIZACION</th> <th>CANTIDAD</th> <th>ESPECIFICACION</th> </tr> </thead> <tbody> <tr> <td>C2</td> <td>1</td> <td>Sistema formado por una (1) y dos (2) unidades de ventana de aluminio anodizado, con acabado de pintura electrocoat.</td> </tr> </tbody> </table>	LOCALIZACION	CANTIDAD	ESPECIFICACION	C2	1	Sistema formado por una (1) y dos (2) unidades de ventana de aluminio anodizado, con acabado de pintura electrocoat.	<table border="1"> <thead> <tr> <th>LOCALIZACION</th> <th>CANTIDAD</th> <th>ESPECIFICACION</th> </tr> </thead> <tbody> <tr> <td>C3</td> <td>1</td> <td>Sistema formado por una (1) y dos (2) unidades de ventana de aluminio anodizado, con acabado de pintura electrocoat.</td> </tr> </tbody> </table>	LOCALIZACION	CANTIDAD	ESPECIFICACION	C3	1	Sistema formado por una (1) y dos (2) unidades de ventana de aluminio anodizado, con acabado de pintura electrocoat.	<table border="1"> <thead> <tr> <th>LOCALIZACION</th> <th>CANTIDAD</th> <th>ESPECIFICACION</th> </tr> </thead> <tbody> <tr> <td>C4</td> <td>1</td> <td>Sistema formado por una (1) y dos (2) unidades de ventana de aluminio anodizado, con acabado de pintura electrocoat.</td> </tr> </tbody> </table>	LOCALIZACION	CANTIDAD	ESPECIFICACION	C4	1	Sistema formado por una (1) y dos (2) unidades de ventana de aluminio anodizado, con acabado de pintura electrocoat.
LOCALIZACION	CANTIDAD	ESPECIFICACION																									
C1	1	Sistema formado por una (1) y dos (2) unidades de ventana de aluminio anodizado, con acabado de pintura electrocoat.																									
LOCALIZACION	CANTIDAD	ESPECIFICACION																									
C2	1	Sistema formado por una (1) y dos (2) unidades de ventana de aluminio anodizado, con acabado de pintura electrocoat.																									
LOCALIZACION	CANTIDAD	ESPECIFICACION																									
C3	1	Sistema formado por una (1) y dos (2) unidades de ventana de aluminio anodizado, con acabado de pintura electrocoat.																									
LOCALIZACION	CANTIDAD	ESPECIFICACION																									
C4	1	Sistema formado por una (1) y dos (2) unidades de ventana de aluminio anodizado, con acabado de pintura electrocoat.																									
<table border="1"> <thead> <tr> <th>LOCALIZACION</th> <th>CANTIDAD</th> <th>ESPECIFICACION</th> </tr> </thead> <tbody> <tr> <td>C5</td> <td>1</td> <td>Sistema formado por una (1) y dos (2) unidades de ventana de aluminio anodizado, con acabado de pintura electrocoat.</td> </tr> </tbody> </table>	LOCALIZACION	CANTIDAD	ESPECIFICACION	C5	1	Sistema formado por una (1) y dos (2) unidades de ventana de aluminio anodizado, con acabado de pintura electrocoat.	<table border="1"> <thead> <tr> <th>LOCALIZACION</th> <th>CANTIDAD</th> <th>ESPECIFICACION</th> </tr> </thead> <tbody> <tr> <td>C6</td> <td>1</td> <td>Sistema formado por una (1) y dos (2) unidades de ventana de aluminio anodizado, con acabado de pintura electrocoat.</td> </tr> </tbody> </table>	LOCALIZACION	CANTIDAD	ESPECIFICACION	C6	1	Sistema formado por una (1) y dos (2) unidades de ventana de aluminio anodizado, con acabado de pintura electrocoat.	<table border="1"> <thead> <tr> <th>LOCALIZACION</th> <th>CANTIDAD</th> <th>ESPECIFICACION</th> </tr> </thead> <tbody> <tr> <td>C7</td> <td>1</td> <td>Sistema formado por una (1) y dos (2) unidades de ventana de aluminio anodizado, con acabado de pintura electrocoat.</td> </tr> </tbody> </table>	LOCALIZACION	CANTIDAD	ESPECIFICACION	C7	1	Sistema formado por una (1) y dos (2) unidades de ventana de aluminio anodizado, con acabado de pintura electrocoat.	<table border="1"> <thead> <tr> <th>LOCALIZACION</th> <th>CANTIDAD</th> <th>ESPECIFICACION</th> </tr> </thead> <tbody> <tr> <td>C8</td> <td>1</td> <td>Sistema formado por una (1) y dos (2) unidades de ventana de aluminio anodizado, con acabado de pintura electrocoat.</td> </tr> </tbody> </table>	LOCALIZACION	CANTIDAD	ESPECIFICACION	C8	1	Sistema formado por una (1) y dos (2) unidades de ventana de aluminio anodizado, con acabado de pintura electrocoat.
LOCALIZACION	CANTIDAD	ESPECIFICACION																									
C5	1	Sistema formado por una (1) y dos (2) unidades de ventana de aluminio anodizado, con acabado de pintura electrocoat.																									
LOCALIZACION	CANTIDAD	ESPECIFICACION																									
C6	1	Sistema formado por una (1) y dos (2) unidades de ventana de aluminio anodizado, con acabado de pintura electrocoat.																									
LOCALIZACION	CANTIDAD	ESPECIFICACION																									
C7	1	Sistema formado por una (1) y dos (2) unidades de ventana de aluminio anodizado, con acabado de pintura electrocoat.																									
LOCALIZACION	CANTIDAD	ESPECIFICACION																									
C8	1	Sistema formado por una (1) y dos (2) unidades de ventana de aluminio anodizado, con acabado de pintura electrocoat.																									
<table border="1"> <thead> <tr> <th>LOCALIZACION</th> <th>CANTIDAD</th> <th>ESPECIFICACION</th> </tr> </thead> <tbody> <tr> <td>C9</td> <td>1</td> <td>Sistema formado por una (1) y dos (2) unidades de ventana de aluminio anodizado, con acabado de pintura electrocoat.</td> </tr> </tbody> </table>	LOCALIZACION	CANTIDAD	ESPECIFICACION	C9	1	Sistema formado por una (1) y dos (2) unidades de ventana de aluminio anodizado, con acabado de pintura electrocoat.	<table border="1"> <thead> <tr> <th>LOCALIZACION</th> <th>CANTIDAD</th> <th>ESPECIFICACION</th> </tr> </thead> <tbody> <tr> <td>C10</td> <td>1</td> <td>Sistema formado por una (1) y dos (2) unidades de ventana de aluminio anodizado, con acabado de pintura electrocoat.</td> </tr> </tbody> </table>	LOCALIZACION	CANTIDAD	ESPECIFICACION	C10	1	Sistema formado por una (1) y dos (2) unidades de ventana de aluminio anodizado, con acabado de pintura electrocoat.	<table border="1"> <thead> <tr> <th>LOCALIZACION</th> <th>CANTIDAD</th> <th>ESPECIFICACION</th> </tr> </thead> <tbody> <tr> <td>C11a</td> <td>1</td> <td>Sistema formado por una (1) y dos (2) unidades de ventana de aluminio anodizado, con acabado de pintura electrocoat.</td> </tr> </tbody> </table>	LOCALIZACION	CANTIDAD	ESPECIFICACION	C11a	1	Sistema formado por una (1) y dos (2) unidades de ventana de aluminio anodizado, con acabado de pintura electrocoat.	<table border="1"> <thead> <tr> <th>LOCALIZACION</th> <th>CANTIDAD</th> <th>ESPECIFICACION</th> </tr> </thead> <tbody> <tr> <td>C11b</td> <td>1</td> <td>Sistema formado por una (1) y dos (2) unidades de ventana de aluminio anodizado, con acabado de pintura electrocoat.</td> </tr> </tbody> </table>	LOCALIZACION	CANTIDAD	ESPECIFICACION	C11b	1	Sistema formado por una (1) y dos (2) unidades de ventana de aluminio anodizado, con acabado de pintura electrocoat.
LOCALIZACION	CANTIDAD	ESPECIFICACION																									
C9	1	Sistema formado por una (1) y dos (2) unidades de ventana de aluminio anodizado, con acabado de pintura electrocoat.																									
LOCALIZACION	CANTIDAD	ESPECIFICACION																									
C10	1	Sistema formado por una (1) y dos (2) unidades de ventana de aluminio anodizado, con acabado de pintura electrocoat.																									
LOCALIZACION	CANTIDAD	ESPECIFICACION																									
C11a	1	Sistema formado por una (1) y dos (2) unidades de ventana de aluminio anodizado, con acabado de pintura electrocoat.																									
LOCALIZACION	CANTIDAD	ESPECIFICACION																									
C11b	1	Sistema formado por una (1) y dos (2) unidades de ventana de aluminio anodizado, con acabado de pintura electrocoat.																									

PLANO DE  
CANGELERÍA

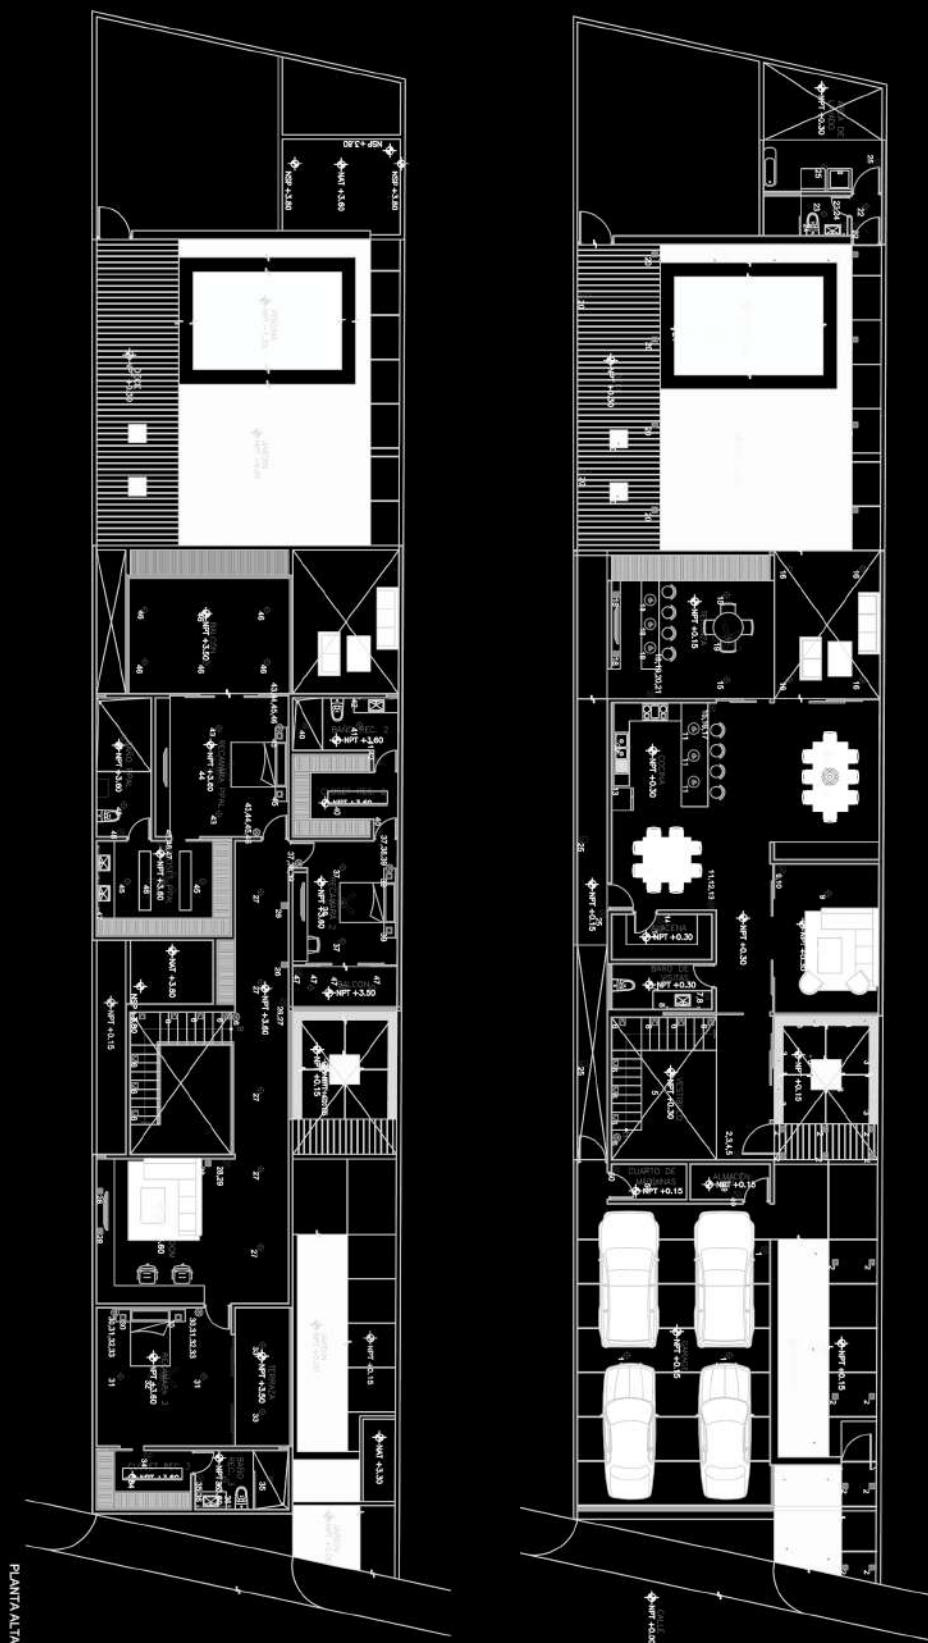


PLANO DE  
ILUMINACIÓN





PLANO DE  
INSTALACIONES  
ELÉCTRICAS

PLANTA ALTA  
ESCALA 1:125

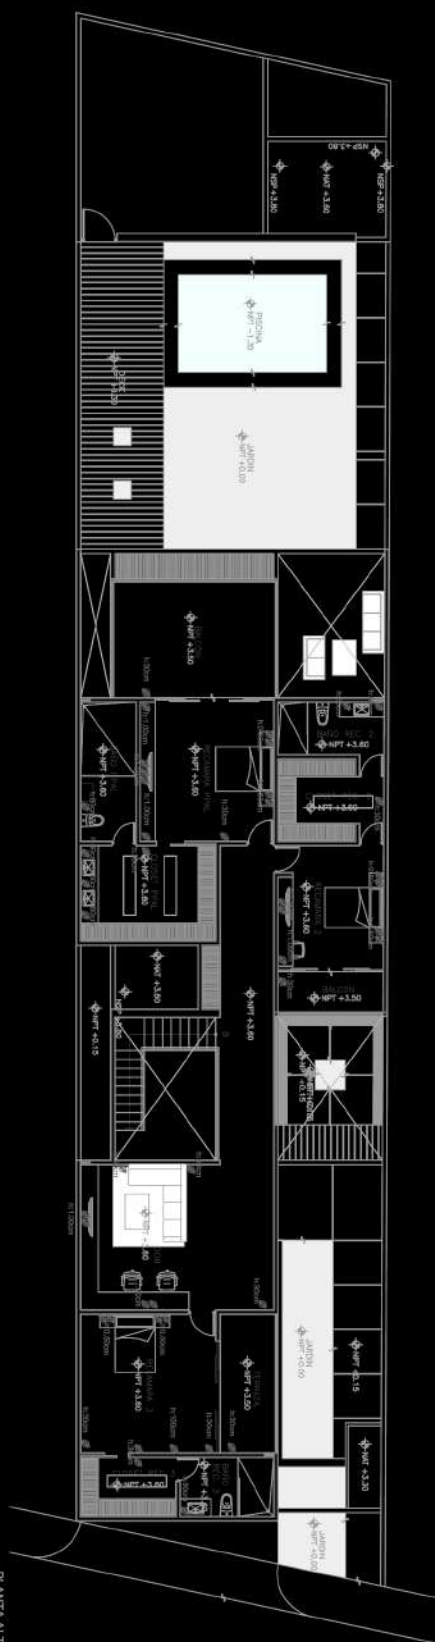


PLANTA BAJA  
ESCALA 1:125

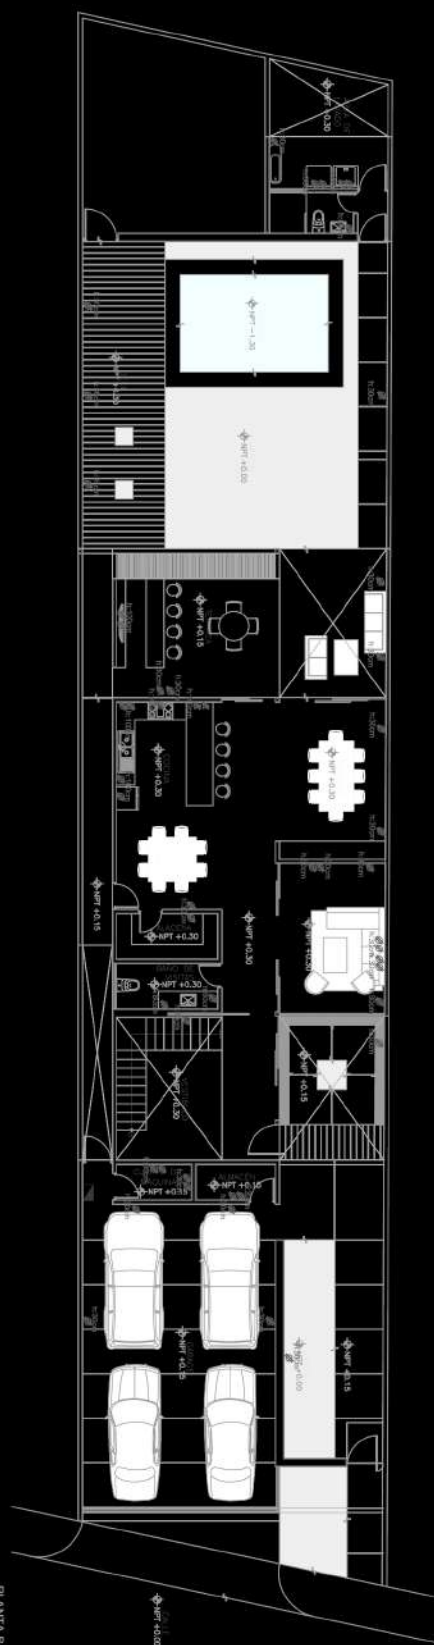

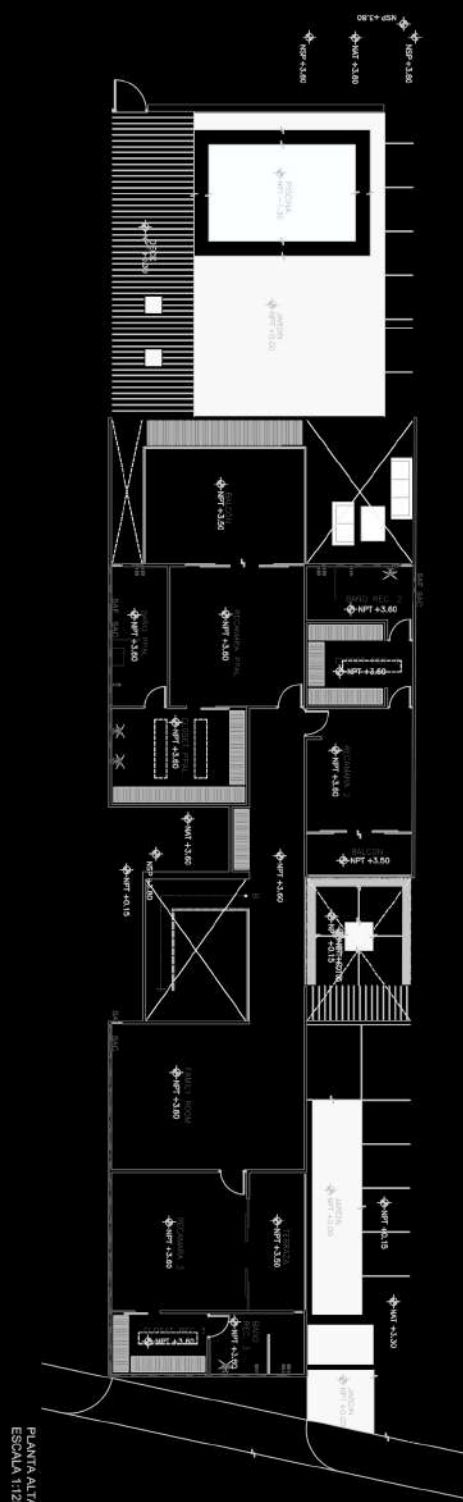


PLANTA ALTA  
ESCALA 1:125

PLANO DE  
INSTALACIONES  
HIDR+AULICAS

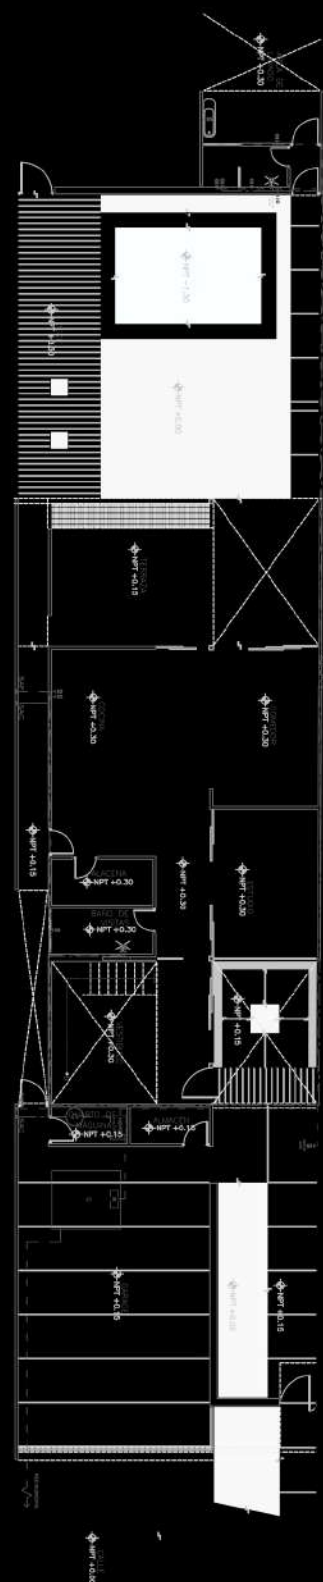


PLANTA BAJA  
ESCALA 1:125



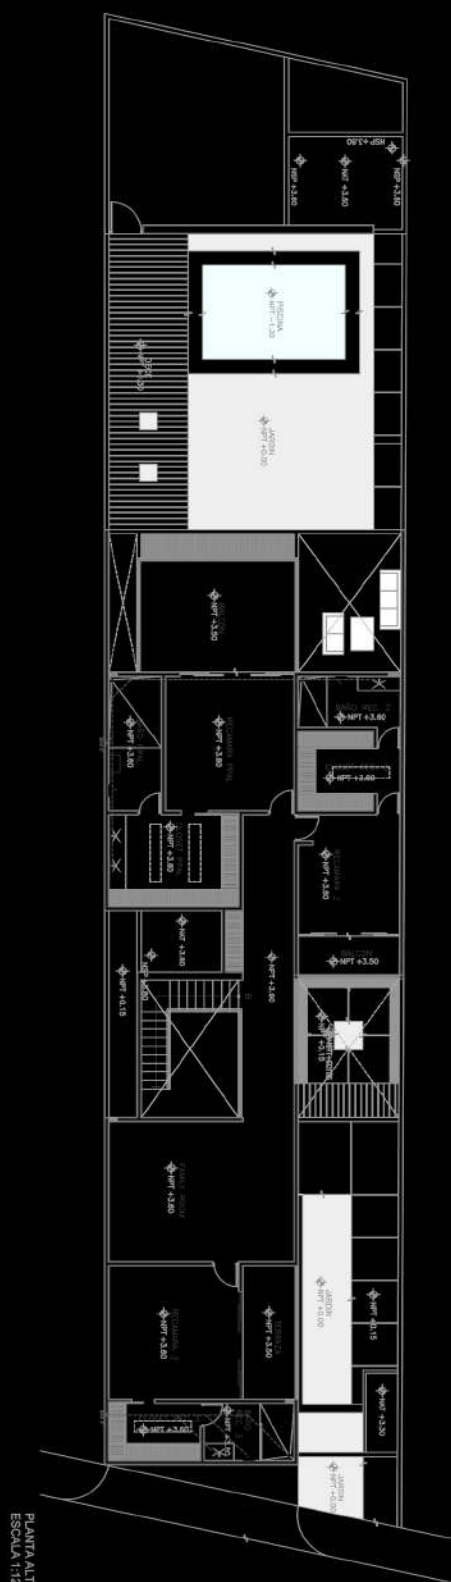


PLANTA ALTA  
ESCALA 1:125


PLANO DE  
INSTALACIONES  
SANITARIAS

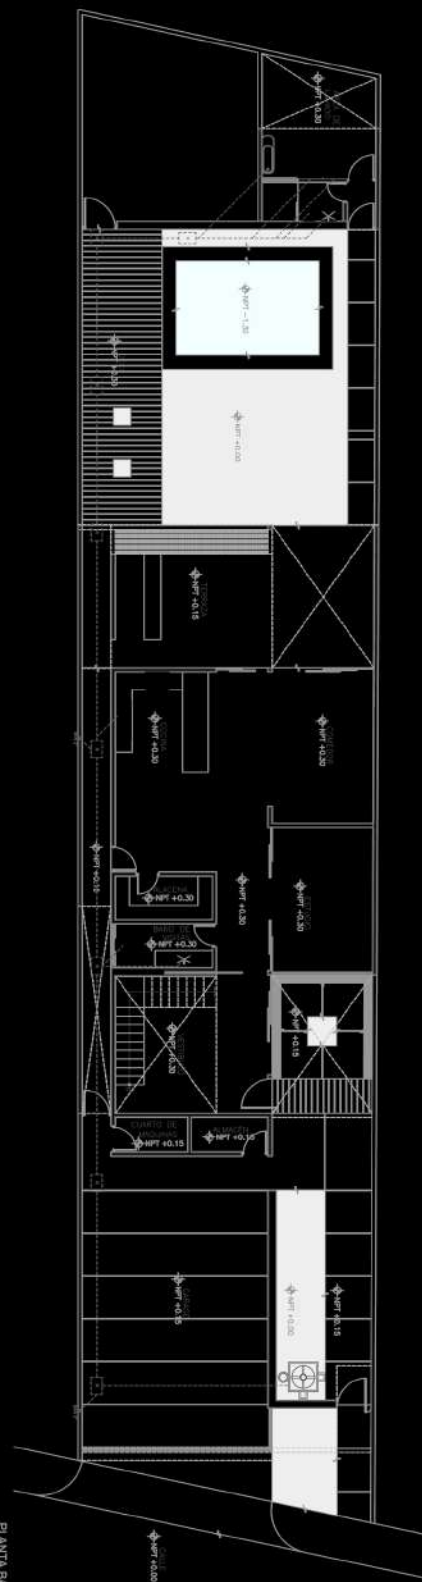


PLANTA BAJA  
ESCALA 1:125

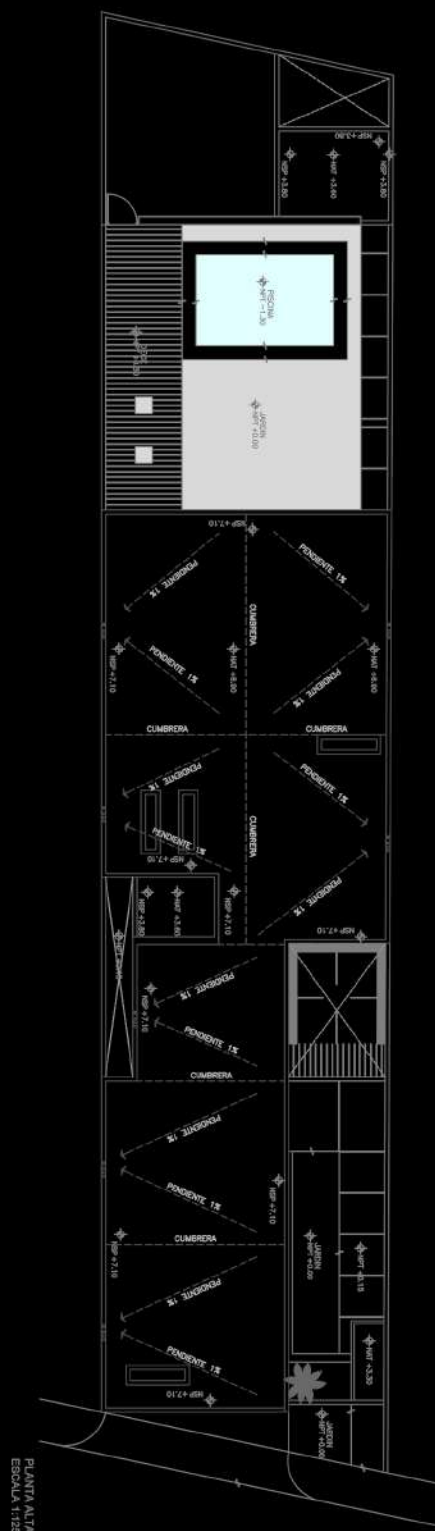

PLANTA ALTA  
ESCUOLA 1125

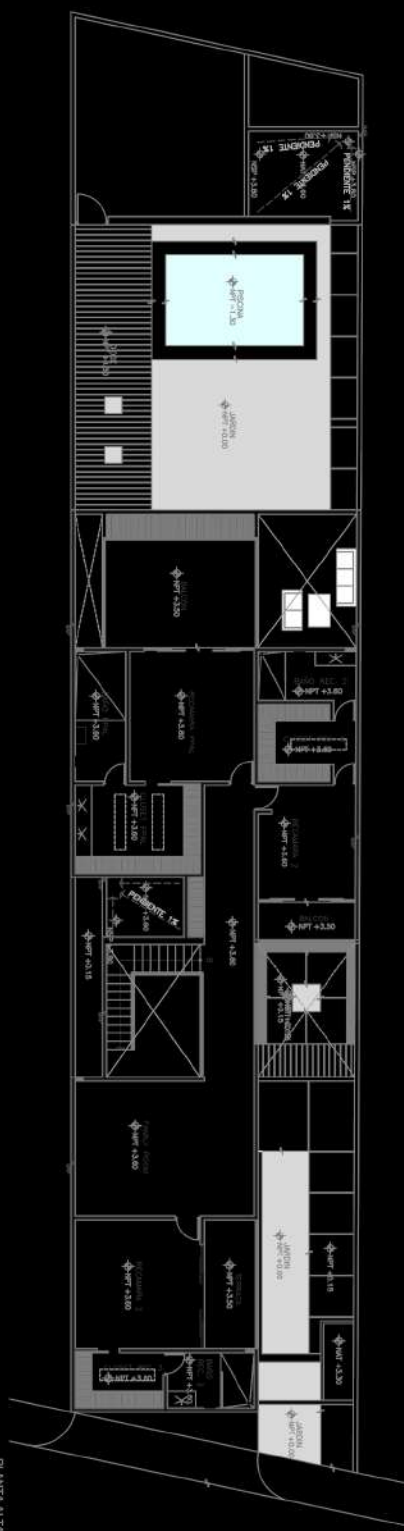


PLANTA BAJA  
ESCUOLA 1125

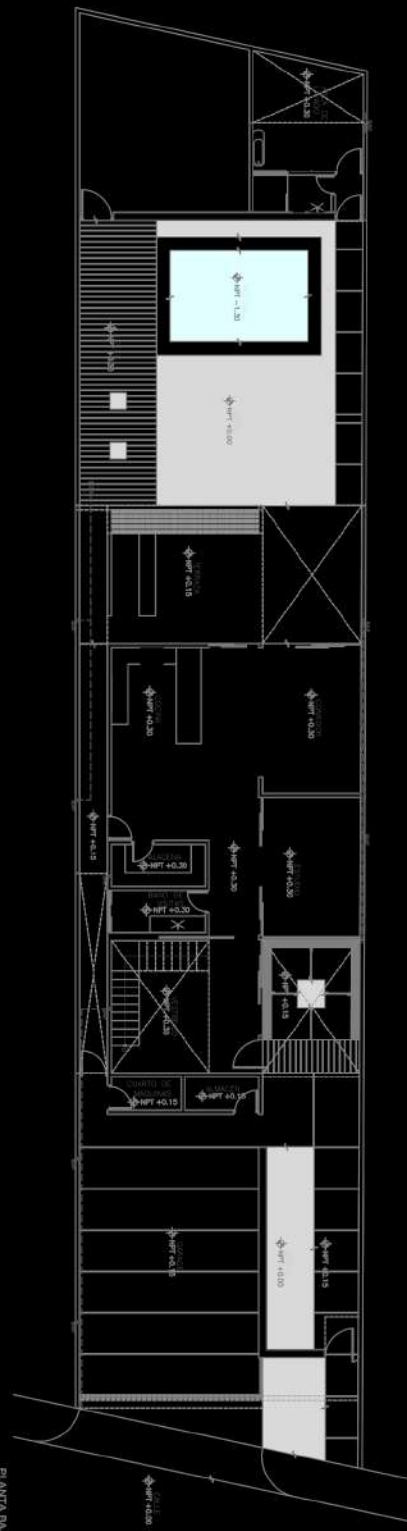

## PLANO DE INSTALACIONES PLUVIALES



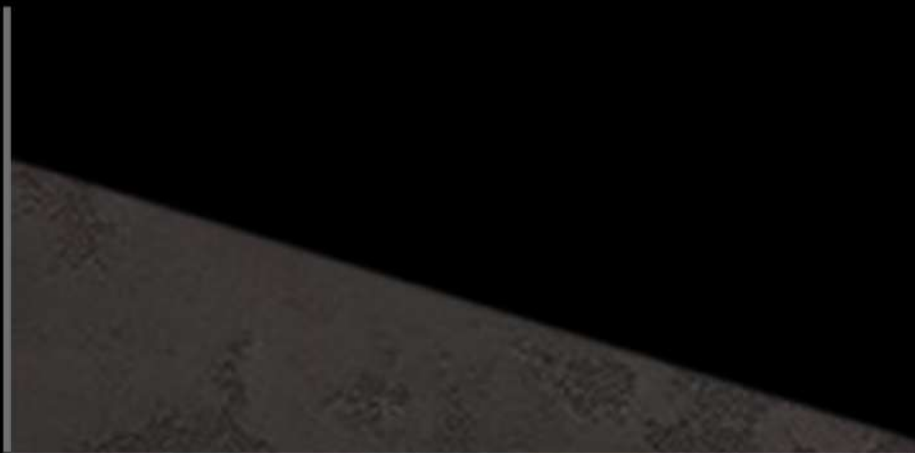

FOTOS TOMADAS DURANTE VISITA DE OBRA PARA LEVANTAMIENTO FOTOGRÁFICO Y BITÁCORA DE OBRA.


EN LA VISITA SE HIZO UN LEVANTAMIENTO FÍSICO PARA POSTERIORMENTE SER DIBUJADO EN AUTOCAD.

EL PROYECTO EJECUTIVO DE ESTA OBRA SE LLEVO A CABO EN EL DESPACHO, EN EL CUÁL SE TUVO PARTICIPACIÓN.





**C**OLABORACIÓN EN OBRA PRIVADA PARA RESIDENCIA UBICADA EN LA CIUDAD DE MÉRIDA, YUCATÁN, CON EMPRESA DEDICADA AL DISEÑO DE ILUMINACION ARQUITECTÓNICA. LA COLABORACIÓN CONSISTIÓ EN DAR SEGUIMIENTO A LA OBRA DESIGNADA, SEGUIMIENTO AL SUMINISTRO POR PARTE DE PROVEEDORES, TRATO CON EL CLIENTE, VISITA DE OBRA, ELABORACIÓN DE LEVANTAMIENTOS FÍSICOS Y FOTOGRÁFICOS, ELABORACIÓN DE PLANOS DE ILUMINACIÓN, CATÁLOGOS DE ILUMINACIÓN, PRESENTACIONES Y REPRESENTACIÓN A MANO DEL DISEÑO DE ILUMINACIÓN.

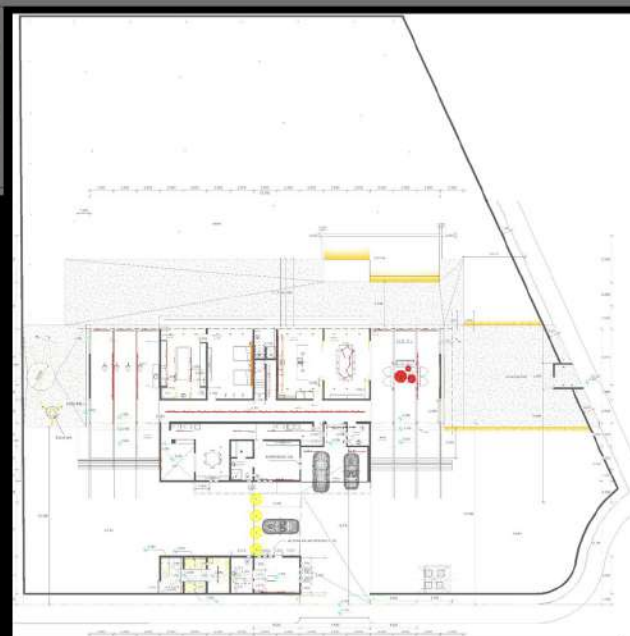

PLANO DE ILUMINACIÓN





LEVANTAMIENTO FOTOGRÁFICO EN VISITAS DE OBRA


**P**RESENTACIÓN DEL PROYECTO DE ILUMINACIÓN  
PARA LA OBRA EN JUNTA CON EL CLIENTE.

**P**ROGRAMAS:  
-AUTOCAD 2D  
-PHOTOSHOP  
-EXCEL  
-POWER POINT

**CASA ESTUDIO MALENA | OBRA - 333 LUXES**  
MÉRIDA, YUCATÁN  
JUL./2017



**S**E PRESENTA AL CLIENTE LA ILUMINACIÓN PROPUESTA PARA CADA ESPACIO, ASÍ COMO LA MUESTRA FÍSICA DE CADA LUMINARIA.

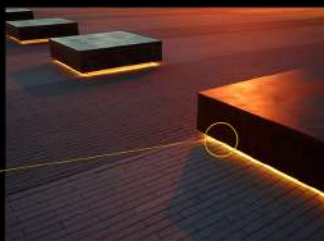

..... **S**  
K  
E  
T  
C  
H  
E  
S















**E**LABORACIÓN DE SKETCH PARA PRESENTAR LAS INTENCIONES DE LA ILUMINACIÓN IMPLEMENTADA.

**CASA ESTUDIO MALENA | OBRA - 333 LUXES**

MÉRIDA, YUCATÁN

JUL./2017



Residencia Noemí						
PLANTA BAJA						
Partida	Clave	Imagen	Cant.	Descripción	Fuente de Luz	Consumo
1	L01		5	Sistema de iluminación compuesto por luminario para empotrar en piso, cuerpo elaborado en extrusión de aluminio, 1 ventana, acabado exterior en color Gris Acero, equipado con un sistema de leds de 2 watts, 2700 kelvin, driver electrónico integrado con operación de 90 - 140 volts.	LED 2w 100-240v 2700k	10.0 W
2	L02		32	Sistema de iluminación compuesto por Luminario para empotrar a piso, empaque de silicon de alta precisión, tornillería en acero inoxidable Optica de 20° de apertura, driver electrónico integrado al luminario. Incluye housing , con un sistema de led de 6 watts, 2700 Kelvin.	LED 6w 100-240v 2700k	192.0 W
3	L03		5	Luminario para sobreponer en muro, cuerpo elaborado en extrusion de aluminio, acabado exterior blanco mate, difusor de cristal transparente templado, equipado con tecnología LED de 6.5W. Con operación a 110-220 volts.	LED 6.5w 110-220v 3000k	32.5 W
4	L04		10	Sistema de iluminación compuesto por Proyector para sobreponer, con driver electrónico, cuerpo de aluminio de tecnología LED, 10W, de ángulo 50, altura de 7 cms 3000K, IP65, de rango 100-240v.	LED 10w 100-240v 3000k	100.0 w
5	L05		12	Sistema de iluminación compuesto por Luminario para sobreponer en cajillo de falso plafond de auditorio, de 1800mm de longitud, cuerpo elaborado en inyección de aluminio, acabado exterior en color blanco, difusor de acrílico, equipado con un sistema de LEDs de 35 watts, 4000 kelvin, marca Magg, driver electrónico integrado al luminario con operación de 127 volts. IP50.	LED 35w 127v 4000k	840.0 W
6	L06		3	Luminario para sobreponer en cajillo de falso plafond de área de pasillo y baños, de 900 mm de longitud, cuerpo elaborado en inyección de aluminio, acabado exterior en color blanco, potencia alta, difusor de acrílico, equipado con un sistema de LEDs de 18 watts, 4000 kelvin, marca Magg, driver electrónico integrado al luminario con operación de 127 volts. IP50.	LED 18w 127v 4000k	54.0 W
7	L07		2	Sistema de iluminación compuesto por Luminario para suspender, de 2400mm de longitud, cuerpo elaborado en inyección de aluminio, acabado exterior en color blanco, difusor de acrílico, equipado con un sistema de LEDs de 46watts, 3000 kelvin, marca Magg, driver electrónico integrado al luminario con operación de 127 volts. IP50.	LED 46w 127v 3000k	92.0 W
8	L08		2	Sistema de iluminación compuesto por Luminario para sobreponer en muro, cuerpo elaborado en extrusión de aluminio, acabado exterior blanco anodizado, difusor de cristal transparente templado, equipado con tecnología LED de 50W, driver electrónico integrado con operación a 127 volts. De 5° de diametro.	LED 50w 127v 2700k	100.0 W
9	L09		2	Sistema de Iluminacion para sobreponer, elaborado en inyeccion de aluminio maquilado, en acabado con cristal transparente equipado con sistema de tecnología LED de 21 watts, 3000 kelvin, luz calida, driver electrónico integrado. IP 65	LED 21w 100-240v 3000k	42.0 W
10	L10		17	Luminario para empotrar en plafond, fabricado en lámina con cabado de pintura poliéster en polvo de aplicación electrostática color negro, equipado con 2 lamparas de tecnología LED con una potencia total de 9W, 3000 kelvin, 20° de óptica, 100-240V.	LED 9w 100-240v 3000k	153.0 w
11	L11		39	Sistema de iluminación compuesto por Luminario para sobreponer en losa, cuerpo elaborado en extrusion de aluminio, acabado exterior blanco anodizado, difusor de cristal transparente templado, equipado con tecnología LED de 7W. 24°apertura, driver electrónico integrado con operación a 110-220 volts.	LED 7w 127v 3000k	273.0 W
12	L12		11	Sistema de iluminación compuesto por luminario para empotrar en plafón, cuerpo elaborado en aluminio con una aleación para evitar la corrosión, pantalla difusora de luz, equipado con un sistema de leds de 18 watts, 4000 kelvin, driver electrónico integrado con operación de 100-305 volts.	LED 18w 100-305v 4000k	198.0 W
13	L13		3	Sistema de iluminación compuesto por Luminario para sobreponer en muro, de 2.44mts de longitud, cuerpo elaborado en acero rolada en frío, acabado exterior en color blanco mate texturizado, equipado con LED de 133 w, 3000 kelvin, marca Elmsa, balastro electrónico integrado al luminario con operación a 127 volts.	LED 133w 127v 3000k	399.0 W
14	L14		10	Sistema de iluminación compuesto por Luminario para empotrar en plafond, fabricado en lámina con cabado de pintura poliéster en polvo de aplicación electrostática color negro, equipado con 3 lamparas de tecnología LED con una potencia total de 91.5 W, 3000 kelvin, 25° de óptica, 100-305V, IP10	LED 91.5 100-305v 3000k	915.0 W

## CATÁLOGO DE ILUMINACIÓN

**P**ROYECTO DE ILUMINACIÓN DE RESIDENCIA, EN CUÁL SE PARTICIPÓ EN LA PROPUESTA DE LA ILUMINACIÓN Y LA ELABORACIÓN DE LOS PLANOS Y CATÁLOGO DE ILUMINACIÓN CORRESPONDIENTES.



**E**LABORACIÓN DE MURAL A BASE DE PINTURA Y MARCADOR ACRÍLICO, PARA DECORACIÓN DE NUEVO CAFÉ UBICADO EN EL HOTEL DE LA CIUDAD DE CANCÚN, QUINTANA ROO DE LA CADENA HOTELERA IBEROSTAR.

PARA DICHO PROYECTO SE COLABORÓ CON EL DEPARTAMENTO DE DECORACIÓN. LA IDEA DEL MURAL ERA RECREAR UNA PIZARRA CON ALGUNA FRASE REFERENTE AL CONSUMO DE CAFÉ.



RENDER DEL CLIENTE







**E**LABORACIÓN Y DISEÑO DE MURAL A BASE DE PINTURA Y MARCADOR ACRÍLICO, PARA DECORACIÓN COMO PARTE DE REFORMA DE CAFÉ UBICADO EN EL HOTEL DE PLAYA PARAÍSO EN LA CIUDAD DE PLAYA DEL CARMEN, QUINTANA ROO DE LA CADENA HOTELERA IBEROSTAR. PARA DICHO PROYECTO SE COLABORÓ CON EL DEPARTAMENTO DE DECORACIÓN DE DICHA CADENA.

PARA ESTE TRABAJO SE SOLICITÓ UNA PROPUESTA QUE SE INTEGRARA AL ESPACIO DESTINADO PARA EL MURAL, POR LO QUE SE PROPUSO UN MAPAMUNDI CON LA TEMÁTICA DE LA PRODUCCIÓN Y PREPARACIÓN DE CAFÉ.

**L**A EDICIÓN DEL DISEÑO SE HIZO EN PHOTOSHOP Y AUTOCAD.




PROPUESTA APROBADA

## MURAL STAR CAFÉ LINDO | OBRA - HOTEL IBEROSTAR

PLAYA DEL CARMEN, QUINTANA ROO

NOV./2018



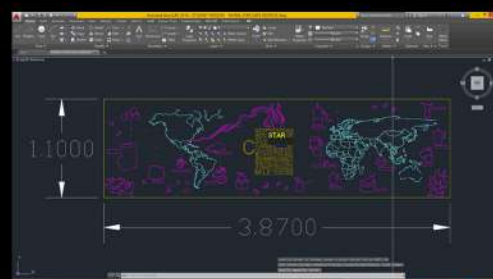

P  
R  
O  
P  
U  
E  
S  
T  
A  
S

P ROGRAMAS:  
-AUTOCAD  
-PHOTOSHOP

MURAL STAR CAFÉ LINDO | OBRA -  
HOTEL IBEROSTAR  
PLAYA DEL CARMEN, QUINTANA ROO  
NOV./2018



**E**LABORACIÓN  
DE MURAL DE 3.00  
X 4.20 MTS.  
Y COLABORACIÓN  
EN EL DISEÑO DE  
INTERIORES PARA  
CASA HABITACIÓN.



**E**L PROYECTO  
CONSISTE EN EL  
DISEÑO DE  
INTERIORES DE  
LAS 3  
RECÁMARAS, EL  
DISEÑO DE LA  
TERRAZA EN EL  
PATIO TRASERO, 1  
MURAL EN LA  
SALA,  
MODIFICACIONES  
EN EL CUARTO DE  
LAVADO Y LA  
COCINA.





P  
ROCESO



CASA G | OBRA - FAM. GONZÁLEZ  
AGUASCALIENTES, AGUASCALIENTES  
ENE./2019

E | R





P  
ROCESO DE  
ELABORACIÓN



CASA G | OBRA - FAM. GONZÁLEZ  
AGUASCALIENTES, AGUASCALIENTES  
ENE./2019






## ELABORACIÓN DE DETALLES DE CANCELERÍA PARA LAS DISTINTAS OBRAS.

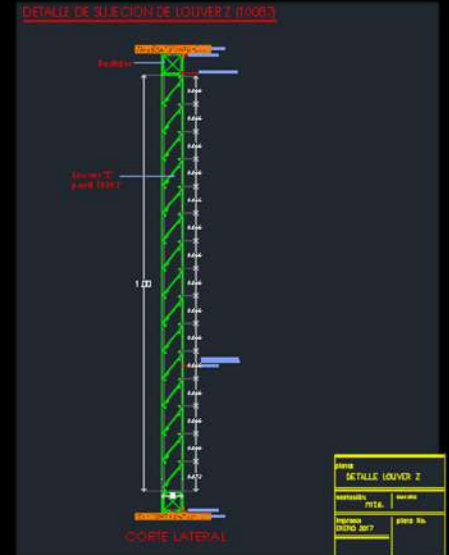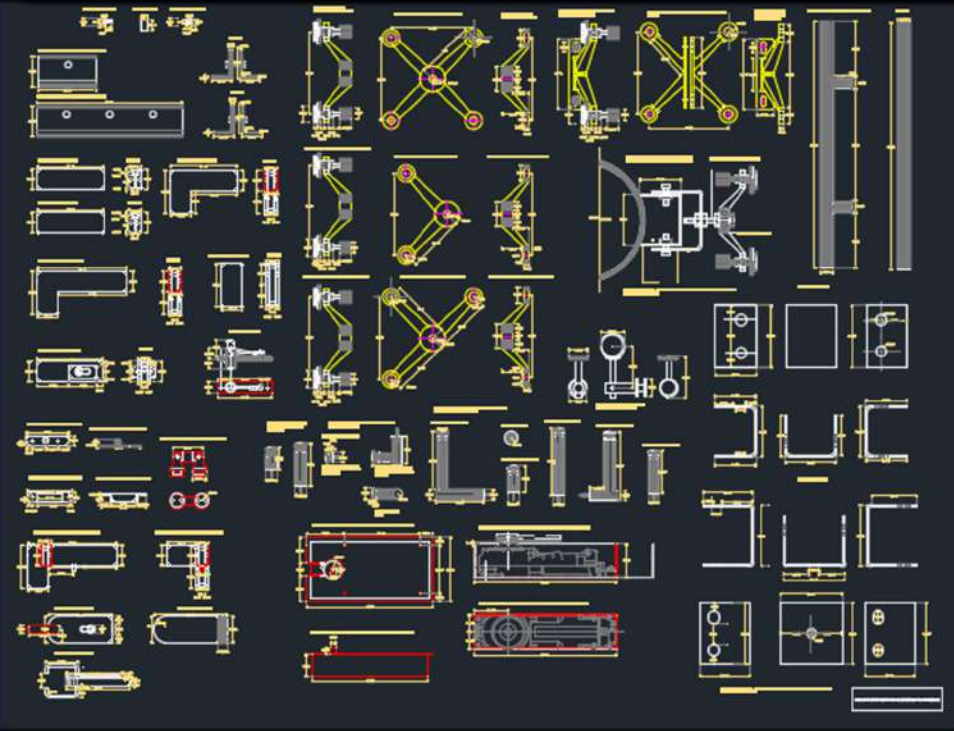


DETALLE DE LOUVER Z


MEDIDA REAL PIPA 90° CON TAPA- EXISTENCIA DONA ALMA

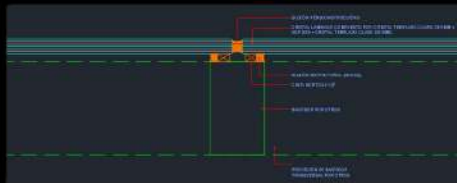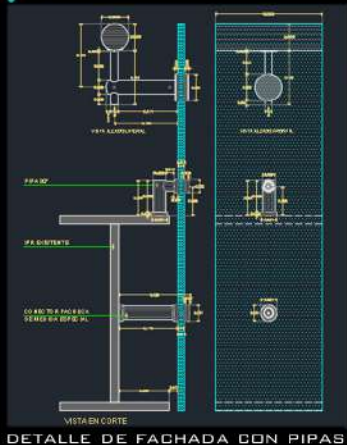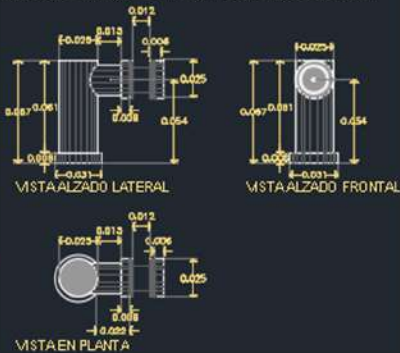


**PROGRAMAS:**  
-AUTOCAD

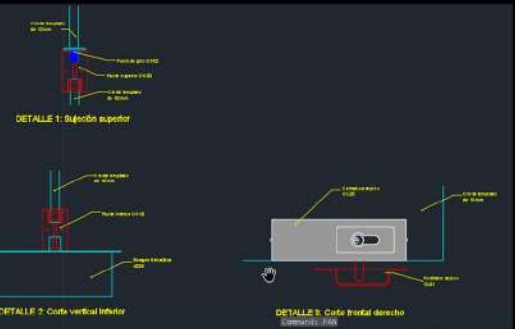

FACHADA 1  
CATÁLOGO: CANCEL-01


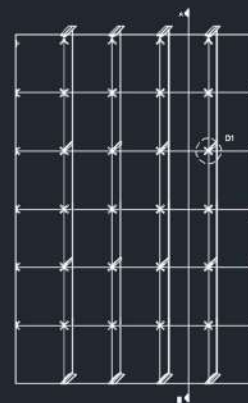


FACHADA 01


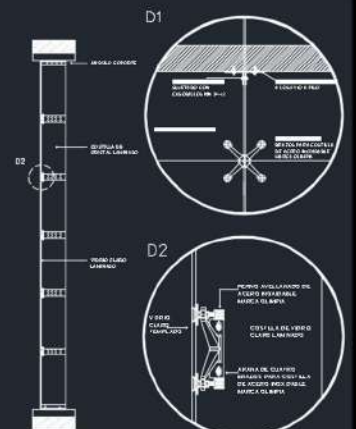


CORTE A-A'

Command: PPA  
Pres: ESC or ENTER to E

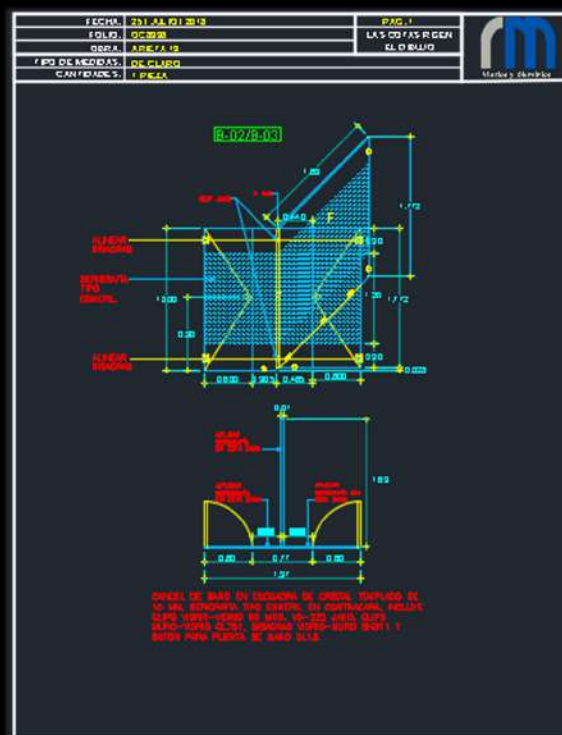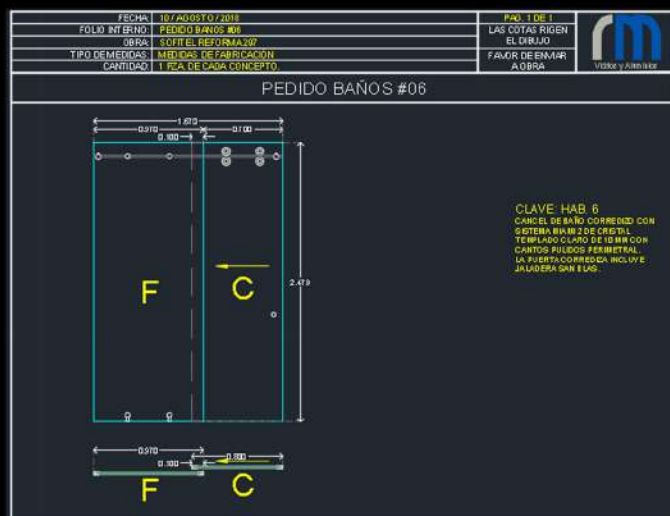

**E**JEMPLOS DE CROQUIS DE FABRICACIÓN DE ALGUNAS DE LAS DISTINTAS OBRAS LLEVADAS A CABO DURANTE PERIODO EN LA EMPRESA.

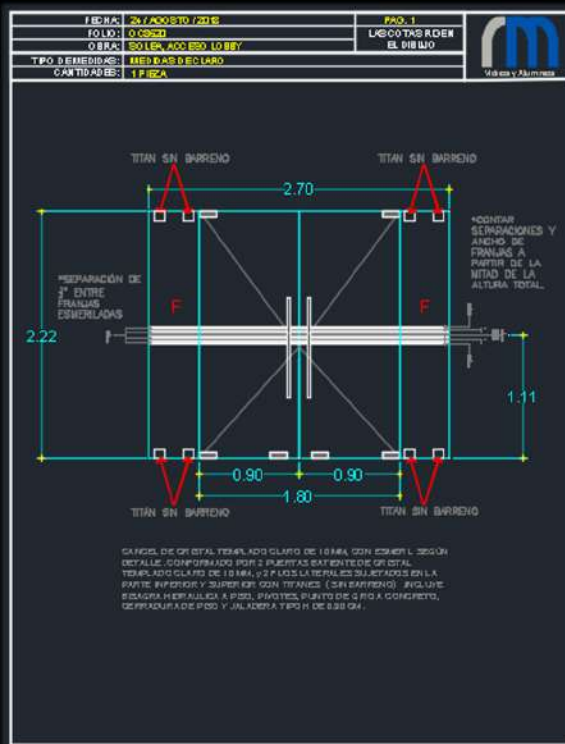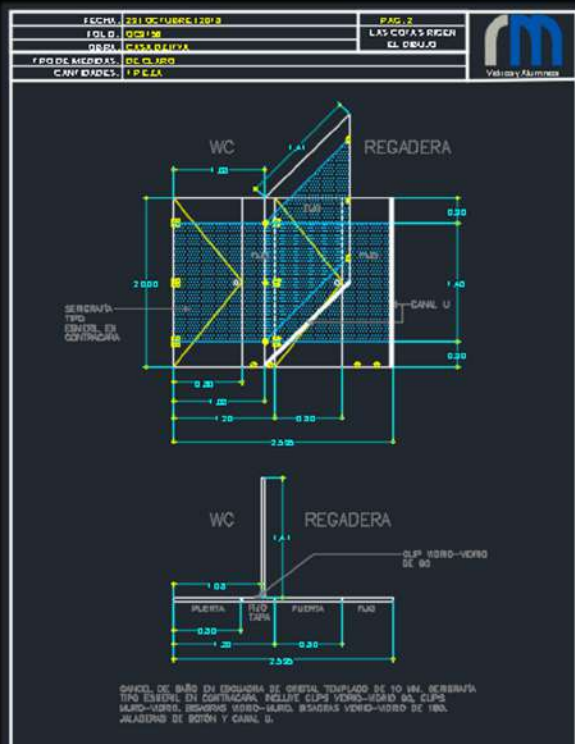

**P**ROGRAMAS:  
-AUTOCAD



## PRESUPUESTO

AT'N: EDUARDO CASTILLO  
CLIENTE: CONSUR

OBRA: DEPTOS. AME 100  
UBICACIÓN: MÉRIDA, YUCATÁN

FOLIO: RM-02829



Vidrios y aluminios  
C 23-A Num. 100  
Por 22 y 24  
Chuburná de Hidalgo  
Im Plus Cocod  
Mérida, Yuc. C.P. 97200  
+52 999 195 5371



MÉRIDA, YUC. A 15 DE JUNIO DE 2018

POR MEDIO DE LA PRESENTE, EN ATENCIÓN A SU AMABLE SOLICITUD ENVIAMOS EL SIGUIENTE PRESUPUESTO:

CLAVE	UBIC.	DESCRIPCIÓN	CANT.	UNID.	P. UNITARIO	IMPORTE
E-1	DEPTO.1 /REC. 1 P.A.	Espejo de 6mm de 1.03 x 1.00 mts, con cantos pulidos y bastidor a base de tubo de 1 1/2 X 3/4" en aluminio color natural.	1	PZA.	\$	\$
E-2	DEPTO.1 /REC. PPAL.	Espejo de 6mm de 1.035 x 1.00 mts, con cantos pulidos y bastidor a base de tubo de 1 1/2 X 3/4" en aluminio color natural.	1	PZA.	\$	\$
E-3	DEPTO.1 /1/2 BAÑO	Espejo de 6mm de 0.50 x 1.00 mts, con cantos pulidos y bastidor a base de tubo de 1 1/2 X 3/4" en aluminio color natural.	1	PZA.	\$	\$
F-1	DEPTO.1 /REC. 1	Fijo para baño de 0.93 x 1.80 mts, de cristal templado claro de 10 mm. Incluye clips muro-vidrio.	1	PZA.	\$	\$
F-2	DEPTO.1 /REC. PPAL.	Fijo para baño de 0.61 x 1.80 mts, de cristal templado claro de 10 mm. Incluye clips muro-vidrio.	1	PZA.	\$	\$
E-4	DEPTO.2 /1/2 BAÑO P.B.	Espejo de 6mm de 0.50 x 1.00 mts, con cantos pulidos y bastidor a base de tubo de 1 1/2 X 3/4" en aluminio color natural.	1	PZA.	\$	\$
E-5	DEPTO.2 /REC. 1 P.A.	Espejo de 6mm de 1.015 x 1.00 mts, con cantos pulidos y bastidor a base de tubo de 1 1/2 X 3/4" en aluminio color natural.	1	PZA.	\$	\$
E-6	DEPTO.2 /REC. PPAL. P.A.	Espejo de 6mm de 1.03 x 1.00 mts, con cantos pulidos y bastidor a base de tubo de 1 1/2 X 3/4" en aluminio color natural.	1	PZA.	\$	\$
F-3	DEPTO.2 /REC. 1 P.A.	Fijo para baño de 0.84 x 1.80 mts, de cristal templado claro de 10 mm. Incluye clips muro-vidrio.	1	PZA.	\$	\$
F-4	DEPTO.2 /REC. PPAL. P.A.	Fijo para baño de 0.60 x 1.80 mts, de cristal templado claro de 10 mm. Incluye clips muro-vidrio.	1	PZA.	\$	\$
E-7	DEPTO.3 /1/2 BAÑO P.B.	Espejo de 6mm de 0.50 x 1.00 mts, con cantos pulidos y bastidor a base de tubo de 1 1/2 X 3/4" en aluminio color natural.	1	PZA.	\$	\$
E-8	DEPTO.3 /REC. 1 P.B.	Espejo de 6mm de 1.025 x 1.00 mts, con cantos pulidos y bastidor a base de tubo de 1 1/2 X 3/4" en aluminio color natural.	1	PZA.	\$	\$
F-5	DEPTO.3 /REC. 1 P.B.	Fijo para baño de 0.75 x 1.80 mts, de cristal templado claro de 10 mm. Incluye clips muro-vidrio.	1	PZA.	\$	\$
E-9	DEPTO.4 /1/2 BAÑO P.A.	Espejo de 6mm de 0.50 x 1.00 mts, con cantos pulidos y bastidor a base de tubo de 1 1/2 X 3/4" en aluminio color natural.	1	PZA.	\$	\$
E-10	DEPTO.4 /REC. 1 P.A.	Espejo de 6mm de 1.025 x 1.00 mts, con cantos pulidos y bastidor a base de tubo de 1 1/2 X 3/4" en aluminio color natural.	1	PZA.	\$	\$
F-6	DEPTO.4 /REC. 1 P.A.	Fijo para baño de 0.745 x 1.80 mts, de cristal templado claro de 10 mm. Incluye clips muro-vidrio.	1	PZA.	\$	\$
Subtotal						\$

Elaboró: Arq. Ernesto Reséndiz Ramírez

Pág. 1

## PRESUPUESTO

**P**RESUPUESTOS, FABRICACIONES Y COORDINACIÓN DE SUMINISTRO DE MATERIALES PARA CANCELES DE BAÑO Y ESPEJOS DE CONJUNTO DE DEPARTAMENTOS.



## COTIZACIÓN

FECHA: 14.06.18

OBRA: DEPTOS. AME 100

ESPEJO

ESPEJO DE 6 MM. CON CANTOS PULIDOS PERIMETRAL DE:

- E1 1.050 X 1.000 MTS.
- E2 1.035 X 1.000 MTS.
- E3 1.050 X 1.000 MTS.
- E4 1.050 X 1.000 MTS.
- E5 1.015 X 1.000 MTS.
- E6 1.030 X 1.000 MTS.
- E7 1.050 X 1.000 MTS.
- E8 1.025 X 1.000 MTS.
- E9 1.050 X 1.000 MTS.
- E10 1.025 X 1.000 MTS.

GRACIAS  
AV. ERNESTO RESENDIZ

## CROQUIS DE FABRICACIÓN DE ESPEJOS

## COTIZACIÓN

FECHA: 14.06.18

OBRA: DEPTOS. AME 100

FIJO

FIJO PARA BAÑO DE CRISTAL TEMPLADO DE 10 MM, INCLUYE CLIPS MURO-VIDRIO:

- F1 0.93 X 1.80 MTS.
- F2 0.61 X 1.80 MTS.
- F3 0.84 X 1.80 MTS.
- F4 0.60 X 1.80 MTS.
- F5 0.75 X 1.80 MTS.
- F6 0.745 X 1.80 MTS.

GRACIAS  
AV. ERNESTO RESENDIZ

## CROQUIS DE FABRICACIÓN DE FIJOS DE BAÑOS

DEPTOS. AME 100 | OBRA - RM CARPINTERÍA  
DE ALUMINIOS  
MÉRIDA, YUCATÁN  
JUN./2018





PLANO DE CANCELERÍA



DETALLE DE ESPEJO



**E**LABORACIÓN DE PRESUPUESTOS DE CANCELERÍA INTERIOR Y EXTERIOR PARA RESIDENCIA.  
PEDIDO DE MATERIALES PARA FABRICACIONES, TRATO CONSTANTE CON EL CLIENTE, ELABORACIÓN DE CROQUIS PARA FABRICACIONES DE CANCELERÍA INTERIOR Y EXTERIOR, LOUVERS, PÉRGOLAS Y ESPEJOS DE TODA LA OBRA.

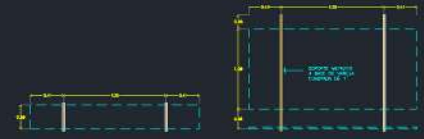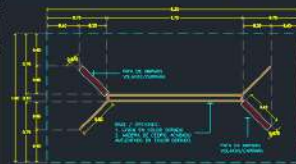

FECHA: \_\_\_\_\_ PAG. 1 DE 1  
PRESUPUESTO BASE: \_\_\_\_\_ LAS COTAS RIGEN EL DIBUJO  
OBRA: CASA PATRÓN VALES

**CROQUIS DE FABRICACIÓN**

**C-11/res. chofera**

0.525  
0.995

→ F

—VENTANA CORREDIZA L3\*  
—ALUMINIO COLOR MADERA  
—CRISTAL FLOTADO CLARO DE 6 MM.  
—VISTA INTERIOR  
—MOSQUITERO CORREDIZO

**C-11/baño res. chofera**

0.35  
0.990

F ←

—VENTANA CORREDIZA L3\*  
—ALUMINIO COLOR MADERA  
—CRISTAL FLOTADO CLARO DE 6 MM.  
—VISTA INTERIOR  
—MOSQUITERO CORREDIZO

**C-19/terrace**

1.125  
2.030

F ←

—VENTANA CORREDIZA L3\*  
—ALUMINIO COLOR MADERA  
—CRISTAL FLOTADO CLARO DE 6 MM.  
—VISTA INTERIOR  
—MOSQUITERO CORREDIZO

**C-20/res. de servicio**

2.110  
2.210

F ←

—PUERTA CORREDIZA L3\*  
—ALUMINIO COLOR MADERA  
—CRISTAL FLOTADO CLARO DE 6 MM.  
—VISTA INTERIOR  
—MOSQUITERO CORREDIZO

CROQUIS DE FABRICACIÓN DE CANCELES

FECHA: \_\_\_\_\_ PAG. 1 DE 4  
PRESUPUESTO BASE: \_\_\_\_\_ LAS COTAS RIGEN EL DIBUJO  
OBRA: CASA PATRÓN VALES

**FABRICACIÓN #01**

**C-01/comedor**

1.00  
1.00

F

—PUERTA CORREDIZA INTER 90  
—ALUMINIO COLOR MADERA  
—CRISTAL FLOTADO CLARO DE 10 MM.  
—MOSQUITERO CORREDIZO  
—VISTA INTERIOR

**C-02/casita**

1.00  
1.00

F

—PUERTA CORREDIZA INTER 90  
—ALUMINIO COLOR MADERA  
—CRISTAL FLOTADO CLARO DE 10 MM.  
—MOSQUITERO CORREDIZO  
—VISTA INTERIOR

**PENDIENTE**

**C-03/C-04/terrace**

1.00  
1.00

F

—PUERTA CORREDIZA INTER 90  
—ALUMINIO COLOR MADERA  
—CRISTAL FLOTADO CLARO DE 10 MM.  
—MOSQUITERO CORREDIZO  
—VISTA INTERIOR

**PENDIENTE**

**C-08/aseo de juegos**

1.00  
1.00

F

—PUERTA CORREDIZA INTER 90  
—ALUMINIO COLOR MADERA  
—CRISTAL FLOTADO CLARO DE 6 MM.  
—MOSQUITERO CORREDIZO  
—VISTA INTERIOR

**C-06/aseo de juegos**

1.00  
1.00

F

—PUERTA CORREDIZA INTER 90  
—ALUMINIO COLOR MADERA  
—CRISTAL FLOTADO CLARO DE 6 MM.  
—MOSQUITERO CORREDIZO  
—VISTA INTERIOR

**PRESUPUESTO**

ATP: ARL GEORGINA VALES  
CUBIERTO: GEORGINA VALES ARQUITECTURA  
OBRA: OBRA CASA PATRÓN VALES  
UBICACIÓN: MÉRIDA, YUCATÁN  
PROYECTO: RM-00001

MÉRIDA, YUC. A 18 DE JULIO DE 2018

FOR MEDIO DE LA PRESENTE, EN ATENCIÓN A SU AMABLE SOLICITUD ENVIAMOS EL SIGUIENTE PRESUPUESTO:

CLAVE	DESCRIPCIÓN	CANT.	UNID.	FE. UNIDAD	IMPORTE
E-1	ALICATADO TALY PORCELANA	2	PZA		\$
E-2	BAÑO MAYOR LATEXADO	2	PZA	\$	3,008.46
E-3	BAÑO MAYOR LATEXADO	2	PZA	\$	1,728.86
E-4	BAÑO MENOR LATEXADO	1	PZA	\$	1,385.30
	<b>Total</b>				<b>\$</b>

**NOTA:**  
• INCLUYE SUMINISTRO, INSTALACIÓN Y SELADO PERIMETRAL.  
• CUALQUIER MODIFICACIÓN DEL PROYECTO, MODIFICARÁ EL IMPORTE DE ESTE PRESUPUESTO.  
• LOS PRECIOS DE ESTE PRESUPUESTO TIENEN UNA VALIDEZ DE 72 HRS Y SON SUJETOS A CAMBIOS SIN PREVIO AVISO.



**CONDICIONES DE PAGO:**  
• 50% DE ANTICIPO Y SALDO SOBRE ESTIMACIÓN.  
• SIN SALDO POR EL MOMENTO Y ESPERANDO SERVIR, QUEDO COMO SU ATENTO Y SEGURO SERVIDOR PARA CUALQUIER DUDA O ACUMULACIÓN.

ATENTAMENTE

Valderrama José, Director General de la Obra


PRESUPUESTO DE BAÑO




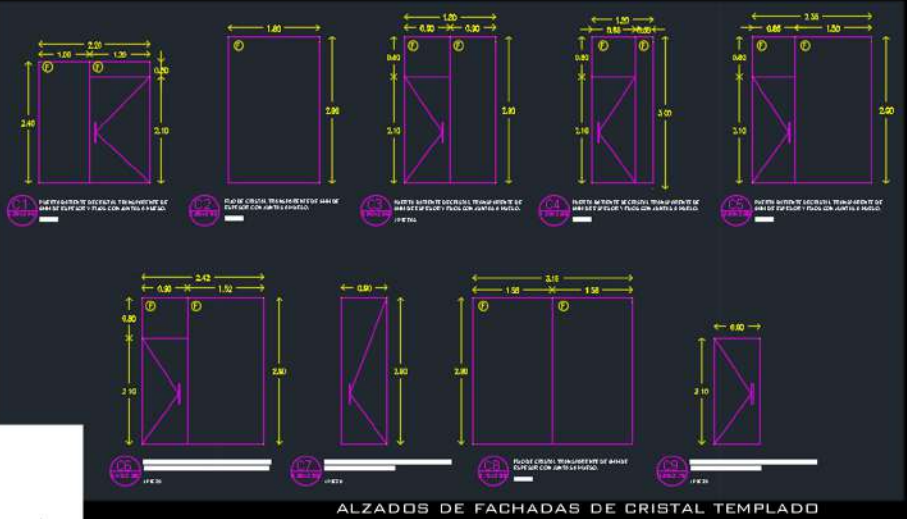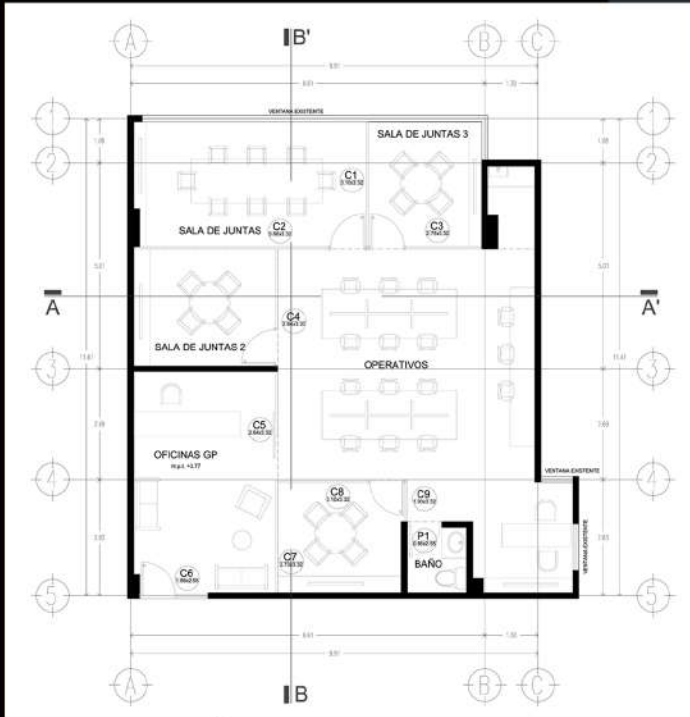

**P**RESUPUESTOS, FABRICACIONES Y COORDINACIÓN DE SUMINISTRO DE MATERIALES PARA CANCELERÍA INTERIOR DE OFICINA UBICADA EN PLAZA COMERCIAL.

PLANO DE CANCELERÍA


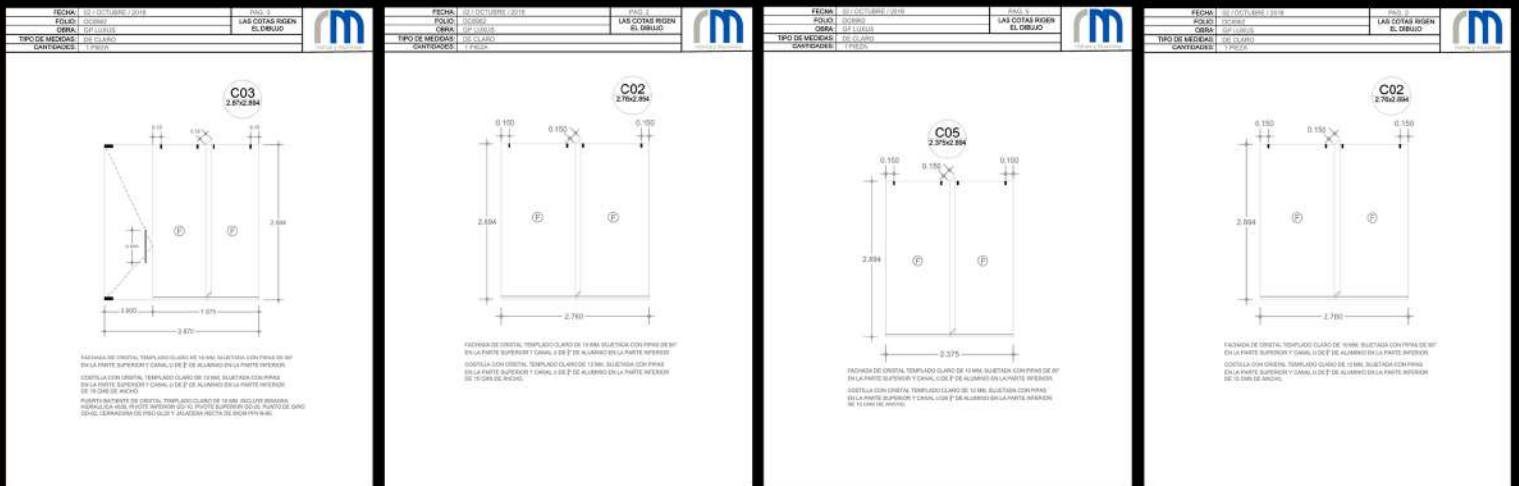


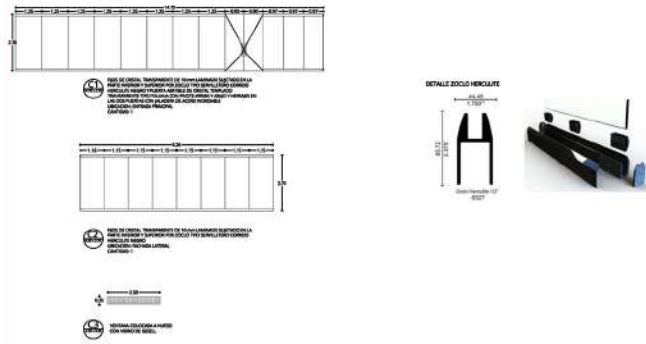


**A**TENCIÓN AL CLIENTE DESDE LA REALIZACIÓN DE PRESUPUESTOS DE TODA LA FACHADA Y CANCELERÍA INTERIOR.

DIALOGO PARA HACER MODIFICACIONES EN LOS PRESUPUESTOS EN EL TRANSURSO DE LA OBRA.

HACER LOS CROQUIS PARA LAS FABRICACIONES, PEDIR EL SUMINISTRO DE LOS MATERIALES PARA ENVIAR A OBRA Y DAR SEGUIMIENTO A LOS TIEMPOS DE ENTREGA, PARA FINALMENTE HACER EL CIERRE DE LA OBRA.

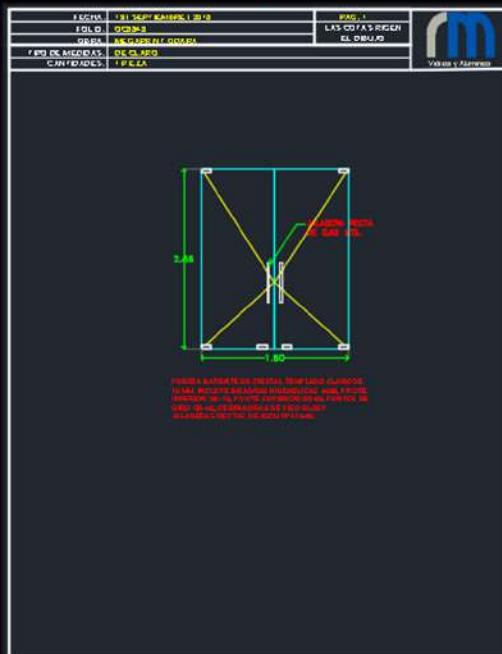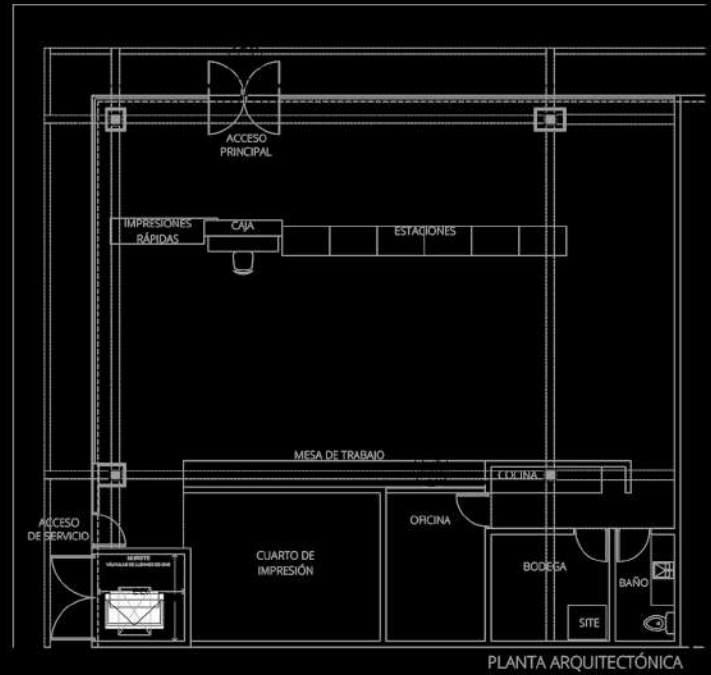


CROQUIS DE FABRICACIÓN DE PUERTA PARA FACHADA

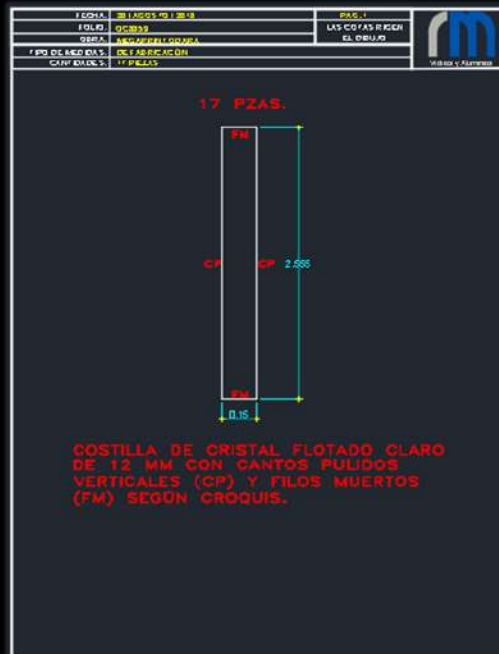


CROQUIS PARA FABRICACIÓN DE COSTILLAS





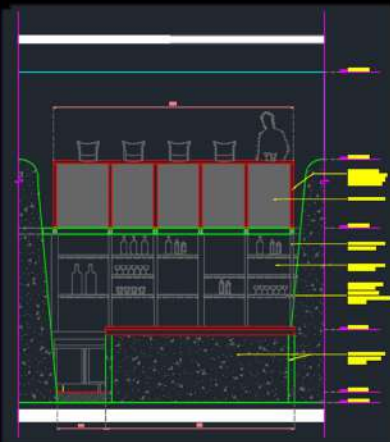


DETALLE DE BARRA

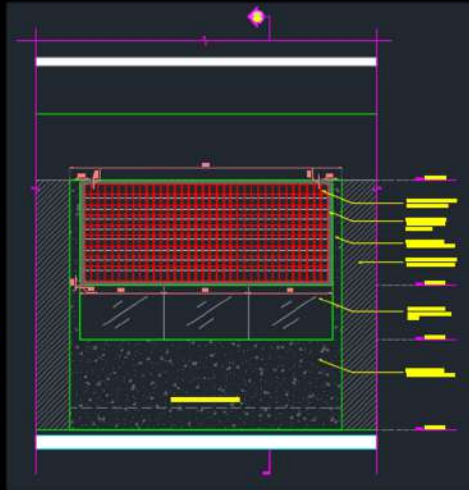

**E**LABORACIÓN DE PRESUPUESTOS DE FACHADA, CANCELERÍAS Y ESPEJOS INTERIORES PARA OBRA DE RESTAURANTE EN NUEVO CENTRO COMERCIAL DE MÉRIDA.

CROQUIS DE FABRICACIÓN Y COORDINACIÓN DEL SUMINISTRO DE LOS MATERIALES NECESARIOS PARA OBRA. ATENCIÓN AL CLIENTE.

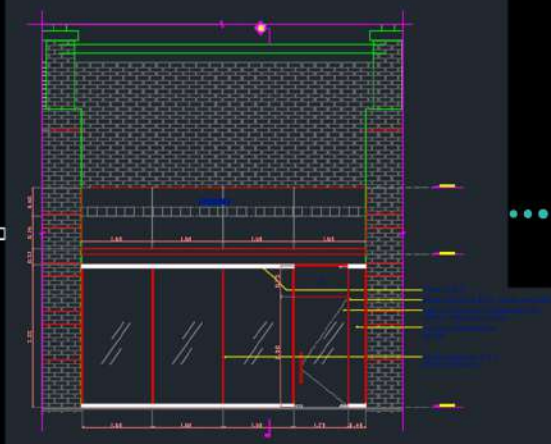

COCINA



FACHADA

## PRESUPUESTO

ATN: ING. JULIAN SOLIS  
CLIENTE: TARAN

OBRA: RESTAURANTE TATEMAR  
UBICACIÓN: MÉRIDA, YUCATÁN

FOLIO:

MÉRIDA, YUC. A 25 DE JULIO DE 2018

POR MEDIO DE LA PRESENTE, EN ATENCIÓN A SU AMABLE SOLICITUD ENVIAMOS EL SIGUIENTE PRESUPUESTO:

CLAVE	UBIC.	DESCRIPCIÓN	CANT.	UNID.	\$ UNITARIO
CA01	FACHADA	Cancel de 6.45 x 3.25 mts, de cristal templado claro de 10 mm, conformado por 3 fijos de 1.60 x 3.25 mts y 1 fijo de 0.40 x 3.25 mts; sujetos en la parte inferior y superior con canal U de 3/4" de aluminio color negro + una puerta batiente de 1.20 x 3.25 mts. La puerta incluye bisagra hidráulica, pivotes, punto de giro, cerradura de piso y jalousera recta de 90 cms. No incluye soleres.	1	PZA	\$

Subtotal  
IVA 16%  
Total

## NOTA:

- INCLUYE SUMINISTRO, INSTALACIÓN Y SELLO PERIMETRAL.
- CUALQUIER MODIFICACIÓN DEL PROYECTO, MODIFICARÁ EL IMPORTE DE ESTE PRESUPUESTO.
- LOS PRECIOS DE ESTE PRESUPUESTO TIENEN UNA VIGENCIA DE 72 HRS Y SON SUJETOS A CAMBIOS SIN PREVIO AVISO

## CONDICIONES DE PAGO:

- 50% DE ANTICIPO Y SALDO SOBRE ESTIMACIÓN.


SIN MAS POR EL MOMENTO Y ESPERANDO SERVIRLE, QUEDO COMO SU ATENTO Y SEGURO SERVIDOR PARA CUALQUIER ACLARACIÓN.

Elaboró: Arq. Ernesto Rosendo Ramirez

PRESUPUESTO DE LA FACHADA


Fig. 1

[---][Top][2D Wireframe]

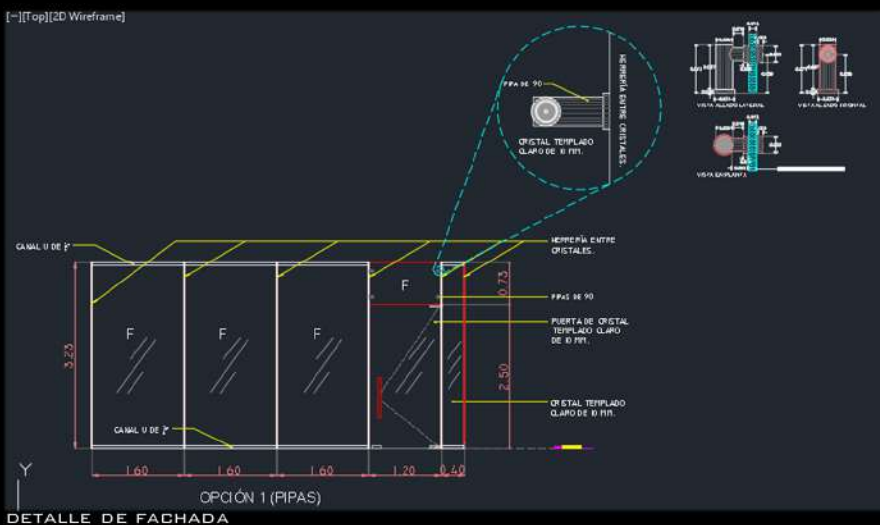


DETALLE DE FACHADA

**RESTAURANTE TATEMAR LA ISLA | OBRA - RM CARPINTERÍA DE ALUMINIOS**  
MÉRIDA, YUCATÁN  
JUN./2018


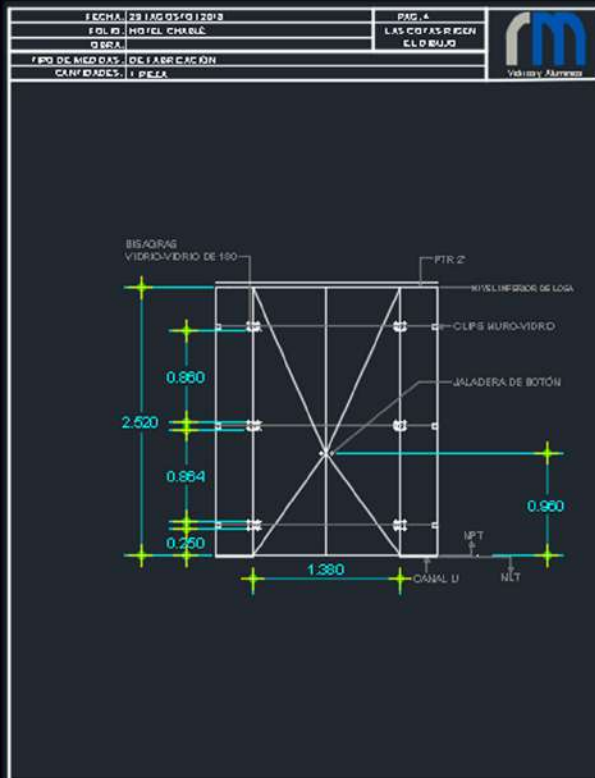


HOTEL CHABLÉ


**E**LABORACIÓN DE CROQUIS DE FABRICACIÓN PARA ENVIAR A OBRA Y COORDINACIÓN DEL SUMINISTRO DE LOS HERRAJES Y MATERIALES PARA LA INSTALACIÓN DE CANCELERÍA.

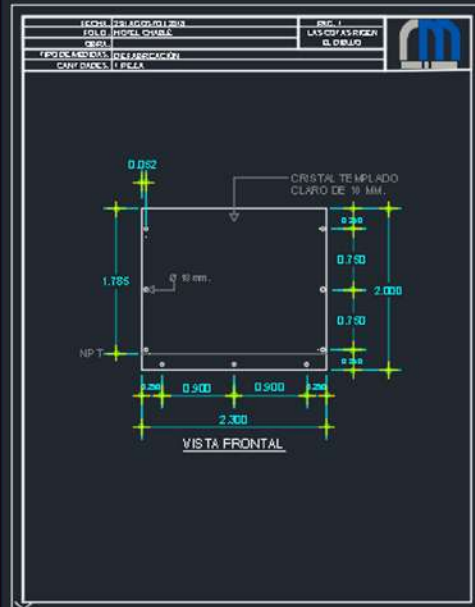

CROQUIS DE FABRICACIÓN

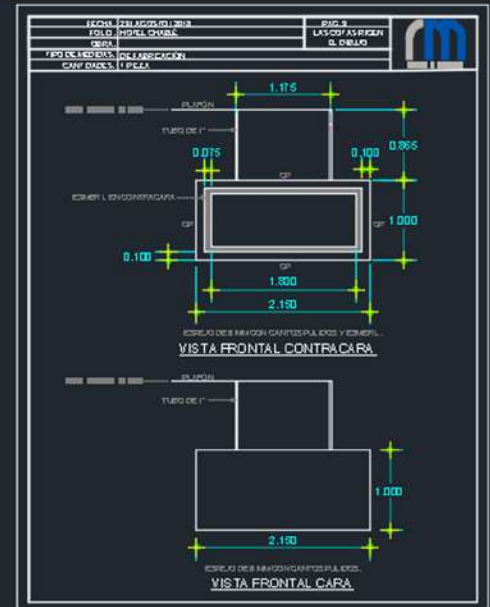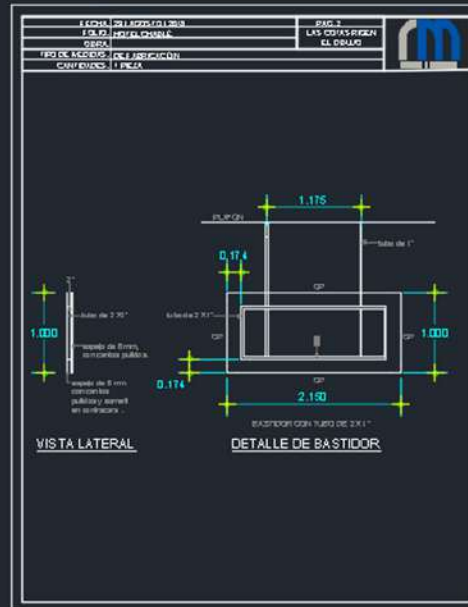



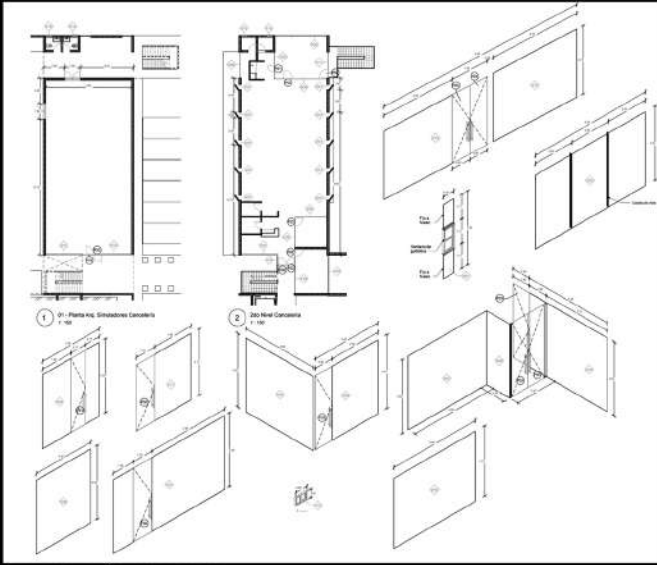

CANCELERÍA INTERIOR



PLANO DE CANCELERÍA

**S** EGUIMIENTO DE TODA LA OBRA, ELABORACIÓN DE PRESUPUESTOS, FABRICACIONES, ÓRDENES DE COMPRA PARA EL SUMINISTRO DE MATERIALES Y COORDINACIÓN DE LOS TIEMPOS DE ENTREGA. PARA CANCELERÍAS DEL LABORATORIO DE INSTITUTO TECNOLÓGICO DEL PETRÓLEO Y ENERGÍA.

PRESUPUESTO						
AT'N: ARQ. ROGER FAJARDO						
CLIENTE: MH ARQUITECTOS						
OBRA: DOMO SIMULADOR TIPE						
UBICACIÓN: MÉRIDA, YUCATÁN						
FOLIO: RM-03653						
MÉRIDA, YUC. A 14 DE DICIEMBRE DE 2018						
POR MEDIO DE LA PRESENTE, EN ATENCIÓN A SU AMABLE SOLICITUD ENVIAMOS EL SIGUIENTE PRESUPUESTO:						
CLAVE	UBIC.	DESCRIPCIÓN	CANT.	UNID.	P. UNITARIO	IMPORTE
V01	2do. Nivel	Cancel de 0.58 x 3.10 mts, de cristal flotado claro de 6 mm y aluminio color natural mate. Conformado verticalmente por dos fijos L2" inferior y superior de 0.58 x 0.97 mts y 1 ventana de proyección 5-35 de 0.58 x 1.17 mts.	10	PZA	\$	\$
V02	2do. Nivel	Fijo L3" de 6.00 x 2.33 mts, de cristal flotado claro de 10 mm y aluminio color natural mate. Dividido en 4 secciones con unión a hueso. Incluye castillos de cristal flotado claro de 10mm.	1	PZA	\$	\$
V03-P1	2do. Nivel	Cancel de 3.11 x 2.73 mts, de cristal flotado claro de 6 mm y aluminio color natural mate. Conformado horizontalmente por 1 fijo L3" de 1.57 x 2.73 mts, 1 fijo L3" de 0.77 x 2.73 mts, y 1 puerta batiente L-1750 de 0.77 x 2.75 mts, con 1 antepecho de 0.77 x 0.72 mts. Incluye jaladera 2246 Mca. Herralum, y cerradura 549 Mca. Philips.	1	PZA	\$	\$
V04-P2	2do. Nivel	Cancel de 6.11 x 3.48 mts, de cristal flotado claro de 6 mm y aluminio color natural mate. Conformado horizontalmente por 1 fijo L3" de 3.97 x 2.73 mts, dividido en 3 secciones con unión a hueso, 1 fijo de 1.14 x 2.73 mts y 1 puerta batiente L-1750 de 1.00 x 2.75 mts, con 1 antepecho de 1.00 x 3.48 mts. Incluye jaladera 2246 Mca. Herralum y cerradura 549 Mca. Philips.	1	PZA	\$	\$
V05	2do. Nivel	Cancel L3" de 3.79 x 2.73 mts, de aluminio color natural mate. Conformado verticalmente por 1 fijo superior de cristal flotado claro de 6 mm de 3.79 x 0.75 mts y 1 fijo inferior de cristal flotado claro de 6 mm de 3.79 x 1.98 mts. Divididos en 3 secciones con unión a hueso.	1	PZA	\$	\$
V06-P3	2do. Nivel	Cancel de 0.935 x 3.44 mts, de cristal flotado claro de 6 mm y aluminio color natural mate. Conformado por 1 puerta batiente L-1750 de 0.935 x 2.75 mts, con 1 antepecho L3" de 0.935 x 0.69 mts. Incluye jaladera 2246 Mca. Herralum y cerradura 549 Mca. Philips.	1	PZA	\$	\$
V07	2do. Nivel	Fijo L3" de 4.21 x 2.76 mts, de cristal flotado claro de 10 mm y aluminio color natural mate. Dividido en 3 secciones con unión a hueso. Incluye castillos de cristal flotado claro de 10 mm.	1	PZA	\$	\$
V08	2do. Nivel	Fijo L3" de 1.15 x 2.33 mts, de cristal flotado claro de 10 mm y aluminio color natural mate.	1	PZA	\$	\$
V09	2do. Nivel	Fijo L3" de 3.00 x 2.35 mts, de cristal flotado claro de 10 mm y aluminio color natural mate. Dividido en 3 secciones con unión a hueso. Incluye castillos de cristal flotado claro de 10 mm.	1	PZA	\$	\$

Folios: Arq. Ernesto Reséndez Ramírez

Pág. 1

PRESUPUESTOS DE CANCELERÍA DE LA OBRA

PRESUPUESTO						
AT'N: ARQ. ROGER FAJARDO						
CLIENTE: MH ARQUITECTOS						
OBRA: DOMO SIMULADOR TIPE						
UBICACIÓN: MÉRIDA, YUCATÁN						
FOLIO: RM-03643						
MÉRIDA, YUC. A 16 DE OCTUBRE DE 2018						
POR MEDIO DE LA PRESENTE, EN ATENCIÓN A SU AMABLE SOLICITUD ENVIAMOS EL SIGUIENTE PRESUPUESTO:						
CLAVE	UBIC.	DESCRIPCIÓN	CANT.	UNID.	P. UNITARIO	IMPORTE
V01	2do. Nivel	Cancel de 0.58 x 3.50 mts, de cristal flotado tintex de 6 mm y aluminio color natural mate. Conformado verticalmente por dos fijos L2" inferior y superior de 1.17 x 0.58 mts, 1 ventana de proyección 5-35 de 0.58 x 0.58 mts, y 1 fijo L2" de 0.58 x 0.58 mts.	10	PZA	\$	\$
V02	2do. Nivel	Fijo de 6.00 x 3.50 mts, de cristal templado tintex de 10 mm y aluminio color natural mate. Sujeto en el canto inferior y superior con canal U de 3/4". Dividido en 5 secciones unidas a hueso. Incluye castillos de cristal templado claro de 12 mm, sujetados en el canto superior e inferior con canal U de 3/4".	1	PZA	\$	\$
V03-P1	2do. Nivel	Cancel de 3.08 x 3.50 mts, de cristal templado tintex de 10 mm y aluminio color natural mate. Conformado por 1 puerta batiente de 0.77 x 2.40 mts, con 1 antepecho de 0.77 x 1.10 mts, sujetado en el canto superior con canal U de 3/4", 1 fijo de 1.54 x 3.50 mts, y 1 fijo de 0.77 x 3.50 mts, sujetados en el canto superior e inferior con canal U de 3/4". Incluye bisagra hidráulica, pivotes, herrajes de giro para antepecho, cerradura de piso y jaladera recta de 0.90 mts, sujetados con canal U de 3/4".	1	PZA	\$	\$
V04-P2	2do. Nivel	Cancel de 6.07 x 3.50 mts, de cristal templado tintex de 10 mm y aluminio color natural mate. Conformado por 1 puerta batiente de 1.00 x 2.40 mts, con 1 antepecho de 1.00 x 1.10 mts, sujetado en el canto superior con canal U de 3/4", 1 fijo de 3.98 x 3.50 mts, dividido en 3 secciones unidas a hueso, y 1 fijo de 1.09 x 3.50 mts, sujetados en el canto superior e inferior con canal U de 3/4". Incluye bisagra hidráulica, pivotes, herrajes de giro para antepecho, cerradura de piso y jaladera recta de 0.90 mts. Incluye castillos de cristal templado claro de 12 mm, sujetados con canal U de 3/4".	1	PZA	\$	\$
V05	2do. Nivel	Fijo de 3.68 x 3.50 mts, de cristal templado tintex de 10 mm y aluminio color natural mate. Sujeto en el canto inferior y superior con canal U de 3/4". Dividido en 3 secciones unidas a hueso. Incluye castillos de cristal templado claro de 12 mm, sujetados con canal U de 3/4".	1	PZA	\$	\$

Folios: Arq. Ernesto Reséndez Ramírez

Pág. 1

**DOMO SIMULADOR | OBRA - RM**  
**CARPINTERÍA DE ALUMINIOS**  
**MÉRIDA, YUCATÁN**  
**OCT./2018**

## 1. PROPUESTA MOBILIARIO Y DECORACIÓN: BUFFET BAVARO



- 1. SILLA CLEVER by varzeche para comensales.
- 2. SILLA CLARETA by Floris schied para comensales.
- 3. SILLA JOURNEY by cristel para comensales.
- 4. SILLA CHARMAN by dorch design store para comensales.
- 5. MESA LINDEN 500 by merbel.
- 6. MESA DROM by iddali alargada con rodillo.



- 7. HAMACA tono azul en acceso.
- 8. HAMACA tono naranja en acceso.
- 9. HAMACA tono amarillo en acceso.
- 10. HAMACA tono verde en acceso.
- 11. MESA lateral en acceso.
- 12. LAMPARAS by odd matter para acceso a base de cristal (técnica de vidrio).
- 13. HAMACAS para ceiling en acceso tono natural y blancos hechos con nailon y madera.




DECORACIÓN: 12 MARZO 2019

### SELECCIÓN DE MOBILIARIO



FOTOMONTAJE

## 3. UBICACIÓN MOBILIARIO Y DECORACIÓN: BUFFET BAVARO

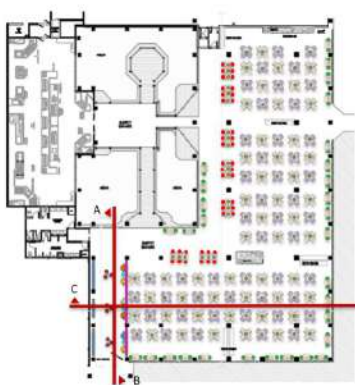

CORTE A



CORTE B



DECORACIÓN: 12 MARZO 2019

### PLANTAS Y ALZADOS DE MOBILIARIO

## 2. DETALLE BOTELLERO: BUFFET BAVARO



MADERA PARA ESTRUCTURAS DE PEZ.



ESPEJO ENVEJECIDO PARA RECLUBIMIENTO DE ESTRUCTURA TRAZERA DE PEZ




PFR DE 1CM PARA ESTRUCTURA DE BOTELLERO ANCLADO A LA ESTRUCTURA DE MADERA (TONO BLANCO).



DECORACIÓN: 12 MARZO 2019

### DISEÑO PROPUESTO PARA BOTELLEROS

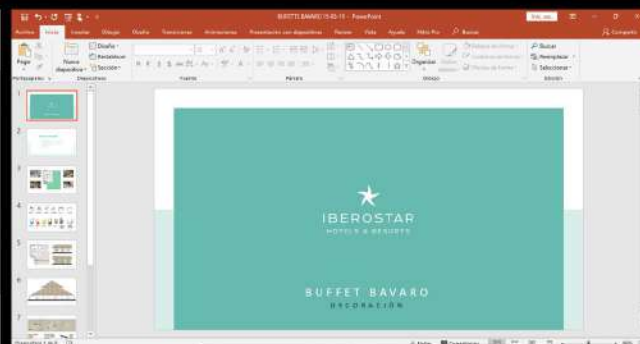

PRESENTACIÓN

## PROGRAMAS:

- AUTOCAD 2D Y 3D
- PHOTOSHOP
- SKETCH UP
- POWER POINT

# BUFFET BÁVARO | IBEROSTAR

REPÚBLICA DOMINICANA


MAR./2019



## 3. PROPUESTA MOBILIARIO Y ACABADOS. VILLA OCEAN FRONT



DECORACIÓN: 8 ABRIL 2019

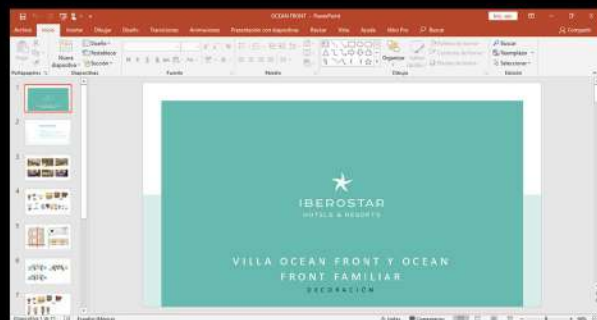

PRESENTACIÓN

## SELECCIÓN DE MOBILIARIO, TEXTILES Y ACABADOS

**P**ROPOSTA Y DISEÑO DE MOBILIARIO PARA REFORMA DE HABITACIONES OCEAN FRONT EN HOTEL IBEROSTAR EN REP. DOMINICANA. ELABORACIÓN DE PLANOS AMBIENTADOS DE MOBILIARIO PROPUESTO. DISEÑO, ELABORACIÓN DE FOTOMONTAJES Y PRESENTACIÓN.


## 3. ESTADO ACTUAL. VILLA OCEAN FRONT Y OCEAN FRONT FAMILIAR



DECORACIÓN: 8 ABRIL 2019

## ESTADO ORIGINAL DE HABITACIÓN

## 3. UBICACIÓN PROPUESTA MOBILIARIO. VILLA OCEAN FRONT

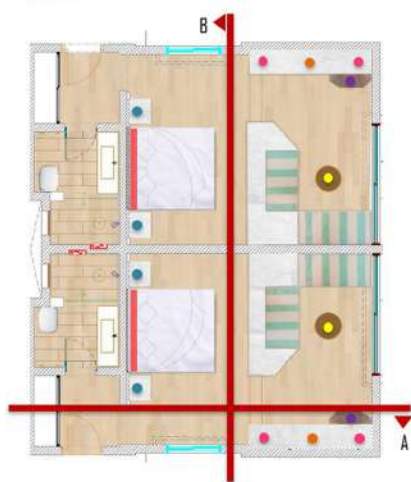

CORTE A



CORTE B

DECORACIÓN: 8 ABRIL 2019

## PLANTAS Y ALZADOS DE MOBILIARIO AMBIENTADOS

**P**ROGRAMAS:  
-AUTOCAD 2D Y 3D  
-PHOTOSHOP  
-SKETCH UP  
-POWER POINT

OCEAN FRONT | IBEROSTAR

REPÚBLICA DOMINICANA

ABR./2019

1. FOTOMONTAJE: VILLAS OCEAN FRONT



DECORACION: 2 ABRIL 2019

1. FOTOMONTAJE: VILLAS OCEAN FRONT



DECORACION: 2 ABRIL 2019


## FOTOMONTAJES

1. PROPUESTA MOBILIARIO Y ACABADOS: VILLA OCEAN FRONT FAMILIAR



DECORACION: 2 ABRIL 2019

1. UBICACION MOBILIARIO: VILLA OCEAN FRONT FAMILIAR

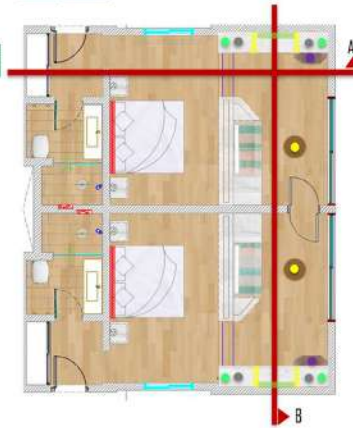

DECORACION: 2 ABRIL 2019

## SELECCIÓN DE MOBILIARIO, TEXTILES Y ACABADOS

## PLANTAS Y ALZADOS DE MOBILIARIO

2. FACHADAS: VILLAS OCEAN FRONT



DECORACION: 2 ABRIL 2019

## FACHADAS AMBIENTADAS

**P**ROPOSTA Y DISEÑO DE MOBILIARIO PARA REFORMA DE HABITACIONES OCEAN FRONT EN HOTEL IBEROSTAR EN REP. DOMINICANA. ELABORACIÓN DE PLANOS AMBIENTADOS DE MOBILIARIO PROPUESTO. DISEÑO, ELABORACIÓN DE FOTOMONTAJES Y PRESENTACIÓN.

**P**ROGRAMAS:  
-AUTOCAD 2D Y 3D  
-PHOTOSHOP  
-SKETCH UP  
-POWER POINT

# OCEAN FRONT | IBEROSTAR


REPÚBLICA DOMINICANA

ABR./2019




**P**ROPOSTA Y DISEÑO DE ACABADOS, DECORACIÓN Y MOBILIARIO PARA REFORMA DE RESTAURANTE LA HACIENDA EN HOTEL IBEROSTAR EN BAYAHIBE, REP. DOMINICANA. ELABORACIÓN DE PLANOS AMBIENTADOS DE MOBILIARIO, DECORACIÓN Y ACABADOS PROPUESTOS. DISEÑO, ELABORACIÓN DE FOTOMONTAJES Y PRESENTACIÓN.

### 1. UBICACIÓN PROPUESTA ACABADOS Y PLAFÓN. RESTAURANTE LA HACIENDA

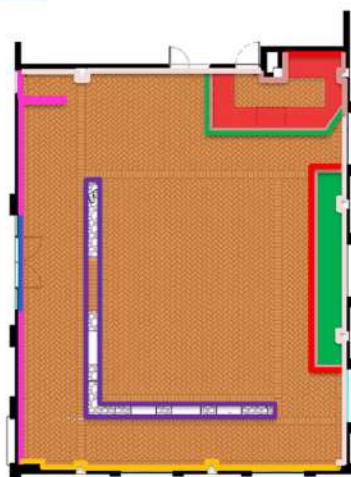

ACABADOS

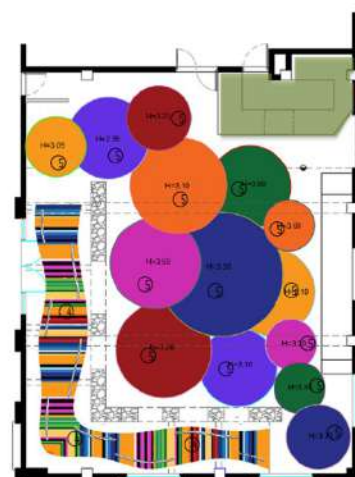

PLAFÓN

DECORACIÓN. 14 MAYO 2019


### 1. ESTADO ACTUAL RESTAURANTE LA HACIENDA




PLANTA DE MOBILIARIO Y DECORACIÓN

ESTADO ORIGINAL

### 1. UBICACIÓN PROPUESTA DE ILUMINACIÓN, MOBILIARIO Y DECORACIÓN. RESTAURANTE LA HACIENDA

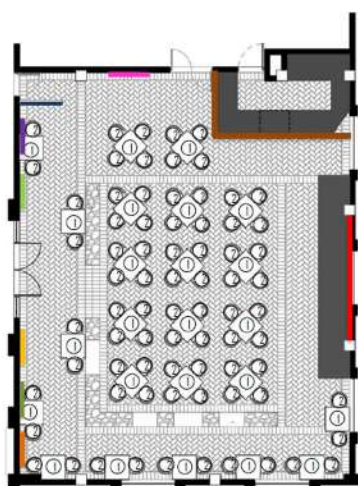

MOBILIARIO Y DECORACIÓN

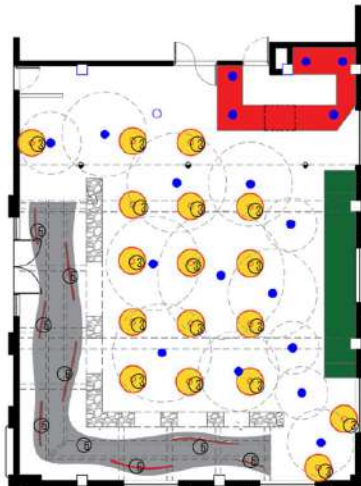

ILUMINACIÓN

DECORACIÓN 14 MAYO 2019

**P**ROGRAMAS:  
-AUTOCAD 2D Y 3D  
-PHOTOSHOP  
- POWER POINT

# RESTAURANTE LA HACIENDA | IBEROSTAR


REPÚBLICA DOMINICANA

MAY./2019

PLANTA AMBIENTADA

**P**ROPOSTA Y DISEÑO DE ACABADOS, DECORACIÓN Y MOBILIARIO PARA REFORMA DE RESTAURANTE LA HACIENDA EN HOTEL IBEROSTAR EN BAYAHIBE, REP. DOMINICANA. ELABORACIÓN DE PLANOS AMBIENTADOS DE MOBILIARIO, DECORACIÓN Y ACABADOS PROPUESTOS. DISEÑO, ELABORACIÓN DE FOTOMONTAJES Y PRESENTACIÓN.

1. PLANTA. RESTAURANTE LA HACIENDA

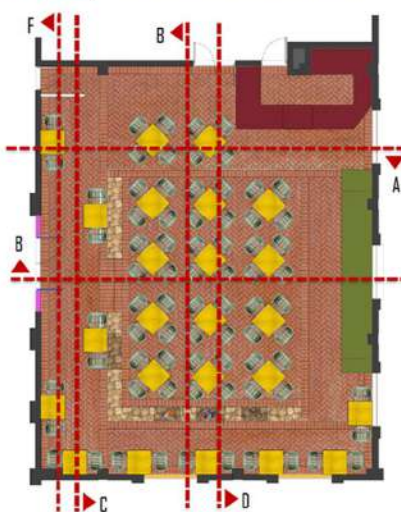

CORTE A



CORTE B

DECORACIÓN 14 MAYO 2019

1. CORTES. RESTAURANTE LA HACIENDA



CORTE C



CORTE D




CORTE E



CORTE F

DECORACIÓN 14 MAYO 2019

1. RENDER. RESTAURANTE LA HACIENDA

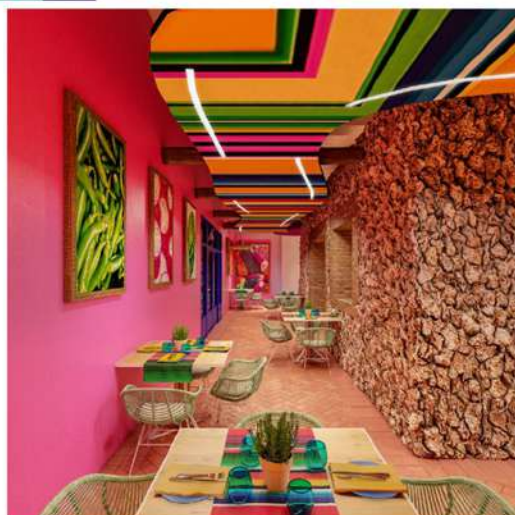

DECORACIÓN 14 MAYO 2019

CORTES AMBIENTADOS

**P**ROGRAMAS:  
-AUTOCAD 2D Y 3D  
-PHOTOSHOP  
- POWER POINT




# E | R

**P**ROPOSTA Y DISEÑO DE ACABADOS, DECORACIÓN Y MOBILIARIO PARA REFORMA DE RESTAURANTE LA HACIENDA EN HOTEL IBEROSTAR EN BAYAHIBE, REP. DOMINICANA. ELABORACIÓN DE PLANOS AMBIENTADOS DE MOBILIARIO, DECORACIÓN Y ACABADOS PROPUESTOS. DISEÑO, ELABORACIÓN DE FOTOMONTAJES Y PRESENTACIÓN.



SELECCIÓN Y DISEÑO DE MOBILIARIO, TEXTILES Y ACABADOS

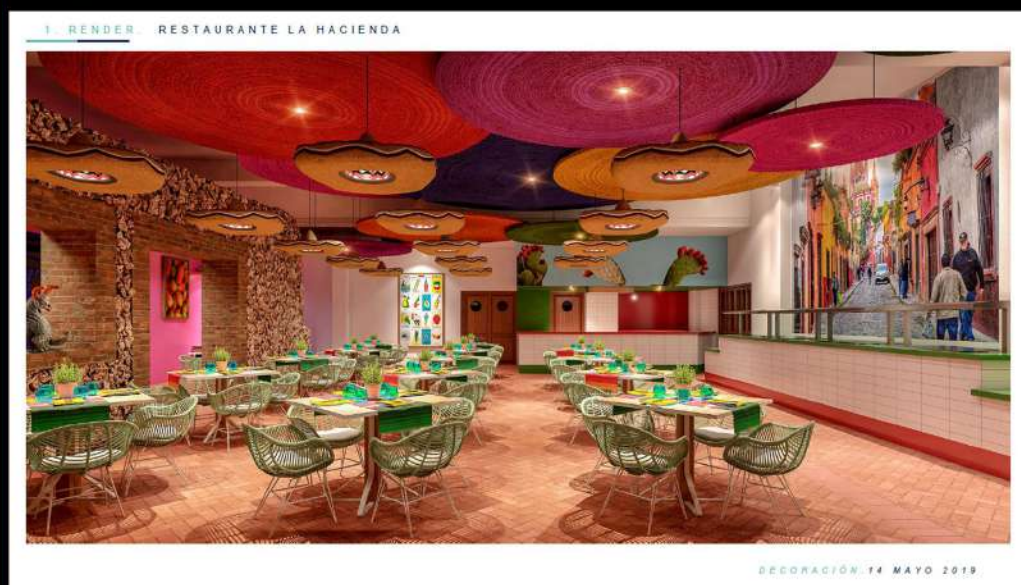

**P**ROGRAMAS:  
-AUTOCAD 2D Y 3D  
-PHOTOSHOP  
- POWER POINT



RESTAURANTE LA HACIENDA | IBEROSTAR  
REPÚBLICA DOMINICANA  
MAY./2019



**S** ELECCIÓN DE MOBILIARIO PARA ÁREA DE COMENSALES Y DESCANSO DE SNACK EN HOTEL IBEROSTAR EN BAYAHIBE, REP. DOMINICANA. ELABORACIÓN DE PLANOS AMBIENTADOS DE MOBILIARIO, DECORACIÓN Y TEXTILES PROPUESTOS. DISEÑO Y ELABORACIÓN DE PRESENTACIÓN.

## PLANTA AMBIENTADA DE MOBILIARIO

### 1. UBICACIÓN PROPUESTA MOBILIARIO. SNACK

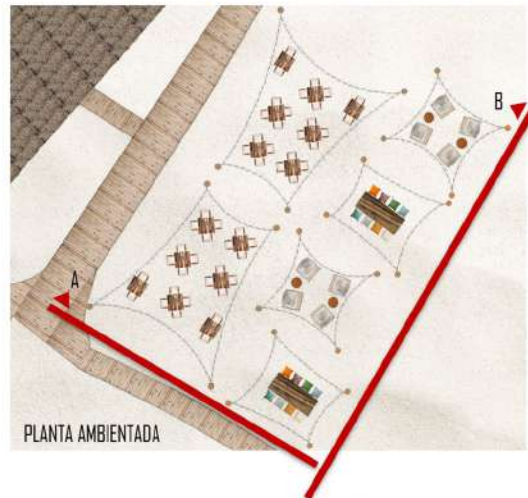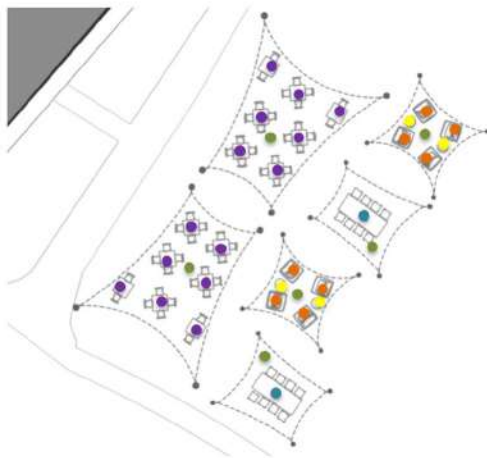

PLANTA AMBIENTADA

DECORACIÓN 28 JUNIO 2019

### 1. PROPUESTA MOBILIARIO Y ACABADOS. SNACK



MESA BAJA PARA PUFFS



CONJUNTO DE MESA Y SILLA PARA COMENSALES



PUFFS



MESA BAJA CON COJINES PARA ASIENTOS



VELARIAS, TONO BEIGE

### PROPUESTA DE TEXTILES



COJINES PARA PUFFS



COJINES PARA ASIENTOS EN MESA BAJA

DECORACIÓN 28 JUNIO 2019

### 2. ESTADO ACTUAL. SNACK



DECORACIÓN 28 JUNIO 2019

## PROPUESTA DE MOBILIARIO Y TEXTILES

**P**ROGRAMAS:  
-AUTOCAD 2D Y 3D  
-PHOTOSHOP  
- POWER POINT

ESTADO ORIGINAL



1. FOTOMONTAJE: VILLAS OCEAN FRONT



DECORACION: 2 ABRIL 2019

1. FOTOMONTAJE: VILLAS OCEAN FRONT



DECORACION: 2 ABRIL 2019


## FOTOMONTAJES

1. PROPUESTA MOBILIARIO Y ACABADOS: VILLA OCEAN FRONT FAMILIAR



DECORACION: 2 ABRIL 2019

1. UBICACION MOBILIARIO: VILLA OCEAN FRONT FAMILIAR

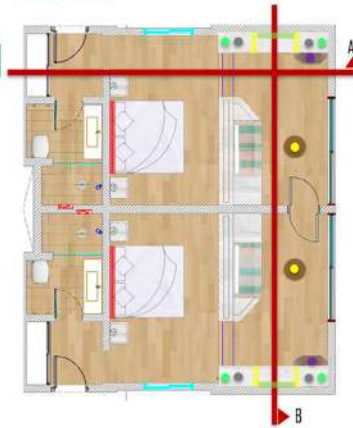

DECORACION: 2 ABRIL 2019

## SELECCIÓN DE MOBILIARIO, TEXTILES Y ACABADOS

## PLANTAS Y ALZADOS DE MOBILIARIO

2. FACHADAS: VILLAS OCEAN FRONT



DECORACION: 2 ABRIL 2019

## FACHADAS AMBIENTADAS

**P**ROPOSTA, SELECCIÓN Y DISEÑO DE MOBILIARIO PARA REFORMA DE HABITACIONES OCEAN FRONT EN HOTEL IBEROSTAR EN REP. DOMINICANA. ELABORACIÓN DE PLANOS AMBIENTADOS DE MOBILIARIO PROPUESTO. DISEÑO, ELABORACIÓN DE FOTOMONTAJES Y PRESENTACIÓN.

**P**ROGRAMAS:  
-AUTOCAD 2D Y 3D  
-PHOTOSHOP  
-SKETCH UP  
-POWER POINT





FOTOMONTAJES



**P**ROPUESAS DE  
DECORACIÓN DE  
MURO EN BAR CON  
FOTOMONTAJES.

ESTADO ORIGINAL

**P**ROGRAMAS:  
-PHOTOSHOP  
- POWER POINT



## COLABORACIONES

---

ATI INCINERADORES

GRUPO TREC

DUKKA

ME ARQUITECTURA /V STUDIO

333 LUXES

RM CARPINTERÍA DE ALUMINIOS

IBEROSTAR

ERNESTO RESÉNDIZ

ARQUITECTO | UADY

CONTACTO:

CEL. 99 9205 9515

EMAIL. NETO\_RESENDIZ92@HOTMAIL.COM

